

A. 工事概要																																																																																																																																																							
1 工事種目	<p>◎ 印の付いたものが対象工事</p> <table border="1"> <thead> <tr> <th>建物別及び屋外</th><th colspan="5">工事種別</th></tr> <tr> <th>工事種別</th><th>31棟</th><th>32棟</th><th>33棟</th><th>監修所兼 監修員詰所棟</th><th>屋外</th></tr> </thead> <tbody> <tr> <td>◎ 電灯設備</td><td>新設一式</td><td>新設一式</td><td>新設一式</td><td>新設一式</td><td></td></tr> <tr> <td>● 動力設備</td><td></td><td></td><td></td><td></td><td></td></tr> <tr> <td>● 電気自動車用充電設備</td><td></td><td></td><td></td><td></td><td></td></tr> <tr> <td>● 電熱設備</td><td></td><td></td><td></td><td></td><td></td></tr> <tr> <td>● 雷保護設備</td><td></td><td></td><td></td><td></td><td></td></tr> <tr> <td>● 受変電設備</td><td></td><td></td><td></td><td></td><td></td></tr> <tr> <td>● 電力貯蔵設備</td><td></td><td></td><td></td><td></td><td></td></tr> <tr> <td>● 発電設備</td><td></td><td></td><td></td><td></td><td></td></tr> <tr> <td>◎ 構内情報通信網設備</td><td>新設一式</td><td>新設一式</td><td>新設一式</td><td>新設一式</td><td></td></tr> <tr> <td>◎ 構内交換設備</td><td>新設一式</td><td>新設一式</td><td>新設一式</td><td>新設一式</td><td></td></tr> <tr> <td>● 情報表示設備</td><td></td><td></td><td></td><td></td><td></td></tr> <tr> <td>● 映像・音響設備</td><td></td><td></td><td></td><td></td><td></td></tr> <tr> <td>● 拡声設備</td><td></td><td></td><td></td><td></td><td></td></tr> <tr> <td>● 誘導支援設備</td><td></td><td></td><td></td><td></td><td></td></tr> <tr> <td>◎ テレビ共同受信設備</td><td>新設一式</td><td>新設一式</td><td>新設一式</td><td>新設一式</td><td></td></tr> <tr> <td>● 監視カメラ設備</td><td></td><td></td><td></td><td></td><td></td></tr> <tr> <td>● 駐車場管制設備</td><td></td><td></td><td></td><td></td><td></td></tr> <tr> <td>● 防犯・入退室管理設備</td><td></td><td></td><td></td><td></td><td></td></tr> <tr> <td>● 火災報知設備</td><td></td><td></td><td></td><td></td><td></td></tr> <tr> <td>● 中央監視制御設備</td><td></td><td></td><td></td><td></td><td></td></tr> <tr> <td>◎ 構内配電線路</td><td></td><td></td><td></td><td></td><td>新設一式</td></tr> <tr> <td>◎ 構内通信線路</td><td></td><td></td><td></td><td></td><td>新設一式</td></tr> <tr> <td>● テレビ電波調査</td><td></td><td></td><td></td><td></td><td></td></tr> </tbody> </table>	建物別及び屋外	工事種別					工事種別	31棟	32棟	33棟	監修所兼 監修員詰所棟	屋外	◎ 電灯設備	新設一式	新設一式	新設一式	新設一式		● 動力設備						● 電気自動車用充電設備						● 電熱設備						● 雷保護設備						● 受変電設備						● 電力貯蔵設備						● 発電設備						◎ 構内情報通信網設備	新設一式	新設一式	新設一式	新設一式		◎ 構内交換設備	新設一式	新設一式	新設一式	新設一式		● 情報表示設備						● 映像・音響設備						● 拡声設備						● 誘導支援設備						◎ テレビ共同受信設備	新設一式	新設一式	新設一式	新設一式		● 監視カメラ設備						● 駐車場管制設備						● 防犯・入退室管理設備						● 火災報知設備						● 中央監視制御設備						◎ 構内配電線路					新設一式	◎ 構内通信線路					新設一式	● テレビ電波調査					
建物別及び屋外	工事種別																																																																																																																																																						
工事種別	31棟	32棟	33棟	監修所兼 監修員詰所棟	屋外																																																																																																																																																		
◎ 電灯設備	新設一式	新設一式	新設一式	新設一式																																																																																																																																																			
● 動力設備																																																																																																																																																							
● 電気自動車用充電設備																																																																																																																																																							
● 電熱設備																																																																																																																																																							
● 雷保護設備																																																																																																																																																							
● 受変電設備																																																																																																																																																							
● 電力貯蔵設備																																																																																																																																																							
● 発電設備																																																																																																																																																							
◎ 構内情報通信網設備	新設一式	新設一式	新設一式	新設一式																																																																																																																																																			
◎ 構内交換設備	新設一式	新設一式	新設一式	新設一式																																																																																																																																																			
● 情報表示設備																																																																																																																																																							
● 映像・音響設備																																																																																																																																																							
● 拡声設備																																																																																																																																																							
● 誘導支援設備																																																																																																																																																							
◎ テレビ共同受信設備	新設一式	新設一式	新設一式	新設一式																																																																																																																																																			
● 監視カメラ設備																																																																																																																																																							
● 駐車場管制設備																																																																																																																																																							
● 防犯・入退室管理設備																																																																																																																																																							
● 火災報知設備																																																																																																																																																							
● 中央監視制御設備																																																																																																																																																							
◎ 構内配電線路					新設一式																																																																																																																																																		
◎ 構内通信線路					新設一式																																																																																																																																																		
● テレビ電波調査																																																																																																																																																							
B. 工事仕様書																																																																																																																																																							
1 一般仕様	<p>1) 新設工事共通仕様書 (A. 1 工事種目において新設・増設一式とあるもの)</p> <p>(1) 特記仕様、図面及び現場説明書 (現場説明に対する質問回答書を含む) に記載されていない事項は、すべて国土交通省大臣官房官房営繕部監修の公共建築工事標準仕様書 (電気設備工事編) (令和7年版) 及び公共建築設備工事標準図 (電気設備工事編) (令和7年版) による。</p> <p>(2) 機械設備工事及び建築工事を本工事に含む場合、機械設備工事及び建築工事はそれぞれの工事の仕様書を適用する。</p> <p>2) 改修工事共通仕様書 (A. 1 工事種目において改修・撤去一式とあるもの)</p> <p>(1) 特記仕様、図面及び現場説明書 (現場説明に対する質問回答書を含む) に記載されていない事項は、すべて国土交通省大臣官房官房営繕部監修の公共建築改修工事標準仕様書 (電気設備工事編) (令和7年版) 及び公共建築設備工事標準図 (電気設備工事編) (令和7年版) による。</p> <p>(2) 機械設備工事及び建築工事を本工事に含む場合、機械設備工事及び建築工事はそれぞれの工事の仕様書を適用する。</p> <p>3) 設計図面間に相違がある場合の優先順位は、次の(1)~(5)の順番とおりとする。</p> <p>(1) 質問回答書</p> <p>(2) 現場説明書</p> <p>(3) 特記仕様</p> <p>(4) 図面</p> <p>(5) 標準仕様書及び標準図</p>																																																																																																																																																						
2 特記仕様	<p>1) 項目は、番号に○印の付いたものを適用する。</p> <p>2) 特記事項のうち選択する事項は、◎印の付いたものを適用する。</p> <p>3) 南海トラフ地震防災対策推進地域における工事にあっては、南海トラフ地震臨時情報が気象庁から出された場合には、工事中断の措置をとるものとし、これに伴う必要な補強・落下防止等の保全処置を講じなければならない。</p> <p>上記事実が発生した場合は、契約書第27条(臨機の措置)の規定による。</p>																																																																																																																																																						

章	項目	特記事項
1 一般共通事項	① 機材等	1) 本工事に使用する設備機材等は、設計図書に定める品質及び性能を有する新品とする。ただし、仮設工事材料、リサイクル製品及び特に指定したものは新品でなくともよい。また、これらの設備機材等は、監督員の承諾を受ける。
	② 機材の品質・性能証明	2) 主要材料については、契約後、速やかに主要機材の製作所名等一覧表を提出し、監督員の確認を受ける。
	③ 材料搬入報告書の省略について	3) 設計図書に記載してあるもの及び監督員の指示する材料、仕上げの程度、色合い等は、あらかじめ見本を提出して確認を受ける。
	④ 機器姿図	使用する機材が、国土交通省大臣官房官房営繕部監修の「建築材料・設備機材等品質性能評価事業設備機材等評価名簿」による場合は、評価書の写しをもって、標準仕様書第1編第1章第4節1.4.2(2)の品質及び性能を有することの証明となる資料の提出を省略することができる。ただし、標準仕様書に規定される製作図、試験成績書等は除く。
	⑤ 電気工事士	材料搬入報告書の作成対象は機器類のみとして、配管及び配線資材については報告書の作成を省略する。ただし、当該資材の使用に際しては、設計仕様への適合について事前に監督員の確認を受けることとする。
	⑥ 工事写真	姿図の形状及び寸法は、概略を示す。
	⑦ 施工計画書	● 最大電力500kW以上の場合、第一種電気工事士により施工を行う。
	⑧ 合成樹脂管配線	● 最大電力500kW未満の場合、第一種電気工事士又は認定電気工事従事者により施工を行う。
	⑨ 薄鋼電線管	本工事においては、「営繕工事写真撮影要領(令和5年改訂)」及び「デジタル工事写真の小黒板情報電子化について」による他、監督員の指示により撮影し提出する。
	⑩ 電線本数・管路等	● 工種別施工計画書 次の工種について作成し、監督員に提出する。
	11 金属製電線管の塗装	● 受変電設備 ● 発電設備 ● 電力貯蔵設備
	⑫ 保護管	合成樹脂製可とう管 (PVC管) 及び付属品は、タイプ-25のものを使用する。なお、電力用位置ボックス類は原則として合成樹脂製とするが、コンクリート打込み部分は金属製としても良い。ただし、金属製とする場合は当該ボックスには接地を施すものとする。
	13 最上階の埋込配管	また、ボックス類を外部に面した壁に打込む場合はボックスに保温・結露対策の処置を施すこと。
	⑭ 呼び線	薄鋼電線管は表示されているものと同一外形のねじなし電線管を使用しても良い。
	⑮ プレートの材質	分電盤、制御盤、端子盤などの二次側以降の配線経路、電線太さ、電線本数、管径等は監督員の承諾を受けて変更しても差し支えない。
	⑯ 位置ボックス等	また、機械室等の床配線は図面上PVC管で記載している場合であっても、立上げ部分等の露出配管部分は金属管とし、その場合は全長にわたって接地線を設ける。
	⑰ E M-E E Fケーブルの仕様について	次の露出配管は塗装を行う。
	⑯ 地中配線の埋設深さ等	● 屋外 () ● 屋内 ()
	19 地中線の埋設標	ケーブル配線の保護管は、標準仕様書の金属管配線、合成樹脂管配線の項による。
	20 ハンドホールの鉄蓋	最上階の天井スラブへの埋込配管は、原則として避けるものとする。
	⑰ 電力・電話等の引き込み	長さ1m以上の入線しない電線管には、電線太さ1.2mm以上のビニル被覆鉄線を挿入する。
		フラッシュプレートは、図面に特記なき場合は次による。
		● 金属製 (ステンレス・新金属製を含む) ● 樹脂製
		ケーブルころがし配線で送り配線端子のある場合は、照明器具、スピーカー、感知器の位置ボックスは、不要とする。
		3心以上のEM-E E Fケーブルについて、1心を接地線として使用する場合は当該心線絶縁体の識別色が緑色である材料を使用すること。
		地中配線で、特記なき埋設深さは0.6m以上とする。なお、地中配線には標識シート等(2倍長以上重ね)を設ける。
		構内線路における埋設標の材質及びその個数は、図面に記載のない場合は、次による。
		● 鉄製 () 鎌所 ● コンクリート製 () 鎌所
		ハンドホール等の鉄蓋は、鋳型流し込みで用途名を表示する。
		● 構内配電線路の用途名 (● 電力 ● 高圧) ● 構内通信線路の用途名 (● 通信 ●)
		● 共用する場合の用途名 (● 電気 ●)
		電力及び電話等引き込み線の引留方法、位置については電力会社及び電気通信事業者等と打合せのうえ監督員と協議により施工する。

岐阜県電気設備工事標準仕様書	作成年月日	平成 9年 4月 1日
	改訂年月日	平成21年 4月 1日
	改訂年月日	平成22年 4月 1日
	改訂年月日	平成24年 4月 1日
	改訂年月日	平成26年 6月 1日
	改訂年月日	平成29年 4月 1日
	改訂年月日	令和 2年 4月 1日
	改訂年月日	令和 5年 4月 1日


岐阜県地方競馬組合	
工事名	厩舎(岐南第3区画)新築工事
種別	岐南3区画 電気設備 特記仕様書1
縮尺	NS 図面番号 E01/E31
設計者	Ai設計室有限公司 一級建築士氏名印 大臣登録244782号 杉山 雅章 印

1. 一般共通事項	②① 接地極	図面に特記無き場合は、次表の「接地極一覧表」による。																																																																																																																																																																																																																																																														
		<table border="1"> <thead> <tr> <th>接地の種類</th><th>記号</th><th>接地抵抗値</th><th>接地極の規格・数量</th></tr> </thead> <tbody> <tr><td>・ 共同接地</td><td>E_{A·B·C·D}</td><td>Ω以下</td><td>E_B (D=14, L=1,500 または W=40, L=1,200) × 3連-2組</td></tr> <tr><td>・ 共同接地</td><td>E_{A·C·D}</td><td>10Ω以下</td><td>E_B (D=14, L=1,500 または W=40, L=1,200) × 3連-2組</td></tr> <tr><td>・ A種</td><td>E_A</td><td>10Ω以下</td><td>E_B (D=14, L=1,500 または W=40, L=1,200) × 3連-2組</td></tr> <tr><td>・ B種</td><td>E_B</td><td>Ω以下</td><td>E_B (D=14, L=1,500 または W=40, L=1,200) × 3連-2組</td></tr> <tr><td>・ C種</td><td>E_C</td><td>10Ω以下</td><td>E_B (D=14, L=1,500 または W=40, L=1,200) × 3連-2組</td></tr> <tr><td>・ D種</td><td>E_D</td><td>Ω以下</td><td>E_B (D=10, L=1,000 または W=30, L=900) × 1</td></tr> <tr><td>・ 漏電遮断器回路用</td><td>E_{L·C·B}</td><td>100Ω以下</td><td>E_B (D=10, L=1,000 または W=30, L=900) × 1</td></tr> <tr><td>・ 高圧避雷器</td><td>E_{LH}</td><td>10Ω以下</td><td>E_B (D=14, L=1,500 または W=40, L=1,200) × 3連-2組</td></tr> <tr><td>・ 交換装置用</td><td>E_t</td><td>10Ω以下</td><td>E_B (D=14, L=1,500 または W=40, L=1,200) × 3連-2組</td></tr> <tr><td>・ 通信用</td><td>E_{A:t}</td><td>10Ω以下</td><td>E_B (D=14, L=1,500 または W=40, L=1,200) × 3連-2組</td></tr> <tr><td>・ 通信用</td><td>E_{D:t}</td><td>100Ω以下</td><td>E_B (D=10, L=1,000 または W=30, L=900) × 1</td></tr> <tr><td>・ 電話引込口の保安器用</td><td>E_{D:t}</td><td>100Ω以下</td><td>E_B (D=10, L=1,000 または W=30, L=900) × 1</td></tr> <tr><td>・ 測定用</td><td>E_D</td><td>100Ω以下</td><td>E_B (D=10, L=1,500 または W=30, L=1,200) × 3連-1組</td></tr> <tr><td>・ 構造体接地</td><td></td><td>Ω以下</td><td></td></tr> <tr><td>・ 等電位接地</td><td></td><td>Ω以下</td><td></td></tr> </tbody> </table>	接地の種類	記号	接地抵抗値	接地極の規格・数量	・ 共同接地	E _{A·B·C·D}	Ω以下	E _B (D=14, L=1,500 または W=40, L=1,200) × 3連-2組	・ 共同接地	E _{A·C·D}	10Ω以下	E _B (D=14, L=1,500 または W=40, L=1,200) × 3連-2組	・ A種	E _A	10Ω以下	E _B (D=14, L=1,500 または W=40, L=1,200) × 3連-2組	・ B種	E _B	Ω以下	E _B (D=14, L=1,500 または W=40, L=1,200) × 3連-2組	・ C種	E _C	10Ω以下	E _B (D=14, L=1,500 または W=40, L=1,200) × 3連-2組	・ D種	E _D	Ω以下	E _B (D=10, L=1,000 または W=30, L=900) × 1	・ 漏電遮断器回路用	E _{L·C·B}	100Ω以下	E _B (D=10, L=1,000 または W=30, L=900) × 1	・ 高圧避雷器	E _{LH}	10Ω以下	E _B (D=14, L=1,500 または W=40, L=1,200) × 3連-2組	・ 交換装置用	E _t	10Ω以下	E _B (D=14, L=1,500 または W=40, L=1,200) × 3連-2組	・ 通信用	E _{A:t}	10Ω以下	E _B (D=14, L=1,500 または W=40, L=1,200) × 3連-2組	・ 通信用	E _{D:t}	100Ω以下	E _B (D=10, L=1,000 または W=30, L=900) × 1	・ 電話引込口の保安器用	E _{D:t}	100Ω以下	E _B (D=10, L=1,000 または W=30, L=900) × 1	・ 測定用	E _D	100Ω以下	E _B (D=10, L=1,500 または W=30, L=1,200) × 3連-1組	・ 構造体接地		Ω以下		・ 等電位接地		Ω以下																																																																																																																																																																																															
接地の種類	記号	接地抵抗値	接地極の規格・数量																																																																																																																																																																																																																																																													
・ 共同接地	E _{A·B·C·D}	Ω以下	E _B (D=14, L=1,500 または W=40, L=1,200) × 3連-2組																																																																																																																																																																																																																																																													
・ 共同接地	E _{A·C·D}	10Ω以下	E _B (D=14, L=1,500 または W=40, L=1,200) × 3連-2組																																																																																																																																																																																																																																																													
・ A種	E _A	10Ω以下	E _B (D=14, L=1,500 または W=40, L=1,200) × 3連-2組																																																																																																																																																																																																																																																													
・ B種	E _B	Ω以下	E _B (D=14, L=1,500 または W=40, L=1,200) × 3連-2組																																																																																																																																																																																																																																																													
・ C種	E _C	10Ω以下	E _B (D=14, L=1,500 または W=40, L=1,200) × 3連-2組																																																																																																																																																																																																																																																													
・ D種	E _D	Ω以下	E _B (D=10, L=1,000 または W=30, L=900) × 1																																																																																																																																																																																																																																																													
・ 漏電遮断器回路用	E _{L·C·B}	100Ω以下	E _B (D=10, L=1,000 または W=30, L=900) × 1																																																																																																																																																																																																																																																													
・ 高圧避雷器	E _{LH}	10Ω以下	E _B (D=14, L=1,500 または W=40, L=1,200) × 3連-2組																																																																																																																																																																																																																																																													
・ 交換装置用	E _t	10Ω以下	E _B (D=14, L=1,500 または W=40, L=1,200) × 3連-2組																																																																																																																																																																																																																																																													
・ 通信用	E _{A:t}	10Ω以下	E _B (D=14, L=1,500 または W=40, L=1,200) × 3連-2組																																																																																																																																																																																																																																																													
・ 通信用	E _{D:t}	100Ω以下	E _B (D=10, L=1,000 または W=30, L=900) × 1																																																																																																																																																																																																																																																													
・ 電話引込口の保安器用	E _{D:t}	100Ω以下	E _B (D=10, L=1,000 または W=30, L=900) × 1																																																																																																																																																																																																																																																													
・ 測定用	E _D	100Ω以下	E _B (D=10, L=1,500 または W=30, L=1,200) × 3連-1組																																																																																																																																																																																																																																																													
・ 構造体接地		Ω以下																																																																																																																																																																																																																																																														
・ 等電位接地		Ω以下																																																																																																																																																																																																																																																														
②② 機器取付高さ		図面に特記なき場合は、次による。																																																																																																																																																																																																																																																														
		<table border="1"> <thead> <tr> <th>名 称</th><th>測 点</th><th>取付高さ(mm)</th><th>名 称</th><th>測 点</th><th>取付高さ(mm)</th></tr> </thead> <tbody> <tr><td>電力・共通</td><td>積算器</td><td>地上～窓中心</td><td>1,800～2,000</td><td>情報表示盤</td><td>床 上～中 心 天井高×0.9</td></tr> <tr><td></td><td>引込開閉器</td><td>地上～中 心</td><td>1,800～2,200</td><td>壁付発信機</td><td>床 上～中 心 1,300</td></tr> <tr><td></td><td></td><td></td><td></td><td>ベル・ブザー・チャイム</td><td>床 上～中 心 2,300</td></tr> <tr><td></td><td></td><td></td><td></td><td>壁付押釦(一般)</td><td>床 上～中 心 1,300</td></tr> <tr><td>電</td><td>分電盤</td><td>床 上～中 心</td><td>1,500 (上端1,900以下)</td><td>壁付インターホン(一般)</td><td>床 上～中 心 1,300</td></tr> <tr><td></td><td>スイッチ</td><td>床 上～中 心</td><td>1,300</td><td>" (身体障害者)</td><td>床 上～中 心 1,100</td></tr> <tr><td></td><td>スイッチ(自動扉)</td><td>床 上～中 心</td><td>1,800</td><td>壁付アウトレット(一般)</td><td>床 上～中 心 300</td></tr> <tr><td></td><td>スイッチ(人感センサ)</td><td>床 上～中 心</td><td>1,800</td><td>壁付アウトレット(和室)</td><td>床 上～中 心 150</td></tr> <tr><td>コ</td><td>(一般)</td><td>床 上～中 心</td><td>300</td><td>呼出釦(多目的便所)</td><td>床 上～中 心 900</td></tr> <tr><td>ン</td><td>(和室)</td><td>床 上～中 心</td><td>150</td><td>復帰釦</td><td>床 上～中 心 1,500～1,800</td></tr> <tr><td>セ</td><td>(台上)</td><td>台 上～中 心</td><td>150～200</td><td>機器収容箱</td><td>天井下～上 端 200</td></tr> <tr><td>ン</td><td>(土間)</td><td>床 上～中 心</td><td>500</td><td>直列ユニット(一般)</td><td>床 上～中 心 300</td></tr> <tr><td>セ</td><td>(外壁・屋外)</td><td>地 上～中 心</td><td>800</td><td>直列ユニット(和室)</td><td>床 上～中 心 150</td></tr> <tr><td>灯</td><td>(一般)</td><td>床 上～中 心</td><td>300</td><td></td><td></td></tr> <tr><td></td><td>(和室)</td><td>床 上～中 心</td><td>150</td><td></td><td></td></tr> <tr><td></td><td>(台上)</td><td>台 上～中 心</td><td>150～200</td><td></td><td></td></tr> <tr><td></td><td>(土間)</td><td>床 上～中 心</td><td>500</td><td></td><td></td></tr> <tr><td></td><td>(外壁・屋外)</td><td>地 上～中 心</td><td>800</td><td></td><td></td></tr> <tr><td>電</td><td>壁掛形制御盤</td><td>床 上～中 心</td><td>1,500 (上端1,900以下)</td><td></td><td></td></tr> <tr><td>力</td><td>手元開閉器</td><td>床 上～中 心</td><td>1,500</td><td>受信機・副受信機</td><td>床 上～中 心 800～1,500</td></tr> <tr><td></td><td>制御スイッチ</td><td>床 上～中 心</td><td>1,300</td><td>機器収容箱・発信機</td><td>床 上～中 心 800～1,500</td></tr> <tr><td></td><td>室内端子盤</td><td>床 上～下 端</td><td>300</td><td>警報ベル</td><td>床 上～中 心 2,300</td></tr> <tr><td></td><td>集合保安器箱</td><td>天井下～上 端</td><td>200</td><td>表示灯</td><td>床 上～中 心 2,100</td></tr> <tr><td></td><td>壁付電話機</td><td>床 上～中 心</td><td>1,300</td><td>ガス用検知器(LPG)</td><td>床 上～上 端 300</td></tr> <tr><td>内</td><td>(一般)</td><td>床 上～中 心</td><td>300</td><td></td><td></td></tr> <tr><td>交</td><td>(和室)</td><td>床 上～中 心</td><td>150</td><td></td><td></td></tr> <tr><td>換</td><td>(台上)</td><td>台 上～中 心</td><td></td><td></td><td></td></tr> <tr><td></td><td>(土間)</td><td>床 上～中 心</td><td></td><td></td><td></td></tr> <tr><td></td><td>(外壁・屋外)</td><td>地 上～中 心</td><td></td><td></td><td></td></tr> <tr><td>時計</td><td>壁掛形親時計</td><td>床 上～中 心</td><td>1,500 (上端1,900以下)</td><td></td><td></td></tr> <tr><td></td><td>子時計</td><td>床 上～中 心</td><td>天井高×0.9</td><td></td><td></td></tr> <tr><td></td><td>壁掛形スピーカ</td><td>床 上～中 心</td><td>天井高×0.9</td><td></td><td></td></tr> <tr><td></td><td>壁付アッテネータ</td><td>床 上～中 心</td><td>1,300</td><td></td><td></td></tr> <tr><td>抗</td><td></td><td></td><td></td><td></td><td></td></tr> <tr><td>声</td><td></td><td></td><td></td><td></td><td></td></tr> <tr><td></td><td></td><td></td><td></td><td></td><td></td></tr> <tr><td>③ 耐震措置</td><td></td><td>設備機器の固定は、施設の分類並びに機器の種別、重要度及び設置階に応じて、次の設計用水平地震力及び設計用鉛直地震力に対し、移動、点灯、破損等が生じないようにする。</td></tr> <tr><td></td><td></td><td>1) 設計用水平地震力は機器重量に、設計用標準水平震度を乗じたものとする。</td></tr> <tr><td></td><td></td><td>なお、特記なき場合、設計用標準水平震度は次の表による。</td></tr> <tr><td></td><td></td><td> <table border="1"> <tr><td>＜施設区分＞</td><td>・ 特定の施設</td><td>① 一般の施設</td></tr> <tr><td>＜重要機器＞</td><td>② 配電盤</td><td>・ 発電装置(防災用)</td></tr> <tr><td></td><td>・ 交換装置</td><td>・ 交流無停電電源装置</td></tr> <tr><td></td><td>・ 放送架</td><td>・ 直流電源装置</td></tr> <tr><td>＜上層階の定義＞</td><td>2～6階建の場合は最上階、7～9階建の場合は上層2階、10～12階建の場合は上層3階、13階以上の場合は上層4階</td><td>・ 中央監視制御装置</td></tr> <tr><td>＜中層階の定義＞</td><td>地階、1階を除く各階で上層階に該当しないもの</td><td>・ 自動火災報知受信機</td></tr> <tr><td></td><td></td><td>・ 総合盤</td></tr> </table> </td></tr> </tbody></table>	名 称	測 点	取付高さ(mm)	名 称	測 点	取付高さ(mm)	電力・共通	積算器	地上～窓中心	1,800～2,000	情報表示盤	床 上～中 心 天井高×0.9		引込開閉器	地上～中 心	1,800～2,200	壁付発信機	床 上～中 心 1,300					ベル・ブザー・チャイム	床 上～中 心 2,300					壁付押釦(一般)	床 上～中 心 1,300	電	分電盤	床 上～中 心	1,500 (上端1,900以下)	壁付インターホン(一般)	床 上～中 心 1,300		スイッチ	床 上～中 心	1,300	" (身体障害者)	床 上～中 心 1,100		スイッチ(自動扉)	床 上～中 心	1,800	壁付アウトレット(一般)	床 上～中 心 300		スイッチ(人感センサ)	床 上～中 心	1,800	壁付アウトレット(和室)	床 上～中 心 150	コ	(一般)	床 上～中 心	300	呼出釦(多目的便所)	床 上～中 心 900	ン	(和室)	床 上～中 心	150	復帰釦	床 上～中 心 1,500～1,800	セ	(台上)	台 上～中 心	150～200	機器収容箱	天井下～上 端 200	ン	(土間)	床 上～中 心	500	直列ユニット(一般)	床 上～中 心 300	セ	(外壁・屋外)	地 上～中 心	800	直列ユニット(和室)	床 上～中 心 150	灯	(一般)	床 上～中 心	300				(和室)	床 上～中 心	150				(台上)	台 上～中 心	150～200				(土間)	床 上～中 心	500				(外壁・屋外)	地 上～中 心	800			電	壁掛形制御盤	床 上～中 心	1,500 (上端1,900以下)			力	手元開閉器	床 上～中 心	1,500	受信機・副受信機	床 上～中 心 800～1,500		制御スイッチ	床 上～中 心	1,300	機器収容箱・発信機	床 上～中 心 800～1,500		室内端子盤	床 上～下 端	300	警報ベル	床 上～中 心 2,300		集合保安器箱	天井下～上 端	200	表示灯	床 上～中 心 2,100		壁付電話機	床 上～中 心	1,300	ガス用検知器(LPG)	床 上～上 端 300	内	(一般)	床 上～中 心	300			交	(和室)	床 上～中 心	150			換	(台上)	台 上～中 心					(土間)	床 上～中 心					(外壁・屋外)	地 上～中 心				時計	壁掛形親時計	床 上～中 心	1,500 (上端1,900以下)				子時計	床 上～中 心	天井高×0.9				壁掛形スピーカ	床 上～中 心	天井高×0.9				壁付アッテネータ	床 上～中 心	1,300			抗						声												③ 耐震措置		設備機器の固定は、施設の分類並びに機器の種別、重要度及び設置階に応じて、次の設計用水平地震力及び設計用鉛直地震力に対し、移動、点灯、破損等が生じないようにする。			1) 設計用水平地震力は機器重量に、設計用標準水平震度を乗じたものとする。			なお、特記なき場合、設計用標準水平震度は次の表による。			<table border="1"> <tr><td>＜施設区分＞</td><td>・ 特定の施設</td><td>① 一般の施設</td></tr> <tr><td>＜重要機器＞</td><td>② 配電盤</td><td>・ 発電装置(防災用)</td></tr> <tr><td></td><td>・ 交換装置</td><td>・ 交流無停電電源装置</td></tr> <tr><td></td><td>・ 放送架</td><td>・ 直流電源装置</td></tr> <tr><td>＜上層階の定義＞</td><td>2～6階建の場合は最上階、7～9階建の場合は上層2階、10～12階建の場合は上層3階、13階以上の場合は上層4階</td><td>・ 中央監視制御装置</td></tr> <tr><td>＜中層階の定義＞</td><td>地階、1階を除く各階で上層階に該当しないもの</td><td>・ 自動火災報知受信機</td></tr> <tr><td></td><td></td><td>・ 総合盤</td></tr> </table>	＜施設区分＞	・ 特定の施設	① 一般の施設	＜重要機器＞	② 配電盤	・ 発電装置(防災用)		・ 交換装置	・ 交流無停電電源装置		・ 放送架	・ 直流電源装置	＜上層階の定義＞	2～6階建の場合は最上階、7～9階建の場合は上層2階、10～12階建の場合は上層3階、13階以上の場合は上層4階	・ 中央監視制御装置	＜中層階の定義＞	地階、1階を除く各階で上層階に該当しないもの	・ 自動火災報知受信機		
名 称	測 点	取付高さ(mm)	名 称	測 点	取付高さ(mm)																																																																																																																																																																																																																																																											
電力・共通	積算器	地上～窓中心	1,800～2,000	情報表示盤	床 上～中 心 天井高×0.9																																																																																																																																																																																																																																																											
	引込開閉器	地上～中 心	1,800～2,200	壁付発信機	床 上～中 心 1,300																																																																																																																																																																																																																																																											
				ベル・ブザー・チャイム	床 上～中 心 2,300																																																																																																																																																																																																																																																											
				壁付押釦(一般)	床 上～中 心 1,300																																																																																																																																																																																																																																																											
電	分電盤	床 上～中 心	1,500 (上端1,900以下)	壁付インターホン(一般)	床 上～中 心 1,300																																																																																																																																																																																																																																																											
	スイッチ	床 上～中 心	1,300	" (身体障害者)	床 上～中 心 1,100																																																																																																																																																																																																																																																											
	スイッチ(自動扉)	床 上～中 心	1,800	壁付アウトレット(一般)	床 上～中 心 300																																																																																																																																																																																																																																																											
	スイッチ(人感センサ)	床 上～中 心	1,800	壁付アウトレット(和室)	床 上～中 心 150																																																																																																																																																																																																																																																											
コ	(一般)	床 上～中 心	300	呼出釦(多目的便所)	床 上～中 心 900																																																																																																																																																																																																																																																											
ン	(和室)	床 上～中 心	150	復帰釦	床 上～中 心 1,500～1,800																																																																																																																																																																																																																																																											
セ	(台上)	台 上～中 心	150～200	機器収容箱	天井下～上 端 200																																																																																																																																																																																																																																																											
ン	(土間)	床 上～中 心	500	直列ユニット(一般)	床 上～中 心 300																																																																																																																																																																																																																																																											
セ	(外壁・屋外)	地 上～中 心	800	直列ユニット(和室)	床 上～中 心 150																																																																																																																																																																																																																																																											
灯	(一般)	床 上～中 心	300																																																																																																																																																																																																																																																													
	(和室)	床 上～中 心	150																																																																																																																																																																																																																																																													
	(台上)	台 上～中 心	150～200																																																																																																																																																																																																																																																													
	(土間)	床 上～中 心	500																																																																																																																																																																																																																																																													
	(外壁・屋外)	地 上～中 心	800																																																																																																																																																																																																																																																													
電	壁掛形制御盤	床 上～中 心	1,500 (上端1,900以下)																																																																																																																																																																																																																																																													
力	手元開閉器	床 上～中 心	1,500	受信機・副受信機	床 上～中 心 800～1,500																																																																																																																																																																																																																																																											
	制御スイッチ	床 上～中 心	1,300	機器収容箱・発信機	床 上～中 心 800～1,500																																																																																																																																																																																																																																																											
	室内端子盤	床 上～下 端	300	警報ベル	床 上～中 心 2,300																																																																																																																																																																																																																																																											
	集合保安器箱	天井下～上 端	200	表示灯	床 上～中 心 2,100																																																																																																																																																																																																																																																											
	壁付電話機	床 上～中 心	1,300	ガス用検知器(LPG)	床 上～上 端 300																																																																																																																																																																																																																																																											
内	(一般)	床 上～中 心	300																																																																																																																																																																																																																																																													
交	(和室)	床 上～中 心	150																																																																																																																																																																																																																																																													
換	(台上)	台 上～中 心																																																																																																																																																																																																																																																														
	(土間)	床 上～中 心																																																																																																																																																																																																																																																														
	(外壁・屋外)	地 上～中 心																																																																																																																																																																																																																																																														
時計	壁掛形親時計	床 上～中 心	1,500 (上端1,900以下)																																																																																																																																																																																																																																																													
	子時計	床 上～中 心	天井高×0.9																																																																																																																																																																																																																																																													
	壁掛形スピーカ	床 上～中 心	天井高×0.9																																																																																																																																																																																																																																																													
	壁付アッテネータ	床 上～中 心	1,300																																																																																																																																																																																																																																																													
抗																																																																																																																																																																																																																																																																
声																																																																																																																																																																																																																																																																
③ 耐震措置		設備機器の固定は、施設の分類並びに機器の種別、重要度及び設置階に応じて、次の設計用水平地震力及び設計用鉛直地震力に対し、移動、点灯、破損等が生じないようにする。																																																																																																																																																																																																																																																														
		1) 設計用水平地震力は機器重量に、設計用標準水平震度を乗じたものとする。																																																																																																																																																																																																																																																														
		なお、特記なき場合、設計用標準水平震度は次の表による。																																																																																																																																																																																																																																																														
		<table border="1"> <tr><td>＜施設区分＞</td><td>・ 特定の施設</td><td>① 一般の施設</td></tr> <tr><td>＜重要機器＞</td><td>② 配電盤</td><td>・ 発電装置(防災用)</td></tr> <tr><td></td><td>・ 交換装置</td><td>・ 交流無停電電源装置</td></tr> <tr><td></td><td>・ 放送架</td><td>・ 直流電源装置</td></tr> <tr><td>＜上層階の定義＞</td><td>2～6階建の場合は最上階、7～9階建の場合は上層2階、10～12階建の場合は上層3階、13階以上の場合は上層4階</td><td>・ 中央監視制御装置</td></tr> <tr><td>＜中層階の定義＞</td><td>地階、1階を除く各階で上層階に該当しないもの</td><td>・ 自動火災報知受信機</td></tr> <tr><td></td><td></td><td>・ 総合盤</td></tr> </table>	＜施設区分＞	・ 特定の施設	① 一般の施設	＜重要機器＞	② 配電盤	・ 発電装置(防災用)		・ 交換装置	・ 交流無停電電源装置		・ 放送架	・ 直流電源装置	＜上層階の定義＞	2～6階建の場合は最上階、7～9階建の場合は上層2階、10～12階建の場合は上層3階、13階以上の場合は上層4階	・ 中央監視制御装置	＜中層階の定義＞	地階、1階を除く各階で上層階に該当しないもの	・ 自動火災報知受信機			・ 総合盤																																																																																																																																																																																																																																									
＜施設区分＞	・ 特定の施設	① 一般の施設																																																																																																																																																																																																																																																														
＜重要機器＞	② 配電盤	・ 発電装置(防災用)																																																																																																																																																																																																																																																														
	・ 交換装置	・ 交流無停電電源装置																																																																																																																																																																																																																																																														
	・ 放送架	・ 直流電源装置																																																																																																																																																																																																																																																														
＜上層階の定義＞	2～6階建の場合は最上階、7～9階建の場合は上層2階、10～12階建の場合は上層3階、13階以上の場合は上層4階	・ 中央監視制御装置																																																																																																																																																																																																																																																														
＜中層階の定義＞	地階、1階を除く各階で上層階に該当しないもの	・ 自動火災報知受信機																																																																																																																																																																																																																																																														
		・ 総合盤																																																																																																																																																																																																																																																														

1. 一般共通事項	局部震度法による建築設備機器の設計用標準水平震度																															
	設置場所	特定の施設(甲類・乙類)	一般施設(乙類)																													
	重要機器・水槽	一般機器・水槽	重要機器・水槽	一般機器・水槽																												
	上層階、屋上及び塔屋	2.0 (2.0) (2.0)	1.5 (1.5) (1.5)	1.5 (1.5) (1.5)																												
	中間階	1.5 (1.5) (1.5)	1.0 (1.0) (1.0)	0.6 (0.6) (0.6)																												
	地下、1階	1.0 (1.0) (1.5)	0.6 (1.0) (1.0)	0.4 (0.6) (0.6)																												
				(注) () 内数値は防振支持の機器に適用する。 () 内数値は水槽類に適用する。																												
				2) 設計用鉛直地震力は、設計用水平地震力の1/2とし、水平地震力と同時に働くものとする。																												
				() 書き、または△を頭に付した室名は直天井を示し、その他は二重天井を示す。																												
				1) 本工事において、下請契約を締結する場合には、当該契約の相手方を岐阜県内に本店(建設業法(昭和24年法律第100号)に規定する主たる営業所含む。)を有する者の中から選定するよう努めること。																												
				2) 本工事において、工事材料に係る納入契約を締結する場合には、当該契約の相手方は岐阜県内に本店を有する者の中から選定するよう努めるとともに、調達する工事材料は岐阜県産とするよう努めること。																												
				3) ディーゼルエンジン車両の適正燃料の使用について (1) ディーゼルエンジンを動力とする車両には、JIS規格の軽油を使用すること。 (2) ディーゼルエンジンを動力とする車両の燃料検査があった場合には、協力すること。																												
				4) コンセントプレート、中継ボックス及びOAフロア内ハーネスジョイントボックスには、行先分電盤名、回路名を表示すること。																												
				5) キュービクル及び各分電盤には幹線系統図を作成し、各々に添付すること。																												
	24 天井仕上区分																															
	25 その 他																															
	② ① 照明制御 総合動作試験	照明制御の総合動作試験は次に示す事項について行い、監督員に試験成績書を提出し承諾を受けること。 ● 目標照度設定のための各調光センサー(夜間及び日中) ● 在不制御機能の動作及び動作時間設定のための調光人感センサー ② タイムスケジュール制御における点滅及び調光制御の動作確認 ● 外光センサーによる点滅及び調光制御のための動作確認 注) 上記試験項目は全数確認とする。																														
	2 照度測定	一般照明の照度測定を(箇所)測定し、監督員に報告する。なお、測定場所は、監督員との協議による。																														
	3 発電機回路	発電機回路に接続されるコンセントは、回路種別が識別できるものとする。なお、特記なき場合、自家発電装置に接続する回路は原則として赤色コンセントとする。また、発電機回路用ケーブルの被覆も色分けすること。																														
	4 自家発電設備の配管工事等	原動機・発電機と付属各機器間の燃料油、冷却水などの配管、制御用配線は監督員の承諾を受けて多少相違しても差し支えない。																														
	5 電動機等の接地	金属管配管において、電動機容量7.5kW以下は金属管を接地線とする。																														
	⑥ 分電盤等	本工事の分電盤、OA盤、実験盤で、分歧に用いる配線用遮断器の寸法と定格は、JIS C 8201-2-1:付属書JC(参考)「電灯分電盤用協約形回路遮断器」によるものとし、特記なき場合、JIS協約形のIPサイズ(100V2P1E、200V2P2E)とする。 また、漏電遮断器の寸法と定格は、JIS C 8201-2-2:付属書JC(参考)「電灯分電盤協約形回路遮断器」によるものとし、特記なき場合、JIS協約形のIPサイズ(100V2P2E)とする。																														
	7 OA盤・端子盤	OA盤の端子盤部及び端子盤には、換気口を設けるものとする。																														
	8 インバータ装置の規約効率	三相可変速運転用インバータ装置の規約効率は、次の数値以上とする。																														
	9 低圧配電盤	<table border="1"> <tr><td>電動機出力(kW)</td><td>0.4</td><td>0.75</td><td>1.5</td><td>2.2</td><td>3.7</td><td>5.5</td><td>7.5</td><td>11</td><td>15</td><td>18.5</td><td>22</td><td>30</td><td>37</td><td>45</td></tr> <tr><td>規約効率(%)</td><td>86.0</td><td>88.5</td><td>92.0</td><td>93.0</td><td>94.0</td><td>94.0</td><td>94.5</td><td>94.5</td><td>95.0</td><td>95.5</td><td>95.5</td><td>95.5</td><td>95.5</td><td>95.5</td></tr> </table>	電動機出力(kW)	0.4	0.75	1.5	2.2	3.7	5.5	7.5	11	15	18.5	22	30	37	45	規約効率(%)	86.0	88.5	92.0	93.0	94.0	94.0	94.5	94.5	95.0	95.5	95.5	95.5	95.5	95.5
電動機出力(kW)	0.4	0.75	1.5	2.2	3.7	5.5	7.5	11	15	18.5	22	30	37	45																		
規約効率(%)	86.0	88.5	92.0	93.0	94.0	94.0	94.5	94.5	95.0	95.5	95.5	95.5	95.5	95.5																		
	10 設備機器容量等	低圧配電盤に用いる配線用遮断器は埋込型(フラッシュプレートタイプ)とする。																														
	11 ケーブルの種別	本工事及び別契約の関連工事において設備機器容量等が相違する場合は、関連する設備の施工及び機器製作前に監督員と協議し、指示を受けること。																														
		EM-高圧架橋ポリエチレンケーブルは、JCS 4395「6600V 架橋ポリエチレンケーブル(3層押出型)によるものとし、次による。																														
		<table border="1"> <tr><td>呼称(図示記号)</td><td>種類</td></tr> <tr><td>6kv EM-CE(EE)</td><td>6600V 架橋ポリエチレン絶縁耐燃性ポリエチレンシースケーブル(6600V CE/F(EE))</td></tr> <tr><td>6kv EM-CET(EE)</td><td>6600V トリプレックス形架橋ポリエチレン絶縁耐燃性ポリエチレンシースケーブル(6600V CET/F(EE))</td></tr> </table>	呼称(図示記号)	種類	6kv EM-CE(EE)	6600V 架橋ポリエチレン絶縁耐燃性ポリエチレンシースケーブル(6600V CE/F(EE))	6kv EM-CET(EE)	6600V トリプレックス形架橋ポリエチレン絶縁耐燃性ポリエチレンシースケーブル(6600V CET/F(EE))																								
呼称(図示記号)	種類																															
6kv EM-CE(EE)	6600V 架橋ポリエチレン絶縁耐燃性ポリエチレンシースケーブル(6600V CE/F(EE))																															
6kv EM-CET(EE)	6600V トリプレックス形架橋ポリエチレン絶縁耐燃性ポリエチレンシースケーブル(6600V CET/F(EE))																															
		岐阜県地方競馬組合																														
	工事名	厩舎(岐南第3区画)新築工事																														
	種別	岐南3区画 電気設備 特記仕様書2																														
	縮尺	NS E02/E31 作成年月 令和7年12月																														
	設計者	Ai設計室有限公司																														
		一級建築士氏名印 大臣登録244782号 杉山 雅章 印																														

3 通 信 ・ 情 報	1 ケーブル	EM-CPEEケーブルは、EM-FCPEEを使用しても良い。 EM-UTPケーブルは、使用用途が判別できるようシース色等を変えること。
	2 非常放送用スピーカ	1W (L級 M級 S級) 3W (L級 M級 S級)
	3 電界強度の測定	最上階フロアのコンクリート打設前に、受信電波の電界強度測定を1ヶ所以上行うこと。 また、その報告書を監督員まで提出すること。
4 改 修 一 般 事 項	1 施工調査	下記によるほか、改修工事標準仕様書による。 事前調査 調査項目 (● 既存資料調査 ● 既存配線ルート ●) 調査範囲 (● 図示 ● 工事範囲 ●) 調査方法 (● 図示 ● 目視 ●)
	2 仮設備	仮設備項目 (● 受変電 ● 発電) 仮設備期間 (● 図示 ● ヶ月)
	3 養生	既存部分の養生は、改修標準仕様書第1編第1章による。 養生範囲 () 養生方法 ()
	4 発生材の処理	● 引き渡しを要するもの (● 再使用可能な撤去機器類) ● PCB含有調査を要するもの (● 照明器具 ● 変圧器) ● 再生資源化を図るもの (● 融光ランプ ● 白熱灯、HID灯 ● 金属類 ● 梱包材) ● 石綿含有品 (● ● ● ●)
	5 はつり	※照明器具安定器にPCBが使用されている場合は、安定器を本体より分離し金属箱等に収納し表示を付けて建物管理者に引き渡す。
	6 再使用機器	既存のコンクリート床、壁などの配管貫通部の穴開けは、原則としてダイヤモンドカッターによる。
	7 既設との取り合い	取外し再使用機器は、原則として清掃及び絶縁抵抗測定を行った後、取付ける。ただし、絶縁劣化等使用に耐えない場合は、監督員に報告する。 本工事施工に伴う既設設備の軽微な加工改造は、本工事とする。


		岐 阜 県 地 方 競 馬 組 合		
工事名	厩舎(岐南第3区画)新築工事			
種 別	岐南3区画 電気設備 特記仕様書3		図面番号	E03 / E60
縮 尺	NS	作成年月	令和7年12月	
設計者	Ai 設 計 室 有 限 会 社			
一級建築士氏名印	大臣登録244782号 杉山 雅章 印			

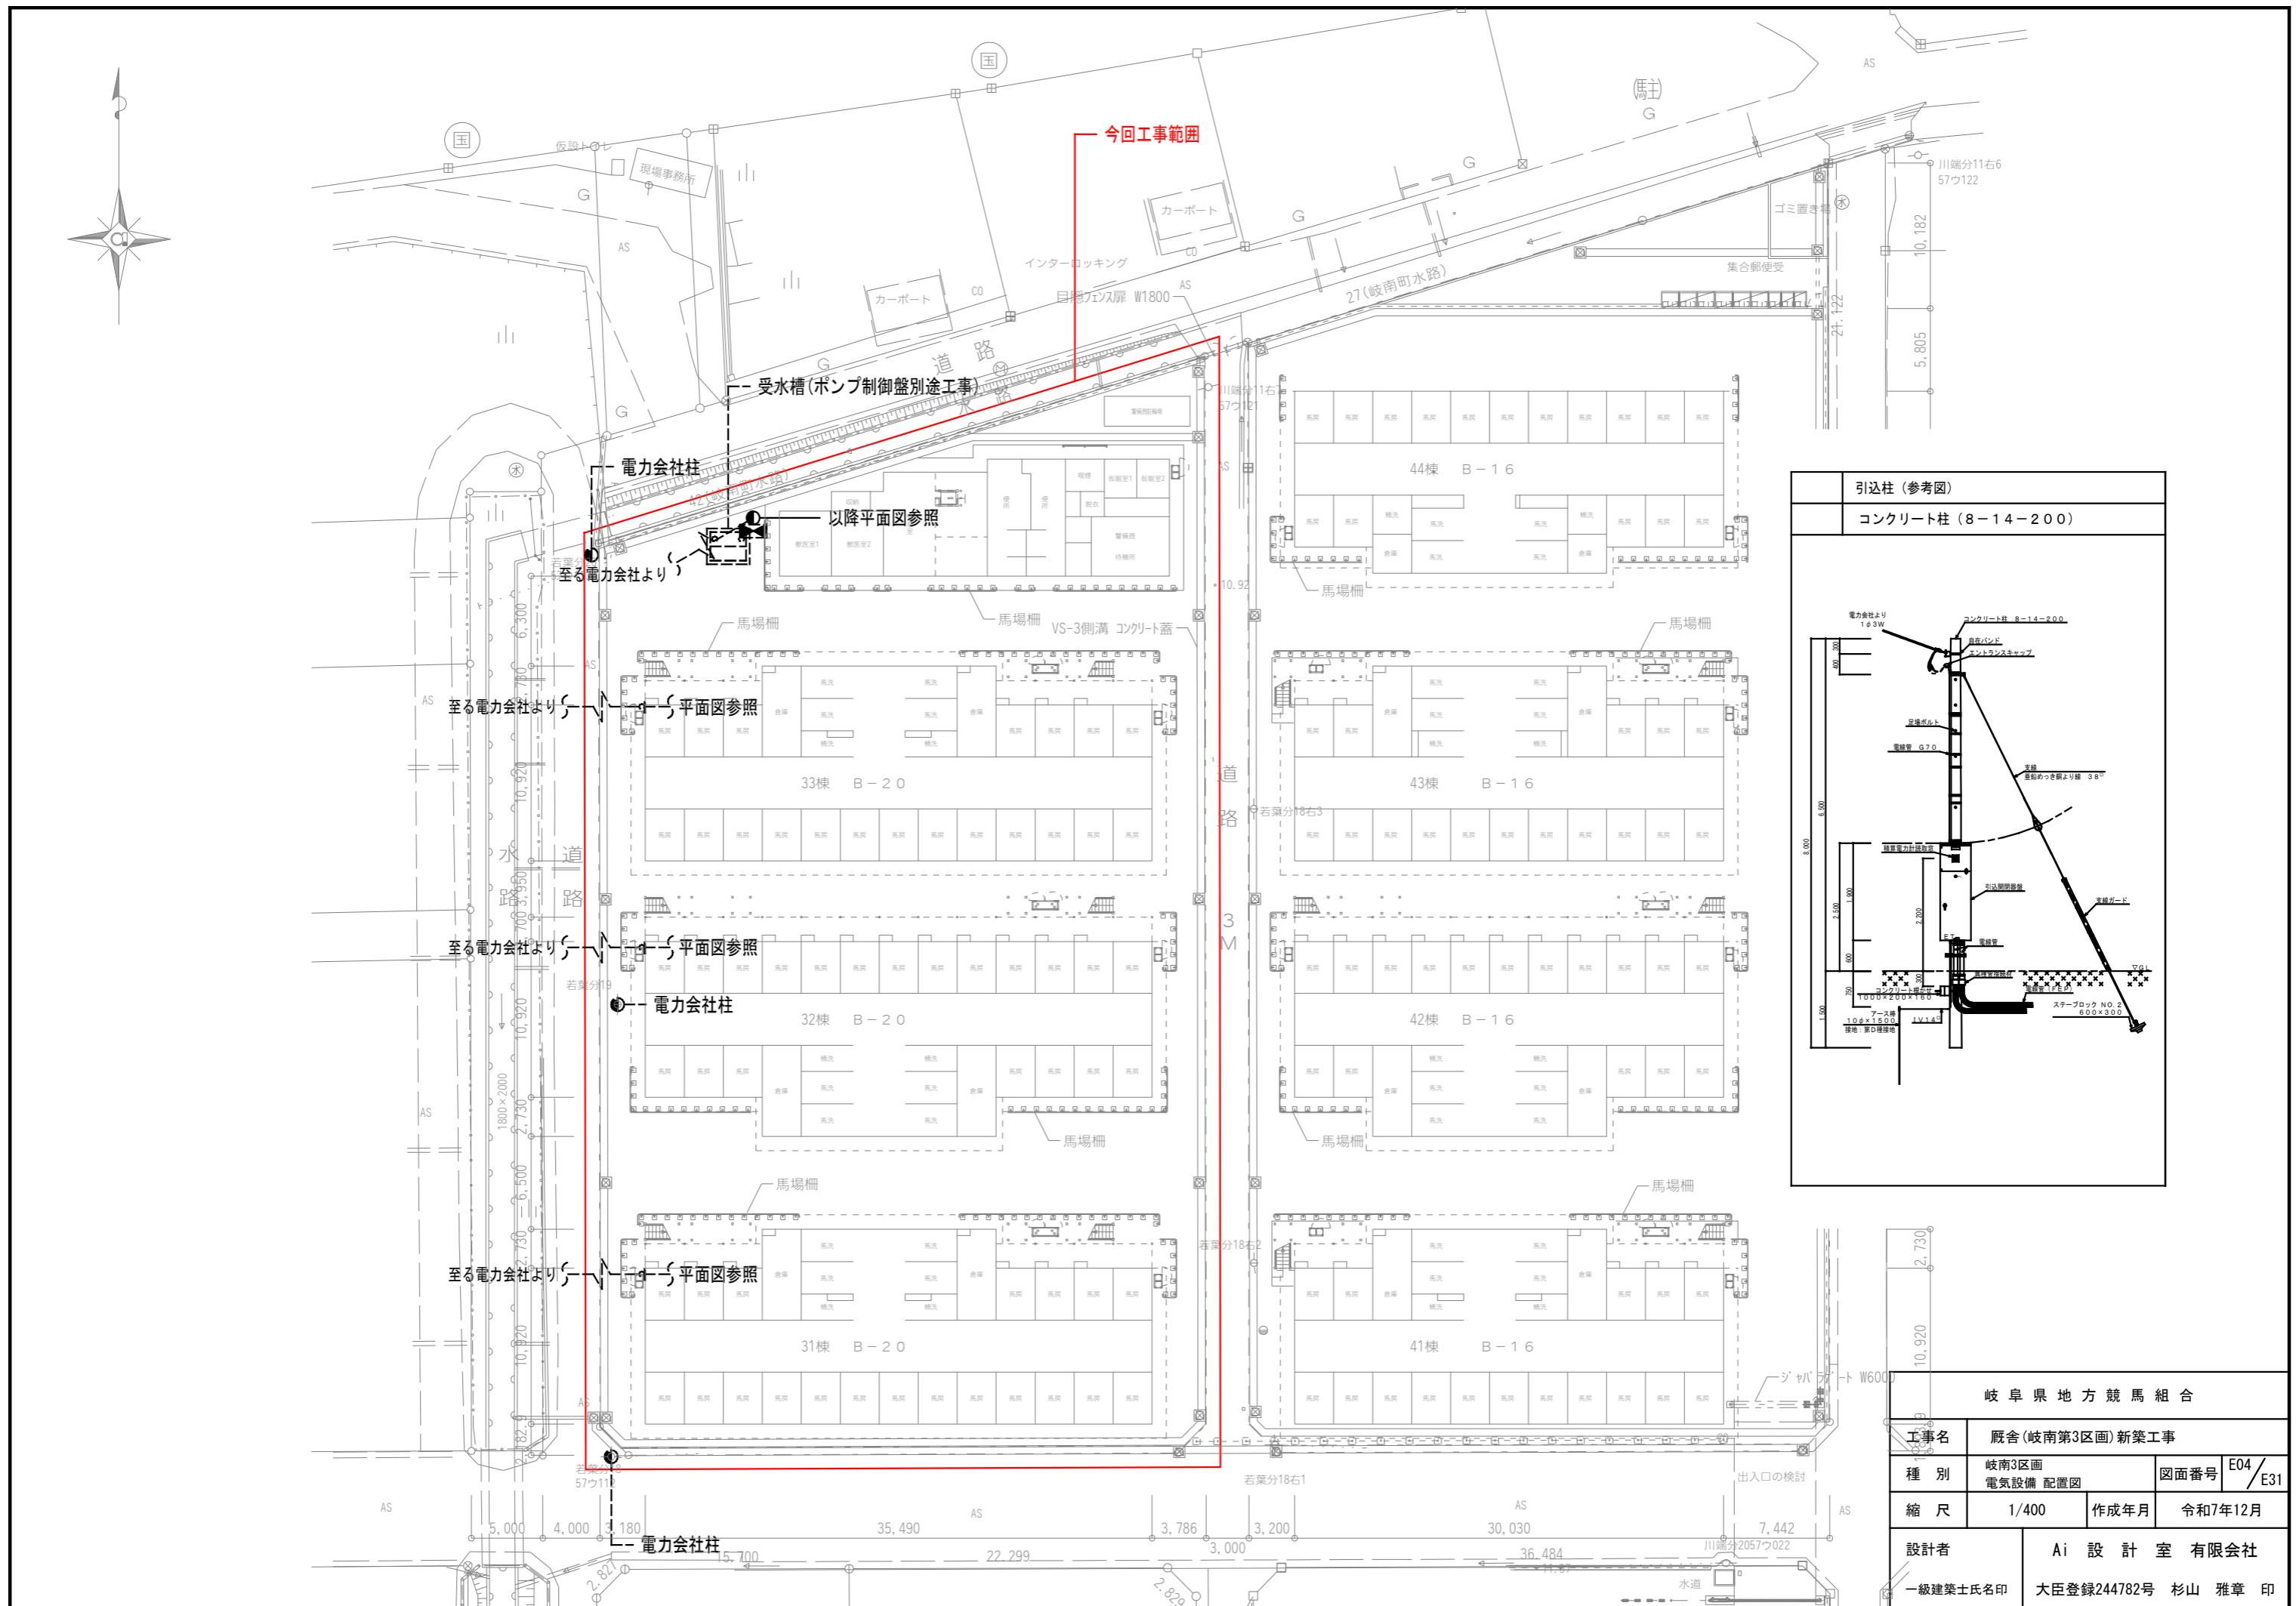

記号	自	至	配管サイズ				
	配線	サイズ	隠蔽	屋内露出	屋外露出	屋外埋設	ラック 天井内
L 1	電力会社柱	~ L-M1 CET 150sq	-	○	-	-	-
L A	L-M1	~ L-A CET 38sq E5.5°	-	○	-	-	-
L B	L-M1	~ L-B CET 38sq E5.5°	-	○	-	-	-
L J1	L-M1	~ L-O 分岐付プレハブケーブル 幹線: CET 100sq E14° 分岐: CE 8° -3C	-	○	-	-	-
E 1	L-M1	~ 接地極 E14sq x2	-	-	-	PF28x2	PF28x2

分岐幹線（参考図）

1. 幹線動力の配管・配線サイズは幹線リストを参照すること
 2. 図中  印は防火区画貫通部を示し、国土交通大臣認定工法にて耐火処理を施すこと。
 3. 住戸用幹線はプレハブ分岐付ケーブルとし、分岐サイズは下図による。

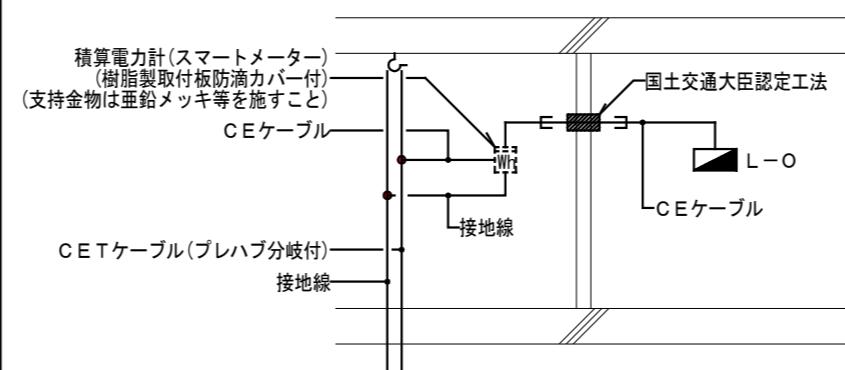

1. 図中明記なき記号は下記とする。

記号	仕様・形式
△	プレハブ分岐付ケーブル吊下金具
●	ケーブルジョイント部
電力量計	(電力会社工事)
電力量計(サブメーター)	(本工事)

2. 図中明記なき配線は下記とする。

8° EM -CE 8° -3C E2.6

3. 二重天井内はケーブルころがし工事とする。


4. 壁内配線はPF配管工事とする。

5. 打込み配管はCD配管工事とする。

6. EPS内は保護管不要とする。

7. 図中明記なき防火区画貫通処理は下記とする


■	国土交通大臣認定工法
床	PS060FL-0584(参考)
壁	PS060WL-0583(参考)
中空壁	PS060WL-0574(参考)

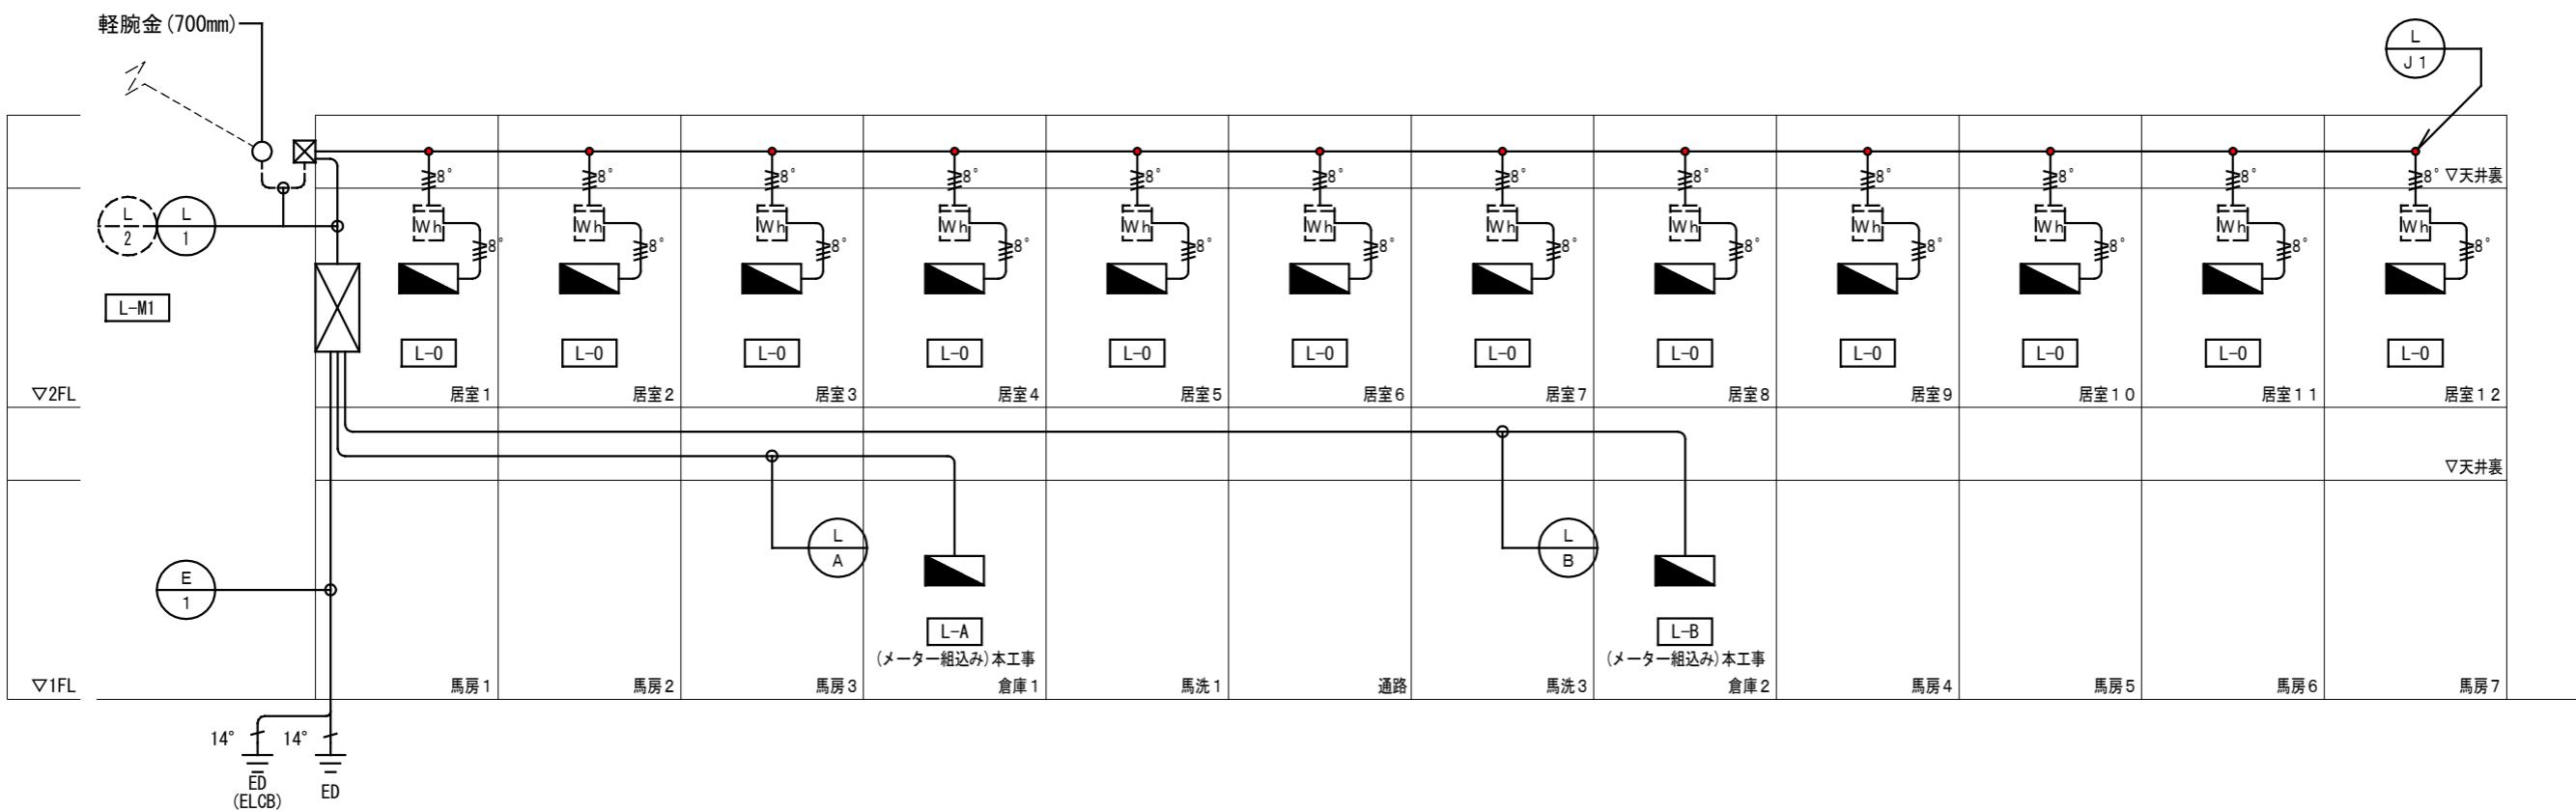

岐阜県地方競馬組合


工事名	厩舎(岐南第3区画)新築工事		
種別	岐南3区画 厩舎1-31(33) 幹線設備 系統図	図面番号	E05 / E31
縮尺	NS	作成年月	令和7年12月
設計者	Ai 設計室 有限会社		
一級建築士氏名印	大臣登録244782号 杉山 雅章 印		

記号	自	至	配管サイズ									
	配線	線	隠	蔽	屋内	露出	屋外	露出	屋外	埋設	ラック	天井内
L 2	電力会社柱	~ L-M 2	CET 150sq		-	○	-	-	-	-		
L C	L-M 2	~ L-C	CET 38sq E5.5°		-	○	-	-	-	-		
L D	L-M 2	~ L-D	CET 38sq E5.5°		-	○	-	-	-	-		
L J2	L-M 2	~ L-O	分岐付プレハブケーブル 幹線: CET 100sq E14° 分岐: CE 8° -3C		-	○	-	-	-	-		
E 1	L-M 2	~ 接地極	E14sq x2		-	-	-	PF28x2	PF28x2			


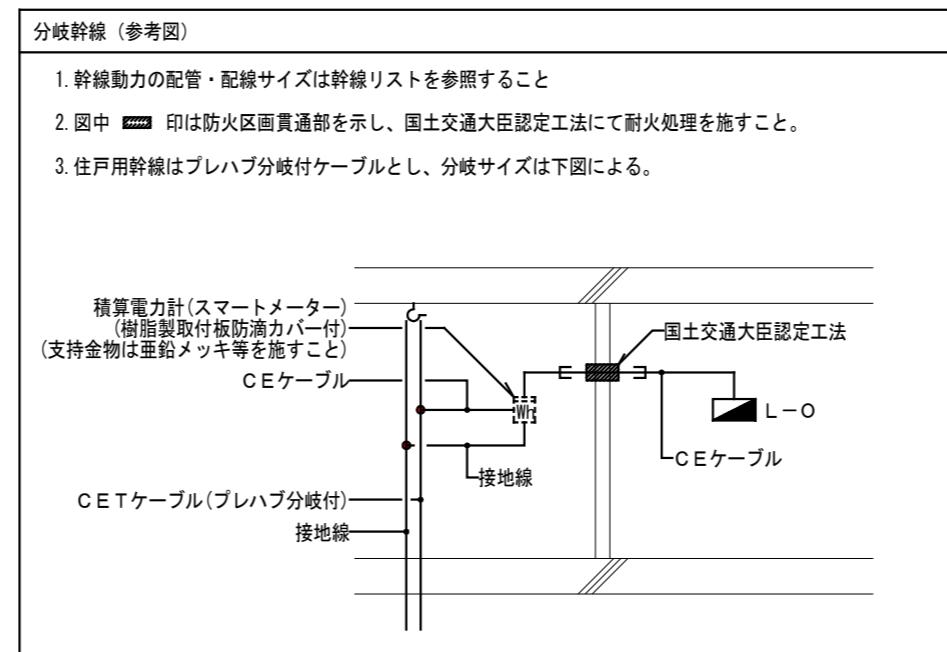


記号	仕様・形式
△	プレハブ分岐付ケーブル吊下金具
●	ケーブルジョイント部
	電力量計 (電力会社工事)
	電力量計 (サブメーター) (本工事)

2. 図中明記なき配線は下記とする。
 EM -CE 8° -3C E2.6
3. 二重天井内はケーブルころがし工事とする。
4. 壁内配線はPF配管工事とする。
5. 打込み配管はCD配管工事とする。
6. EPS内は保護管不要とする。
7. 図中明記なき防火区画貫通処理は下記とする。
 国土交通大臣認定工法
床 PS060FL-0584(参考)
壁 PS060WL-0583(参考)
中空壁 PS060WL-0574(参考)

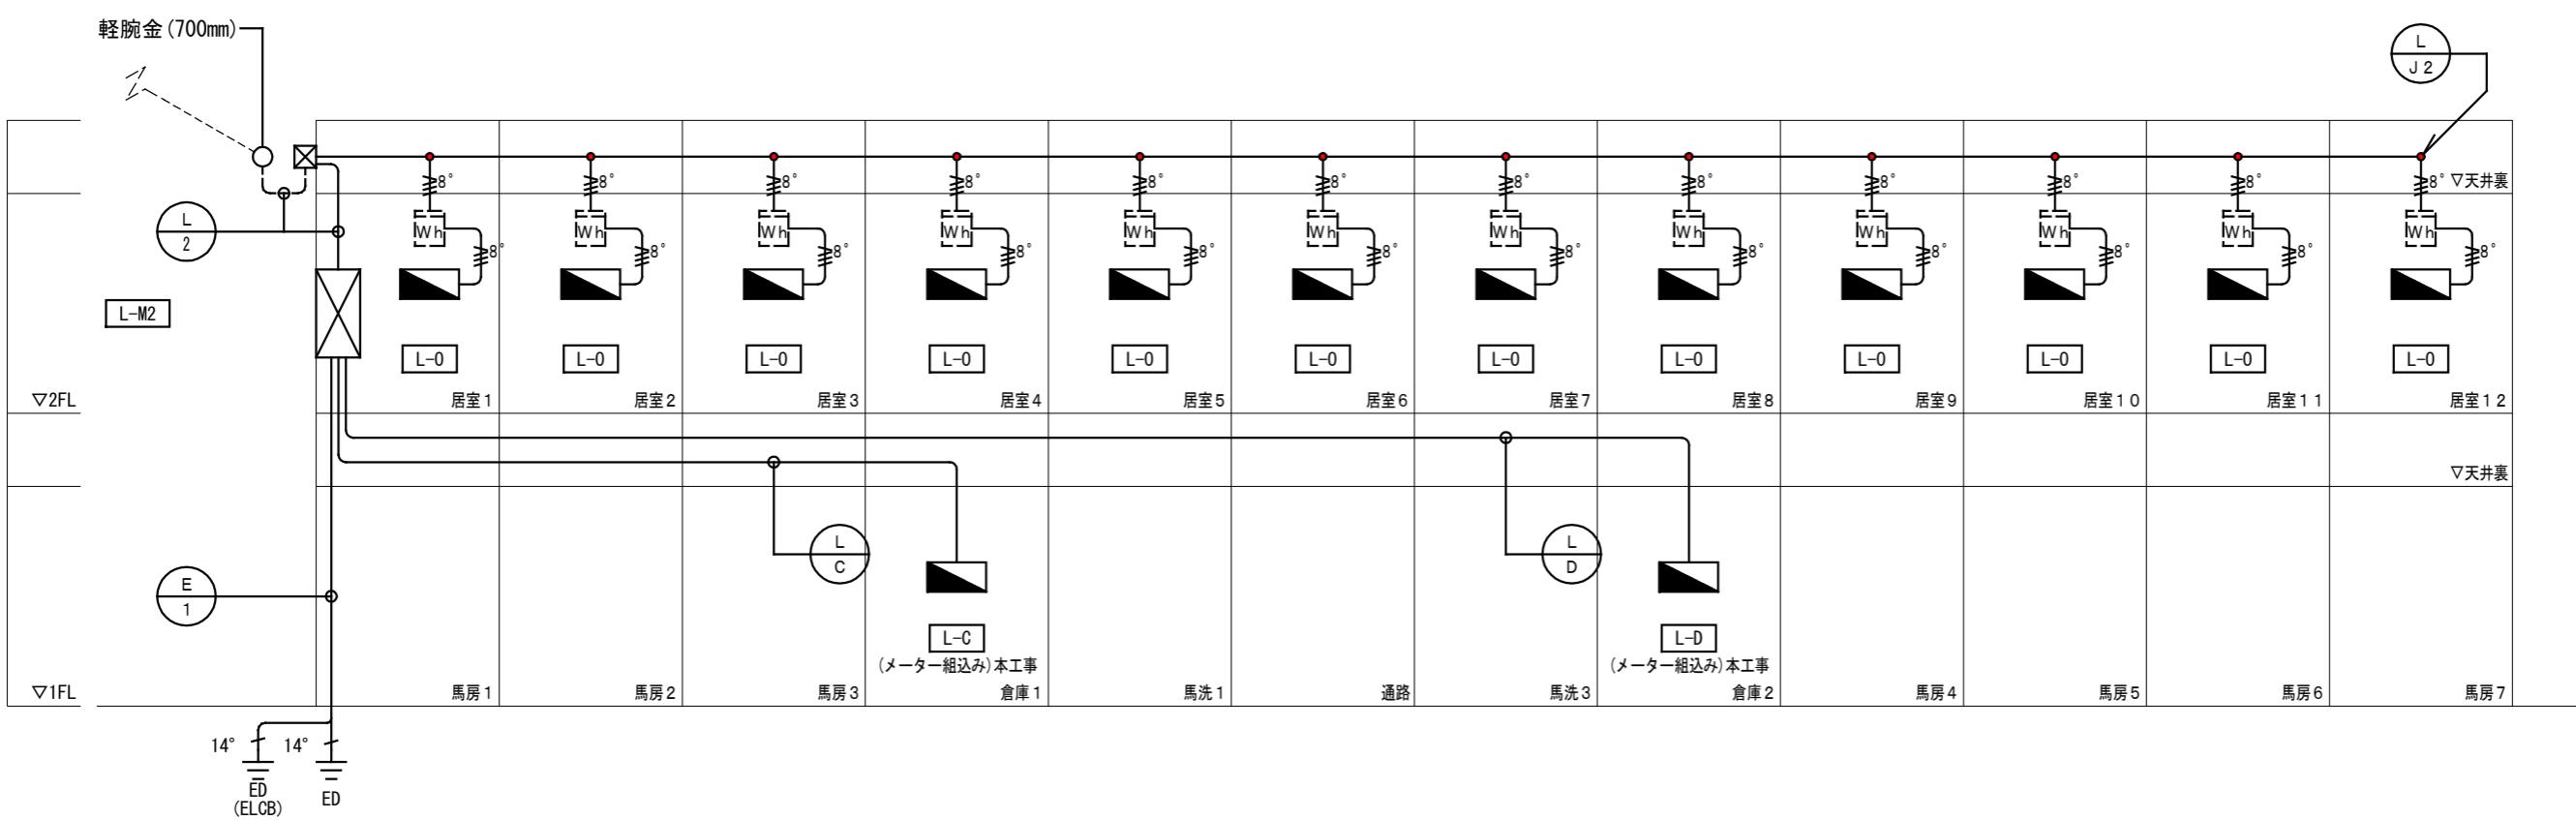

岐阜県地方競馬組合			
工事名	厩舎(岐南第3区画)新築工事		
種別	岐南3区画 厩舎2-32 幹線設備 系統図	図面番号	E06 / E31
縮尺	NS	作成年月	令和7年12月
設計者	Ai 設計室 有限会社 一級建築士氏名印		
	大臣登録244782号 杉山 雅章 印		

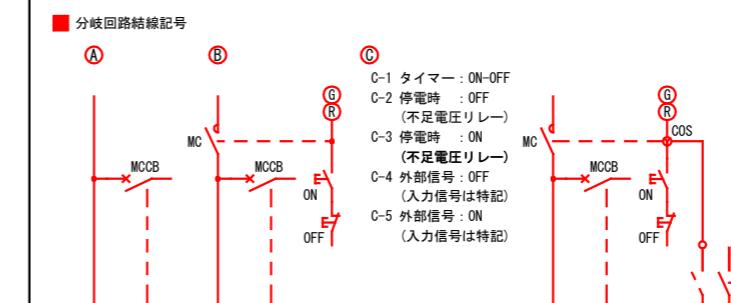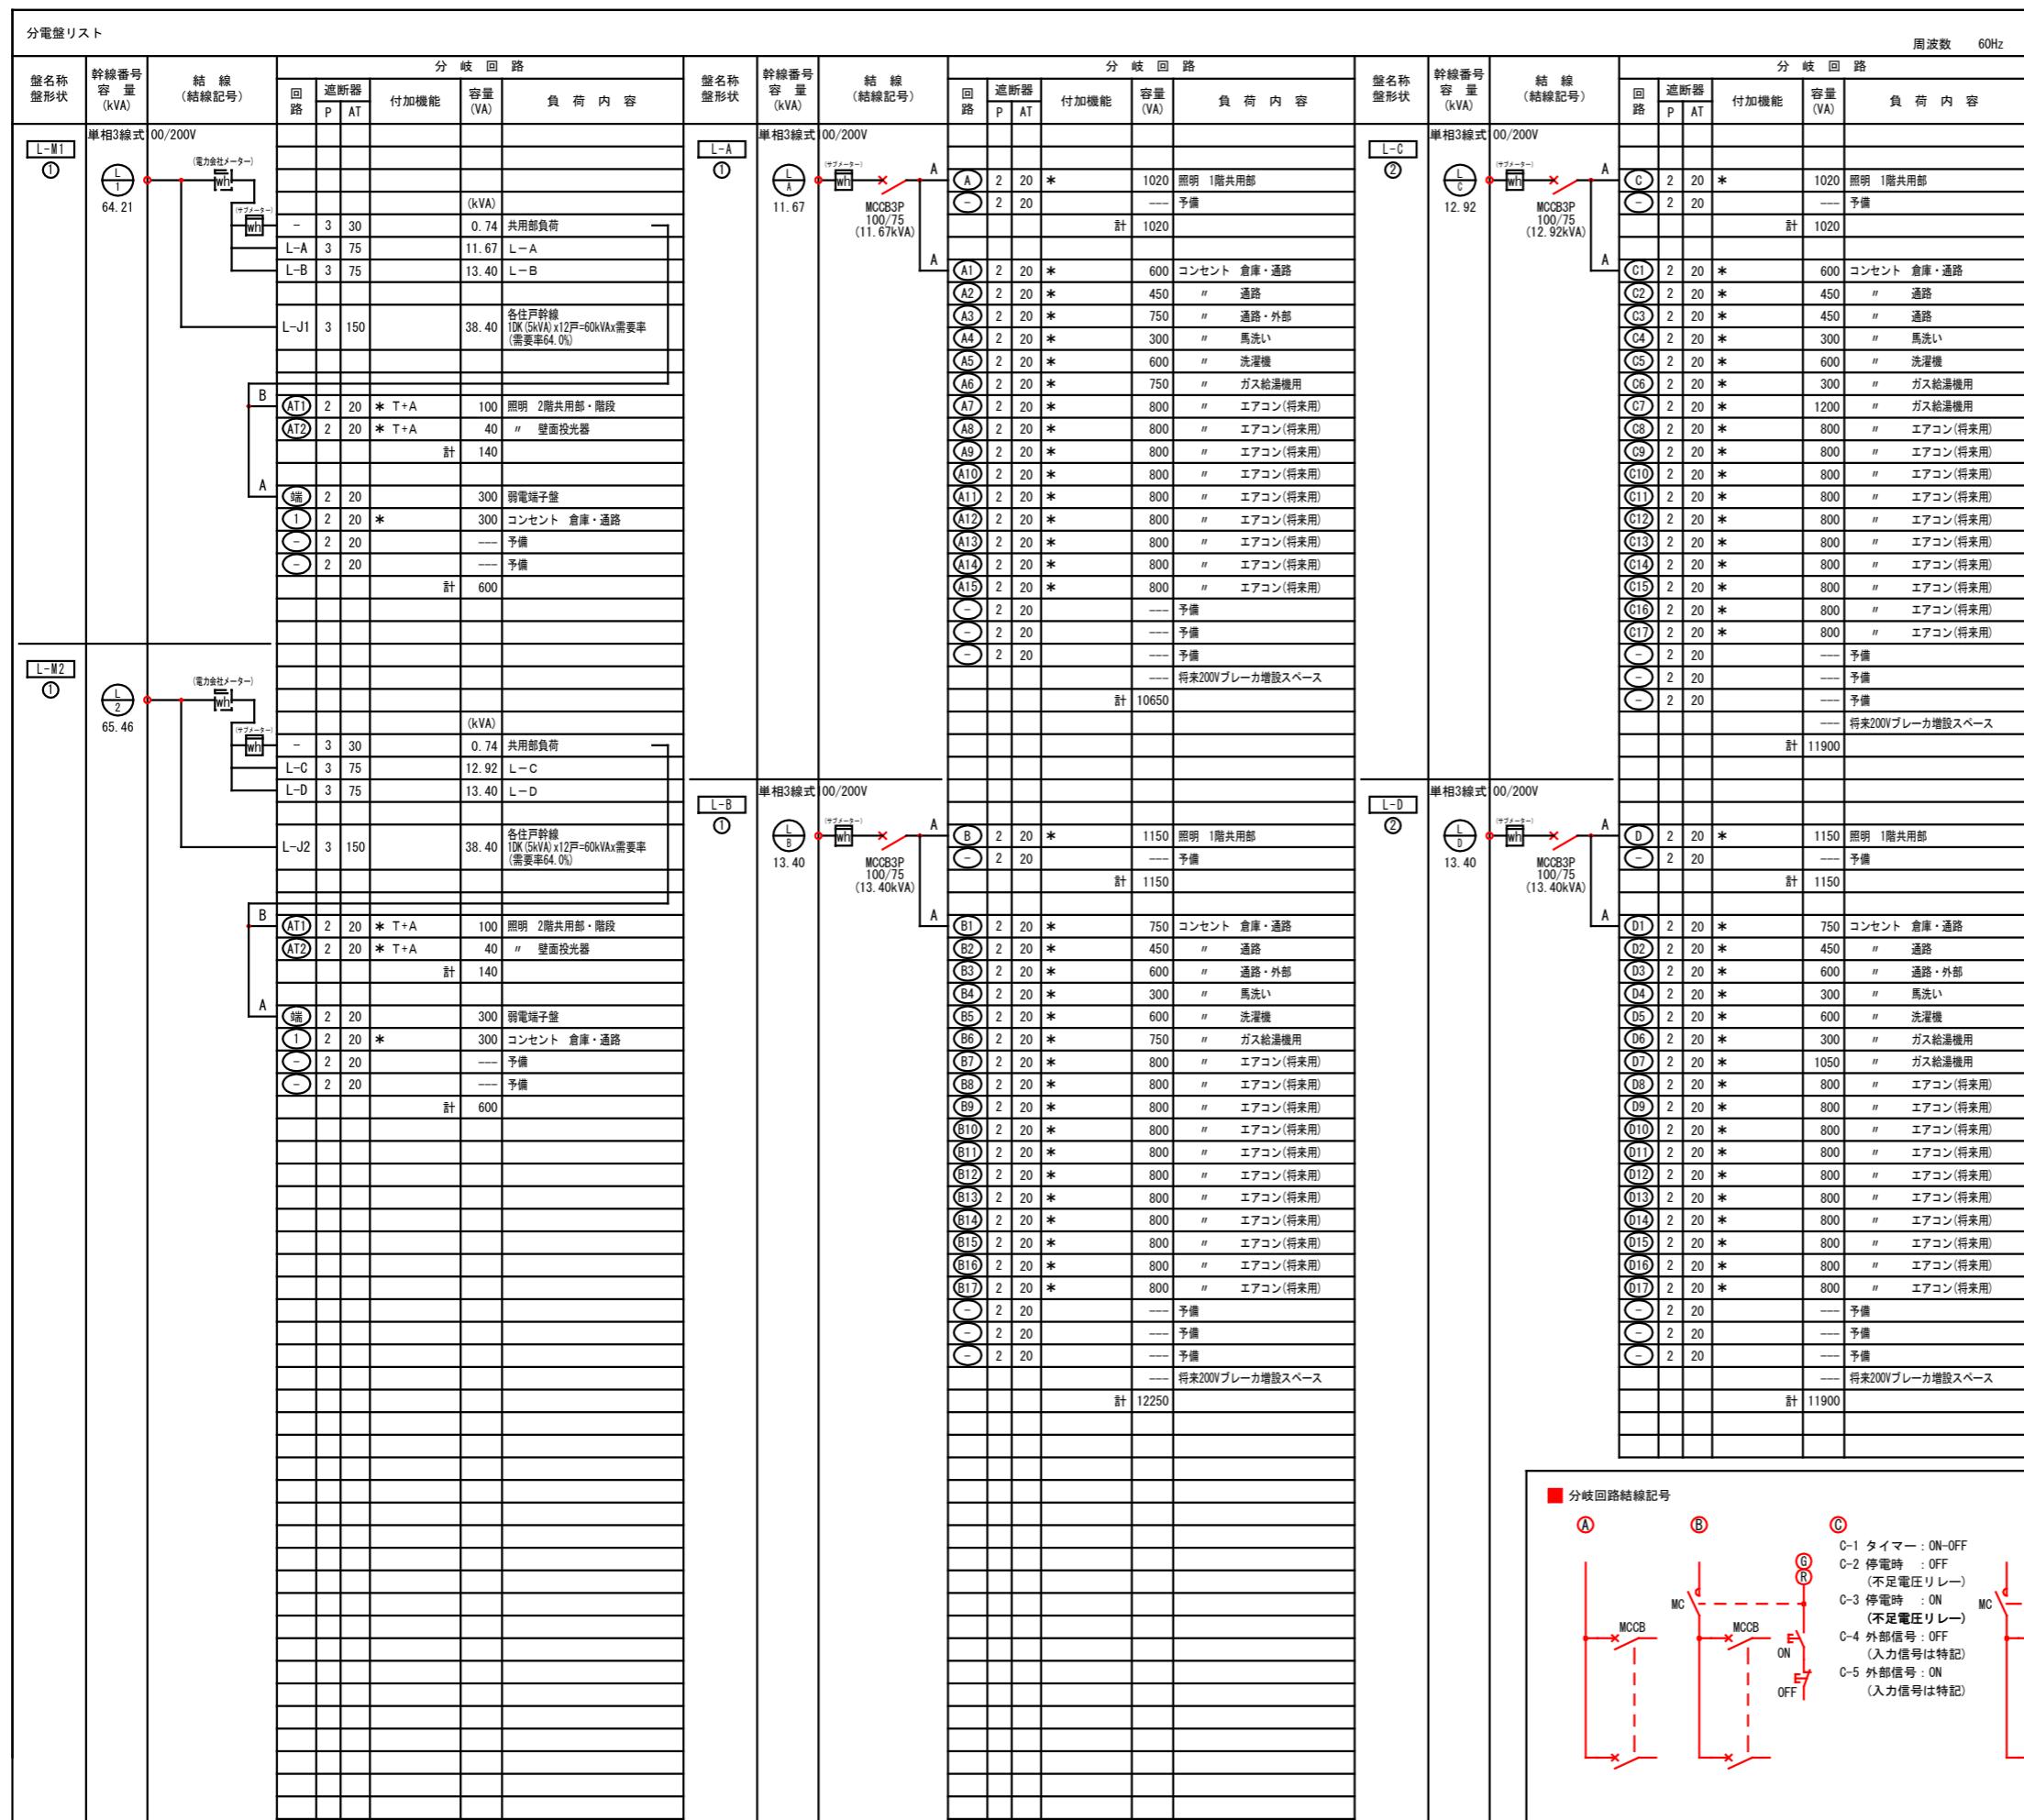


桂 皇 倉 地 方 舊 馬 組 合

工事名	厩舎(岐南第3区画)新築工事		
種別	岐南3区画 分電盤結線図(1)		図面番号 E07 / E31
縮尺	NS	作成年月	令和7年12月
設計者	Ai 設計室 有限会社		
一級建築士氏名印	大臣登録244782号 杉山 雅章 印		

A	一体型LEDベースライト 40形 露出型 3,200 lmタイプ	B	一体型LEDベースライト 40形 露出型 6,900 lmタイプ	C	一体型LEDベースライト 40形 露出型 3,200 lmタイプ	D	一体型LEDベースライト 40形 露出型 5,200 lmタイプ	E	軒下用ダウンライト 100形 埋込型 970 lmタイプ	F	LEDシーリングライト 30形丸形蛍光灯1灯器具相当 直付／壁付型 956 lmタイプ	G	一体型LEDベースライト 40形 露出型 6,900 lmタイプ										
	電圧100~242V 本体:鏡板(白色粉体塗装) ガラス:ガラス(ホリカホネト(乳白) 昼白色(5000K))		電圧100~242V 本体:鏡板(白色粉体塗装) ガラス:ガラス(ホリカホネト(乳白) 昼白色(5000K))		電圧100~242V 防湿型・防雨型 本体:亜鉛鏡板(クロマリ-・高反射白色粉体塗装) 防湿型・防雨型ガラス:ホリカホネト(乳白)+アクリルコーティング 昼白色(5000K))		電圧100~242V 防湿型・防雨型 本体:亜鉛鏡板(クロマリ-・高反射白色粉体塗装) 防湿型・防雨型ガラス:ホリカホネト(乳白)+アクリルコーティング 昼白色(5000K))		軒下用(防雨型) 電圧100~242V 反射板(上部):ガラス(ガラス) 枠:鏡板(ガラスや消し仕上) ガラス:アクリル(透明)、埋込穴:φ150		電圧100V (防雨型) アラミック(ガラス) ガラス:アクリル(乳白)		電圧100~242V 防湿型・防雨型 本体:亜鉛鏡板(クロマリ-・高反射白色粉体塗装) 防湿型・防雨型ガラス:ホリカホネト(乳白)+アクリルコーティング 昼白色(5000K))										
	LSS9-4-30(公共施設型番)		LSS9-4-65(公共施設型番)		XIW432AENZLE9(参考品番)		XIW452AENZLE9(参考品番)		LRS1RP-08(公共施設型番)		LGW51705WCF1(参考品番)		XIW462AENZLE9(参考品番)										
H	LED高演色ミラーライト 壁掛型 1,350 lmタイプ	I	LEDダウンライト 60形 埋込型 610 lmタイプ	J	LEDダウンライト 100形 埋込型 1,045 lmタイプ	K	LEDダウンライト 150形 埋込型 1,695 lmタイプ	L	LEDシーリングライト 天井直付型 4,299 lmタイプ	M	LEDポーチライト 天井直付型 300 lmタイプ	N	LED防犯灯 壁付型 730 lmタイプ										
	電圧100V 防湿型・防雨型 ガラス:ガラス(乳白) ガラス:ガラス(ガラスや消し) 壁面(横向け)取付専用 昼白色(5000K))		電圧100~242V 拡散タイプ 反射板(上部):ガラス(ガラス) 反射板(下部):鏡板(ガラスや消し仕上) 枠:鏡板(ガラスや消し仕上)、埋込穴φ100 昼白色(5000K))		電圧100~242V 拡散タイプ 反射板(上部):ガラス(ガラス) 反射板(下部):鏡板(ガラスや消し仕上) 枠:鏡板(ガラスや消し仕上)、埋込穴φ100 昼白色(5000K))		電圧100~242V 拡散タイプ 反射板(上部):ガラス(ガラス) 反射板(下部):鏡板(ガラスや消し仕上) 枠:鏡板(ガラスや消し仕上)、埋込穴φ100 昼白色(5000K))		電圧100V ガラス:ガラス(乳白) ガラス:ガラス(消し) 昼白色(6500K)/電球色(2700K)		電圧100V ガラス:アクリル(透明・内面白塗装) 本体:ASA樹脂(ケーブル) 前面ガラス:アクリル 保護等級:IP44、雷サージ15kV 昼白色、5500K												
	NNN13510LE1(参考品番)		XND0639WNLE9(参考品番)		XND1069WNLE9(参考品番)		XND1569WNLE9(参考品番)		LGC31104(参考品番)		LGWC80315KLE1(参考品番)		NNY20338LE1(参考品番)										
O	一体型LEDベースライト 20形 露出型 1,600 lmタイプ																						
	電圧100~242V 防湿型・防雨型 本体:ガラス(高反射白色粉体塗装) 防湿型・防雨型ガラス:ホリカホネト(乳白)+アクリルコーティング 昼白色(5000K))																						
	XIW213AENZLE9(参考品番)																						


岐阜県地方競馬組合			
工事名	厩舎(岐南第3区画)新築工事		
種別	岐南3区画 照明器具姿圖	図面番号	E09 / E31
縮尺	NS	作成年月	令和7年12月
設計者	Ai設計室 有限会社 一級建築士氏名印		
	大臣登録244782号 杉山 雅章 印		

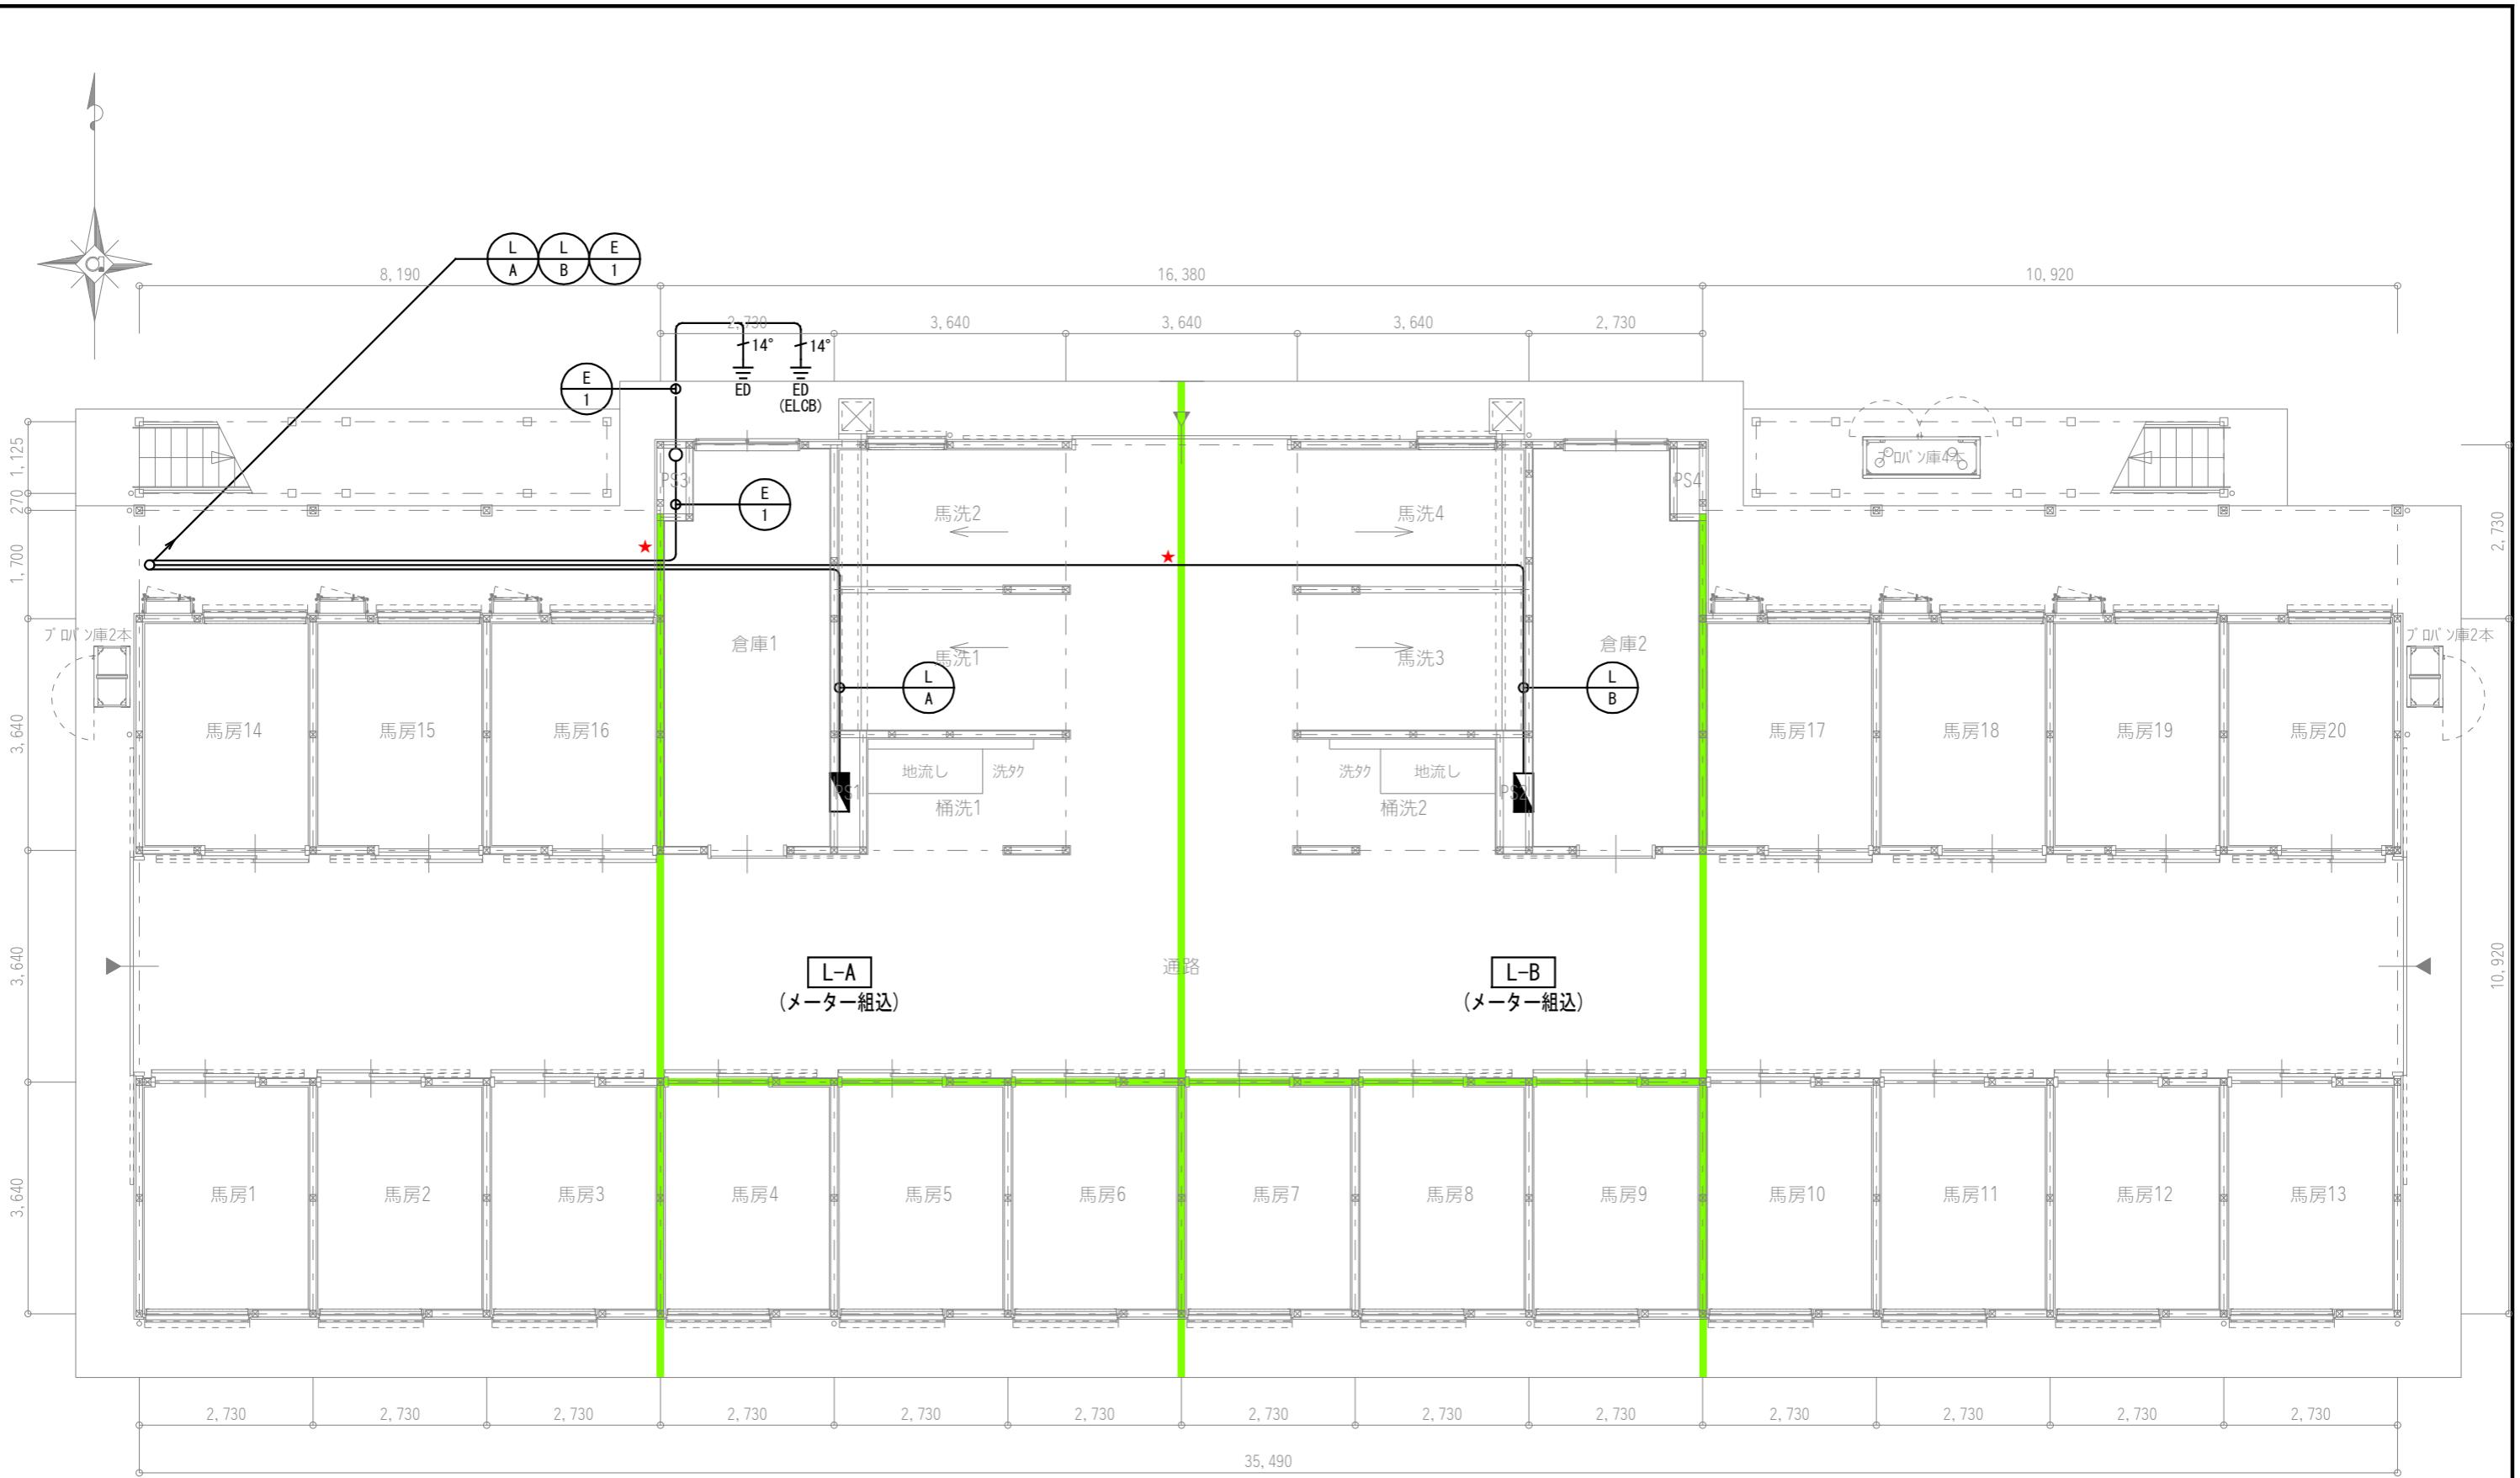

凡例	
記号	名称
★	区画貫通処理
[注記] 各ケーブルサイズは幹線系統図参照とする。	

岐南3区画 厥舍1-31(33) 1階平面図 1/100

岐阜県地方競馬組合	工事名			厩舎(岐南第3区画)新築工事	
種別	岐南3区画 厩舎1-31(33)	幹線設備	1階平面図	図面番号	E10 / E31
縮尺	1/100	作成年月	令和7年12月		
設計者		Ai 設計室 有限会社		一級建築士氏名印	大臣登録244782号 杉山 雅章 印

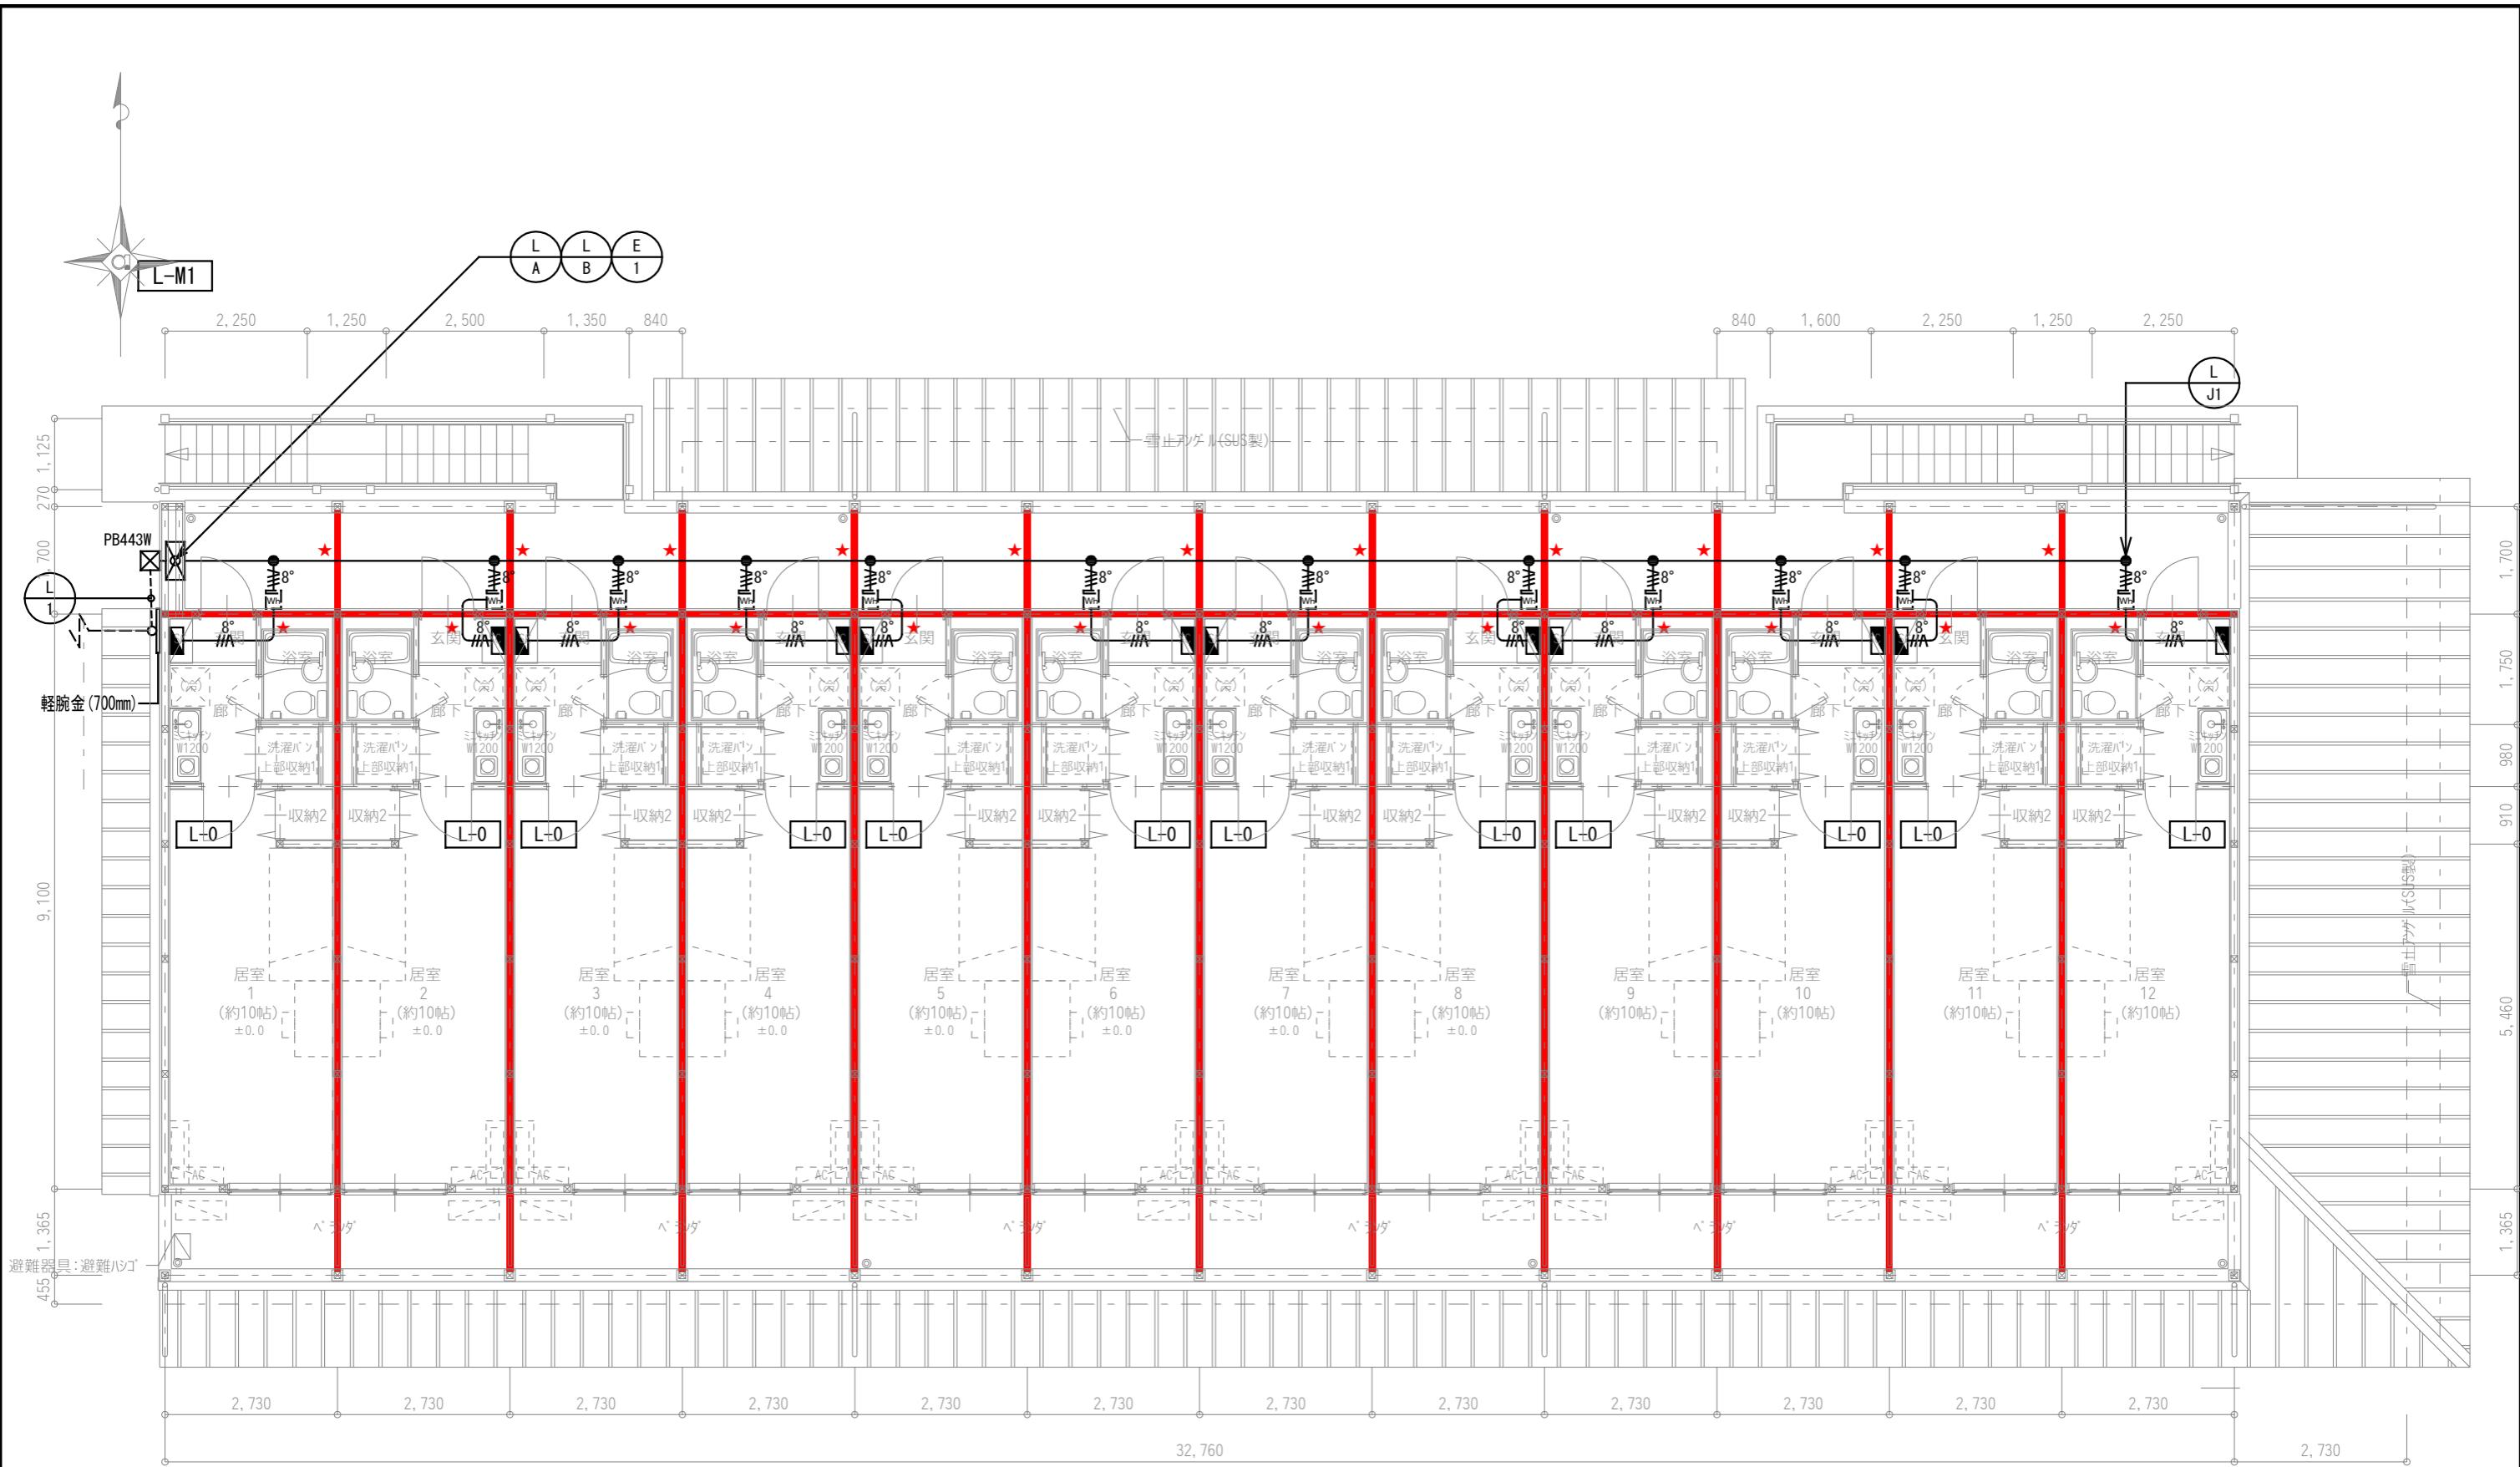


凡例	
記号	名称
★	区画貫通処理
[注記] 各ケーブルサイズは幹線系統図参照とする。	
記号	名称
■ PB443W	ブルボックス SS-400x400x300 SUS-WP

岐南3区画 厥舎1-31(33) 2階平面図 1/100

凡例	
記号	名称
■ PB443W	ブルボックス SS-400x400x300 SUS-WP

岐阜県地方競馬組合	
工事名	厩舎(岐南第3区画)新築工事
種別	岐南3区画 厩舎1-31(33) 幹線設備 2階平面図
縮尺	1/100
設計者	Ai 設計室 有限会社 一級建築士氏名印 大臣登録244782号 杉山 雅章 印

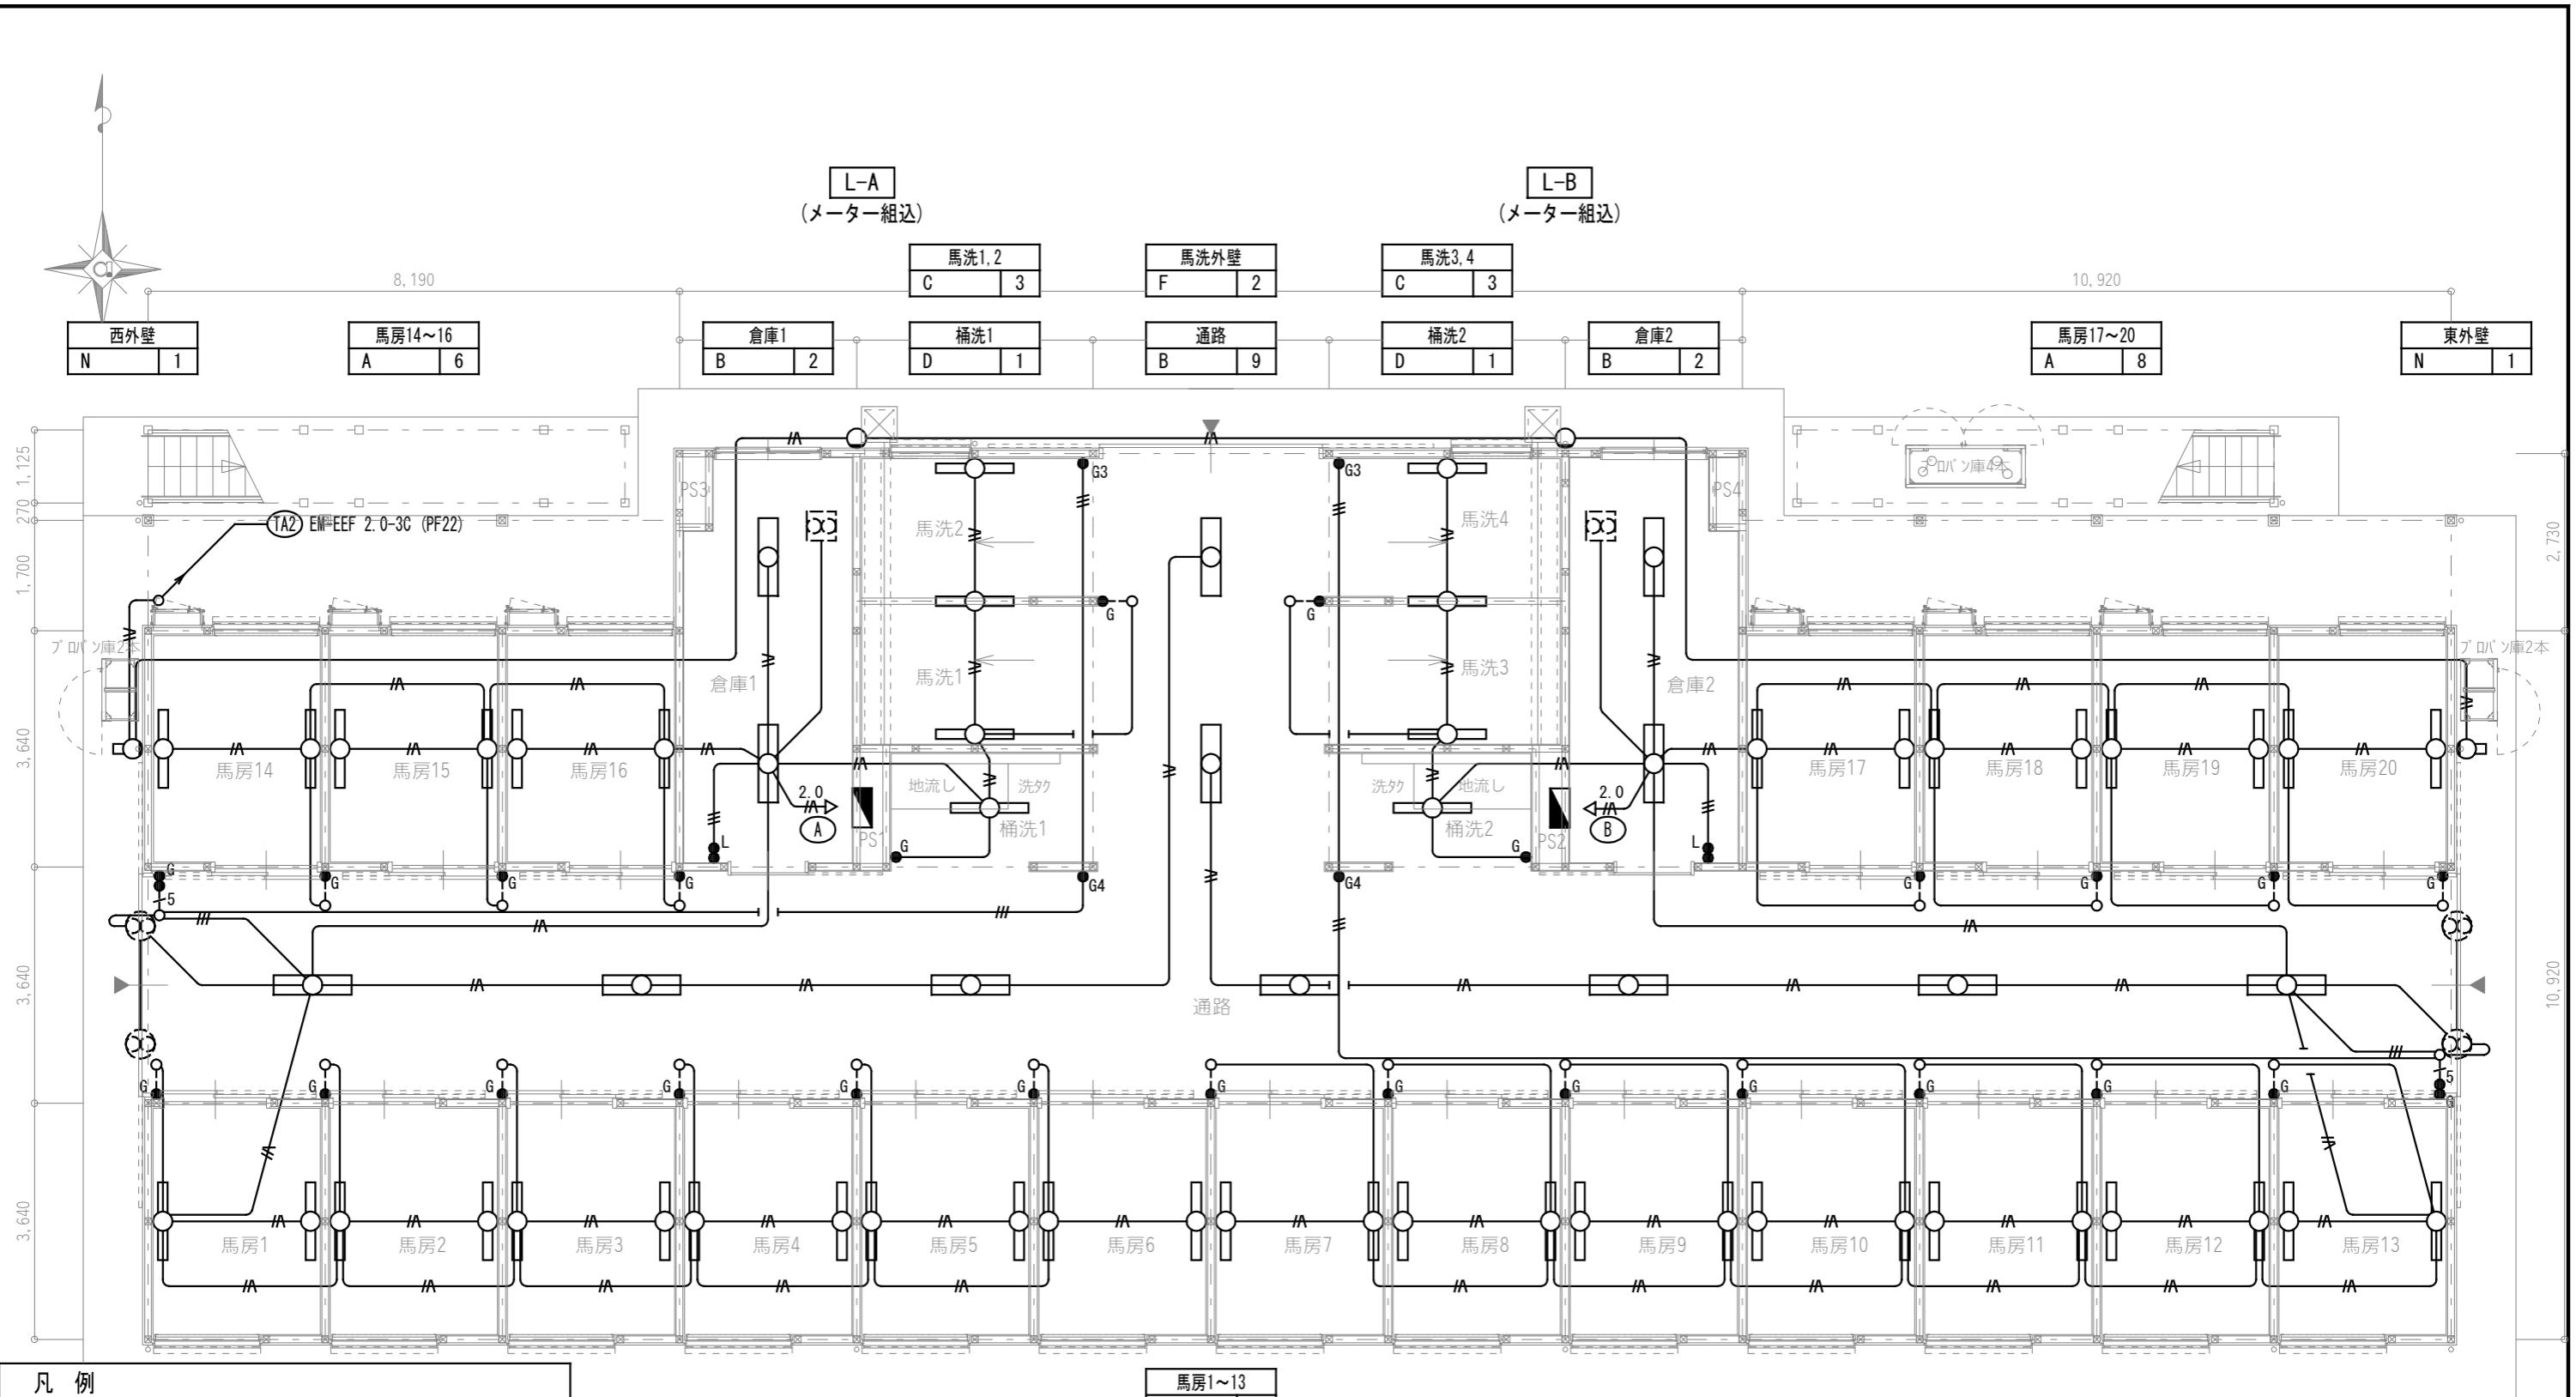

凡 例	
記 号	名 称
	電灯分電盤 (分電盤結線図参照)
● G	タンプラスイッチ 1P15Ax1(ガード扉付 鋼板製)
● G3	タンプラスイッチ 3W15Ax1(ガード扉付 鋼板製)
● G4	タンプラスイッチ 4W15Ax1(ガード扉付 鋼板製)
● G	タンプラスイッチ 3W15Ax1, 1P4Ax1 確認表示灯付 (ガード扉付 鋼板製)
● L	タンプラスイッチ 1P15Ax1, 1P4Ax1 確認表示灯付
● EES	自動点滅器


[注記] 図中明記無き配管配線は下記とする

- | | | | | | |
|-----|------------------|--------|-----|-----|--------|
| — | — | EM-EEF | 1.6 | -2C | (PF16) |
| --- | — | EM-EEF | 1.6 | -3C | (PF22) |
| —○— | — | EM-IE | 1.6 | x2 | (E19) |
| —○— | — ⁵ | EM-IE | 1.6 | x5 | (E19) |
| — | — ^{2.0} | EM-EFF | 2.0 | -3C | (PF22) |

但し、天井内はケーブル工事とする。

岐南3区画 倉庫1-31(33) 1階平面図


岐 阜 県 地 方 競 馬 組 合				
工事名	厩舎(岐南第3区画)新築工事			
種 別	岐南3区画 厩舎1-31(33) 電灯設備 1階平面図		図面番号	E12 / E31
縮 尺	1/100	作成年月	令和7年12月	
設計者	Ai 設 計 室 有 限 会 社			
一級建築士氏名印	大臣登録244782号 杉山 雅章 印			

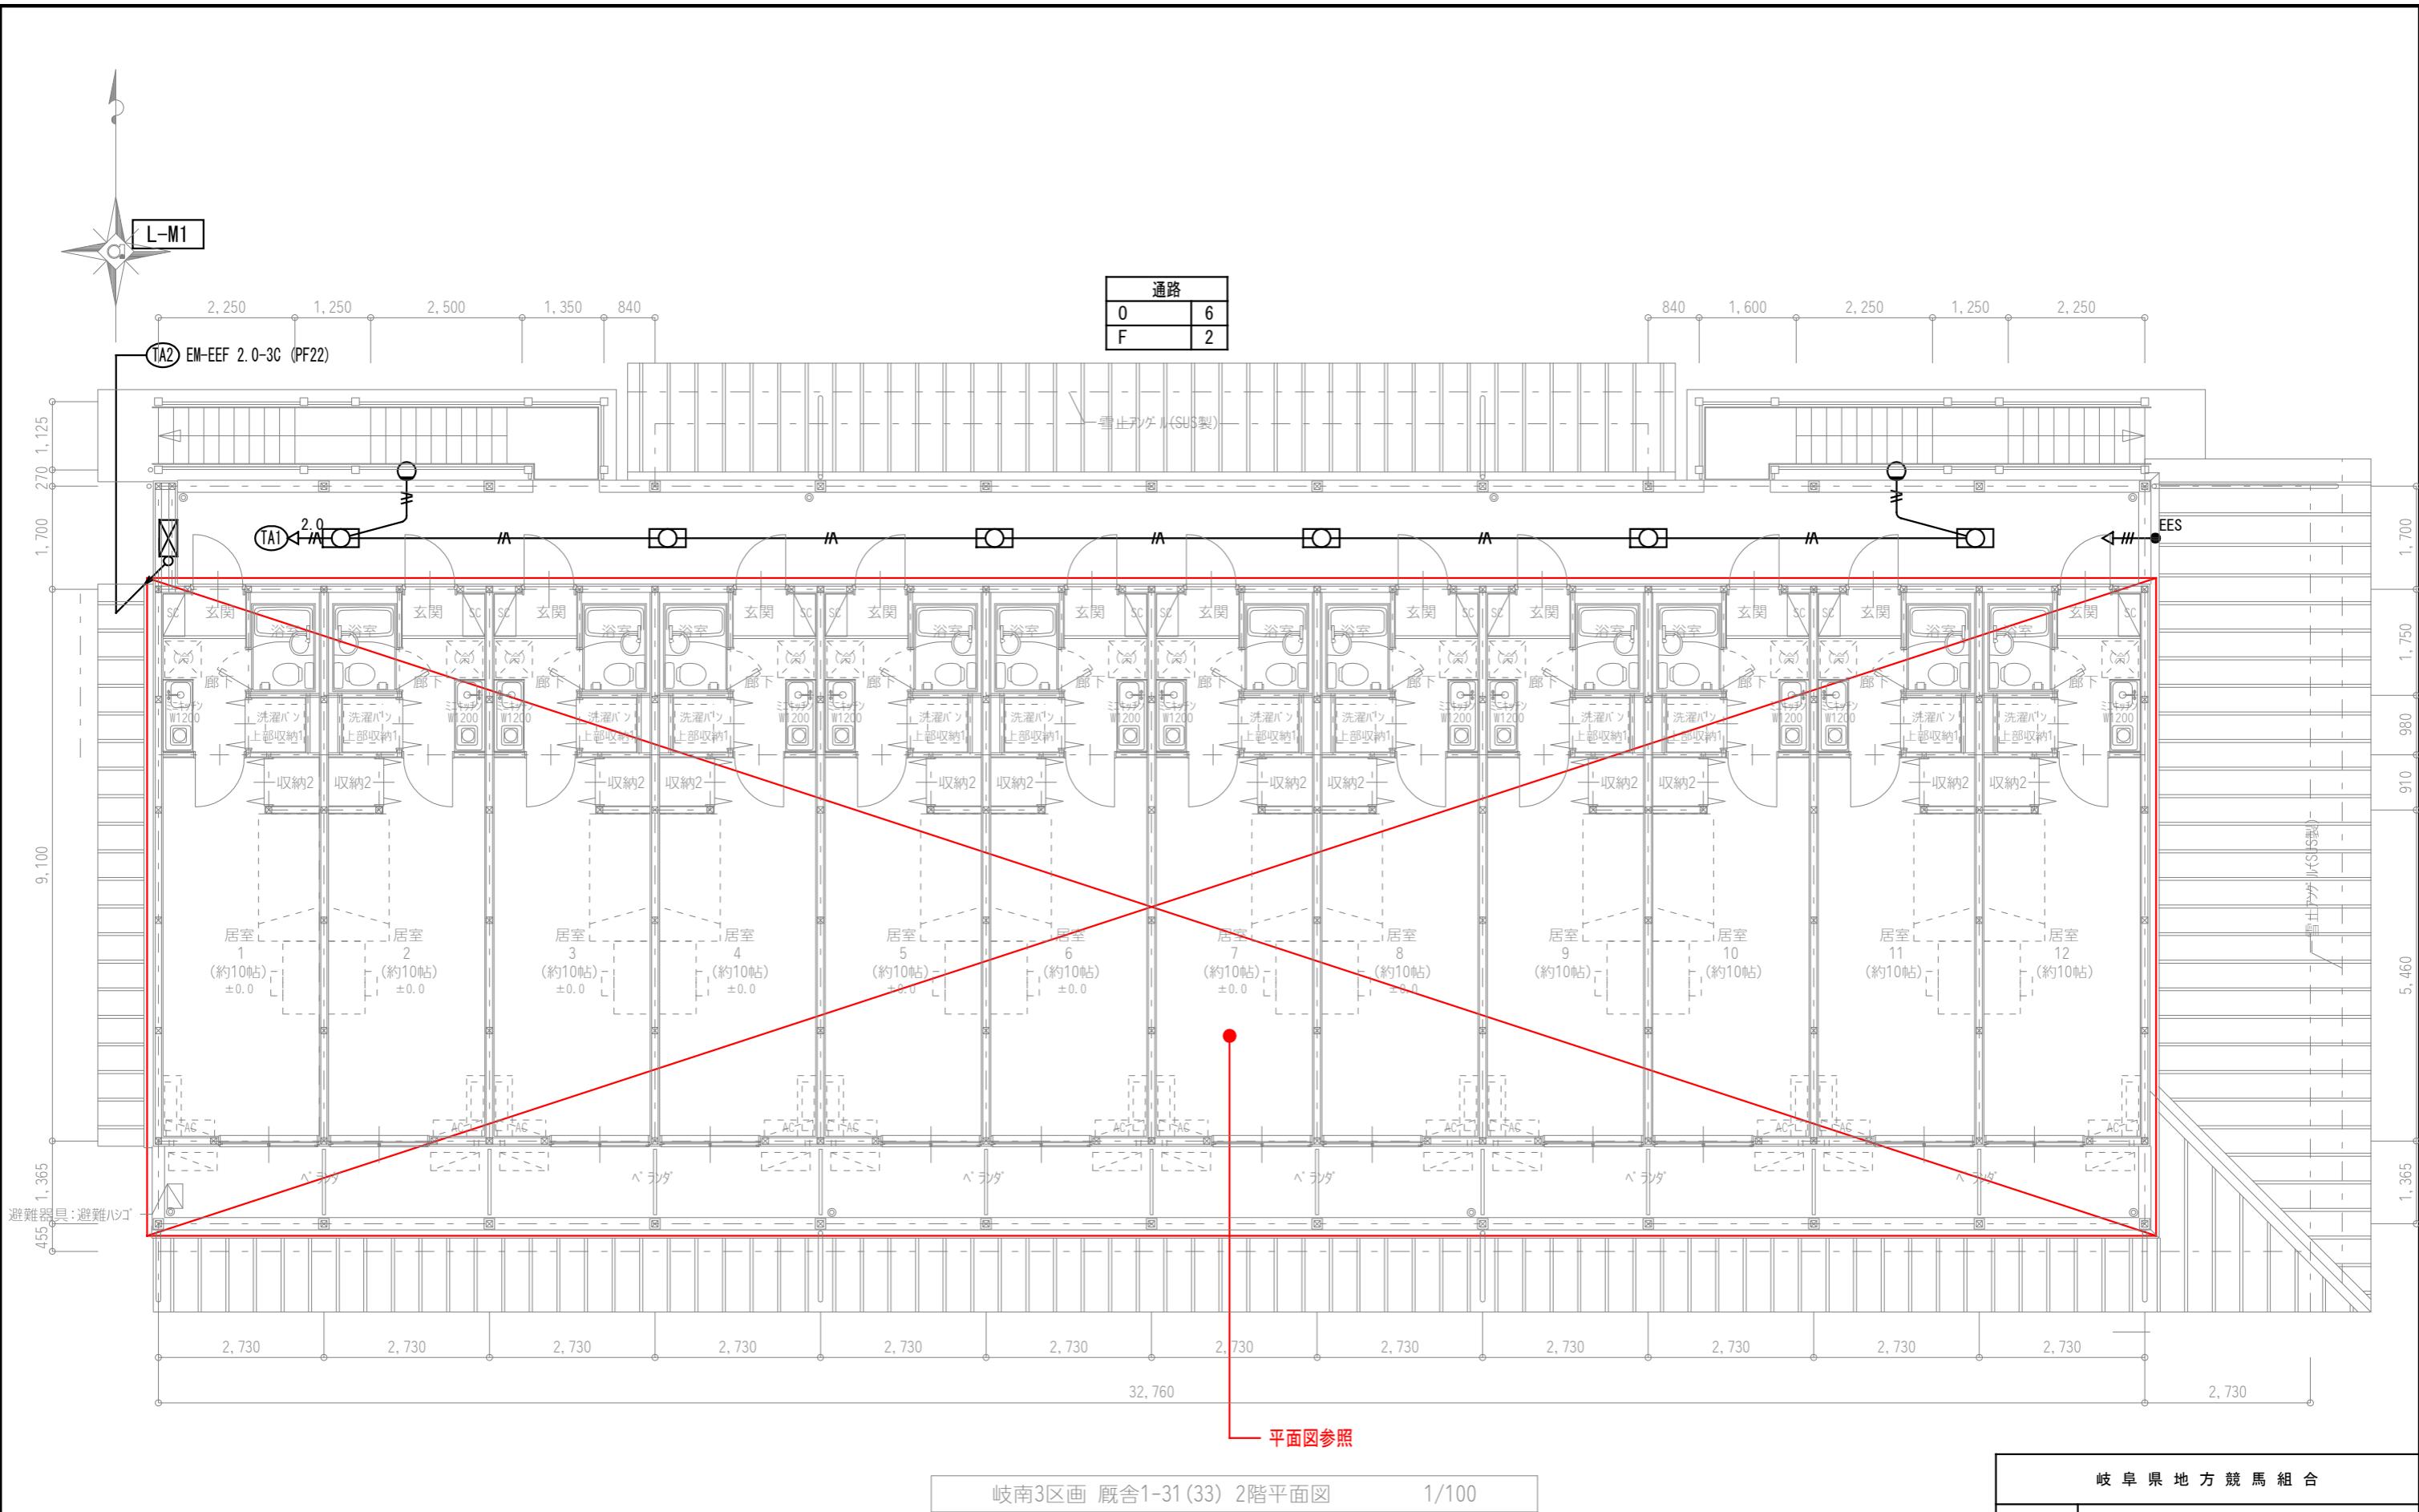

岐南3区画 厩舎1-31(33) 2階平面図

1/100

岐阜県地方競馬組合	
工事名	厩舎(岐南第3区画)新築工事
種別	岐南3区画 厩舎1-31(33) 電灯設備 2階平面図
縮尺	1/100
設計者	Ai 設計室 有限会社
一級建築士氏名印	大臣登録244782号 杉山 雅章 印

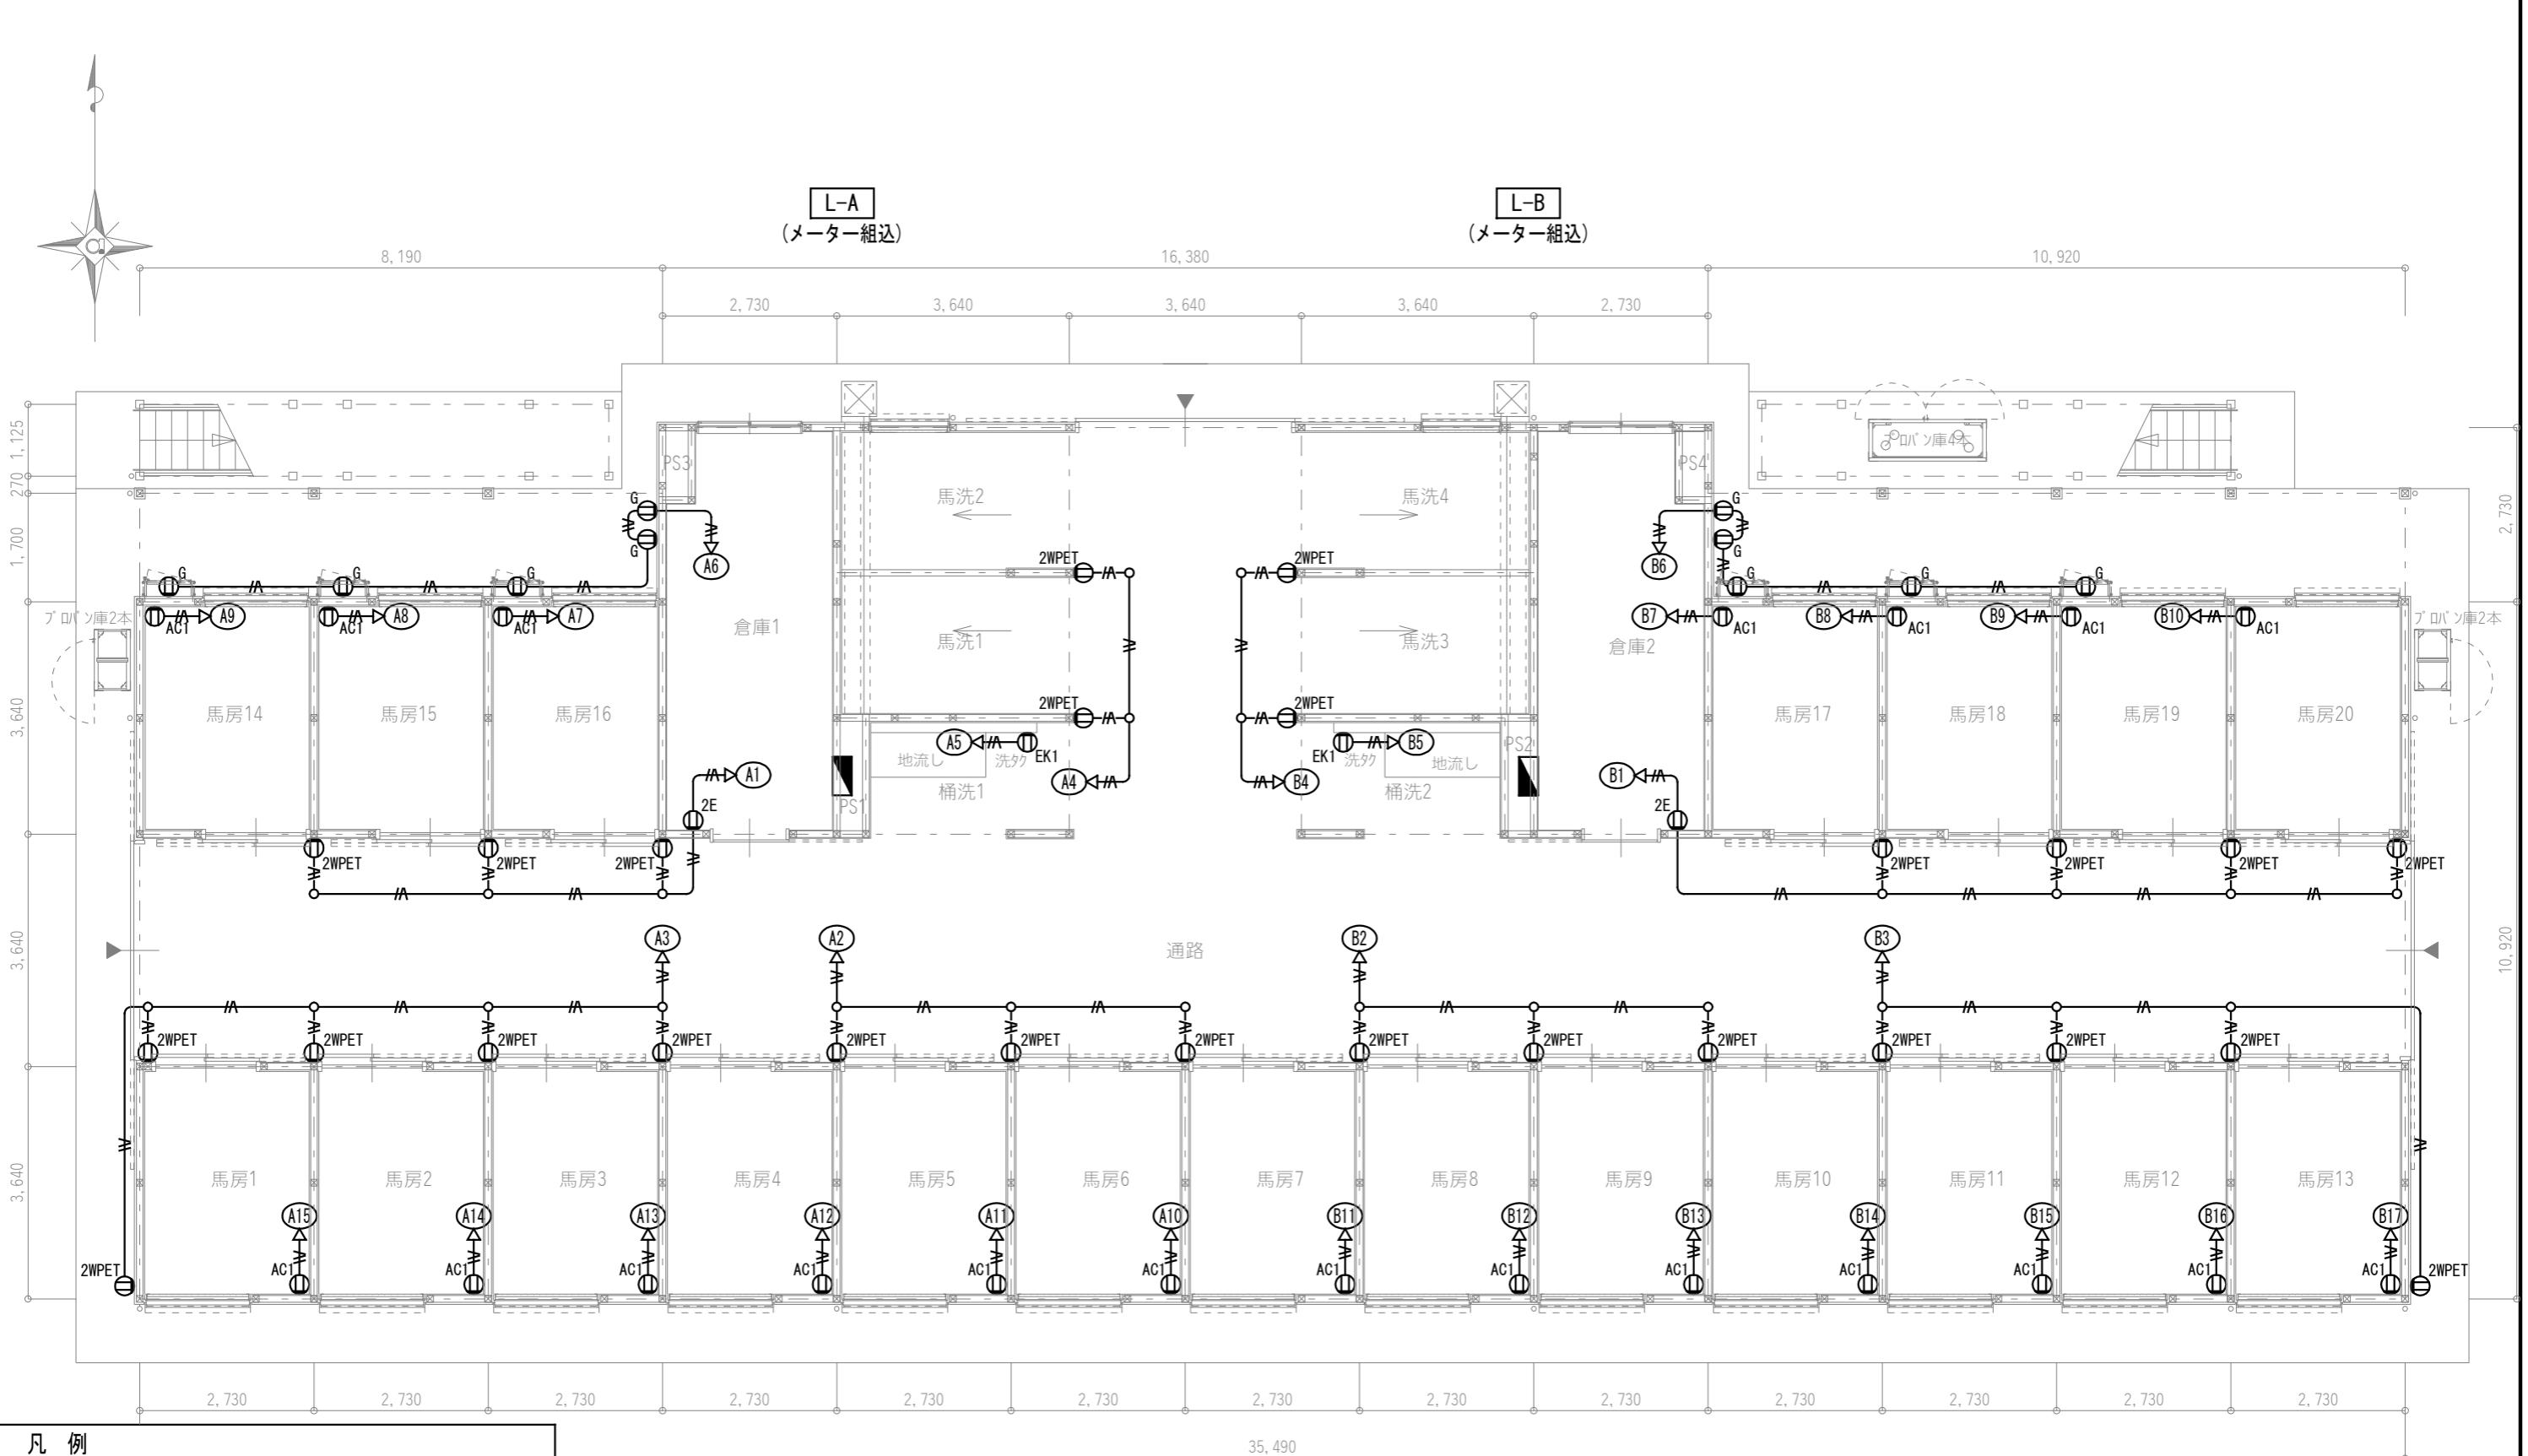


凡 例	
記 号	名 称
① 2E	埋込コンセント 2P15A E付 x2
① EK1	埋込コンセント 2P15Ax1, ET付 洗濯機 1φ100V 600W
① AC1	埋込コンセント 2P15Ax1, ET付 壁掛型エアコン(将来用) 1φ100V 800W
① G	埋込コンセント 2P15Ax1, ET付 ガス給湯機 1φ100V 150W
① 2WPET	防水コンセント 2P15Ax2, ET付

[注記] 図中明記無き配管配線は下記とする。
 —■— EM-EEF 2.0-3C (PF22)
 -○- EM-IE 2.0x3 (E19)

但し、天井内はケーブル工事とする。

岐南3区画 厥舍1-31(33) 1階平面図 1/100

岐 阜 県 地 方 競 馬 組 合			
工事名	厩舎(岐南第3区画)新築工事		
種 別	岐南3区画 厩舎1-31(33) コンセント設備	図面番号	E14 / E31
縮 尺	1/100	作成年月	令和7年12月
設計者	Ai 設計室 有限会社 一級建築士氏名印		
	大臣登録244782号 杉山 雅章 印		

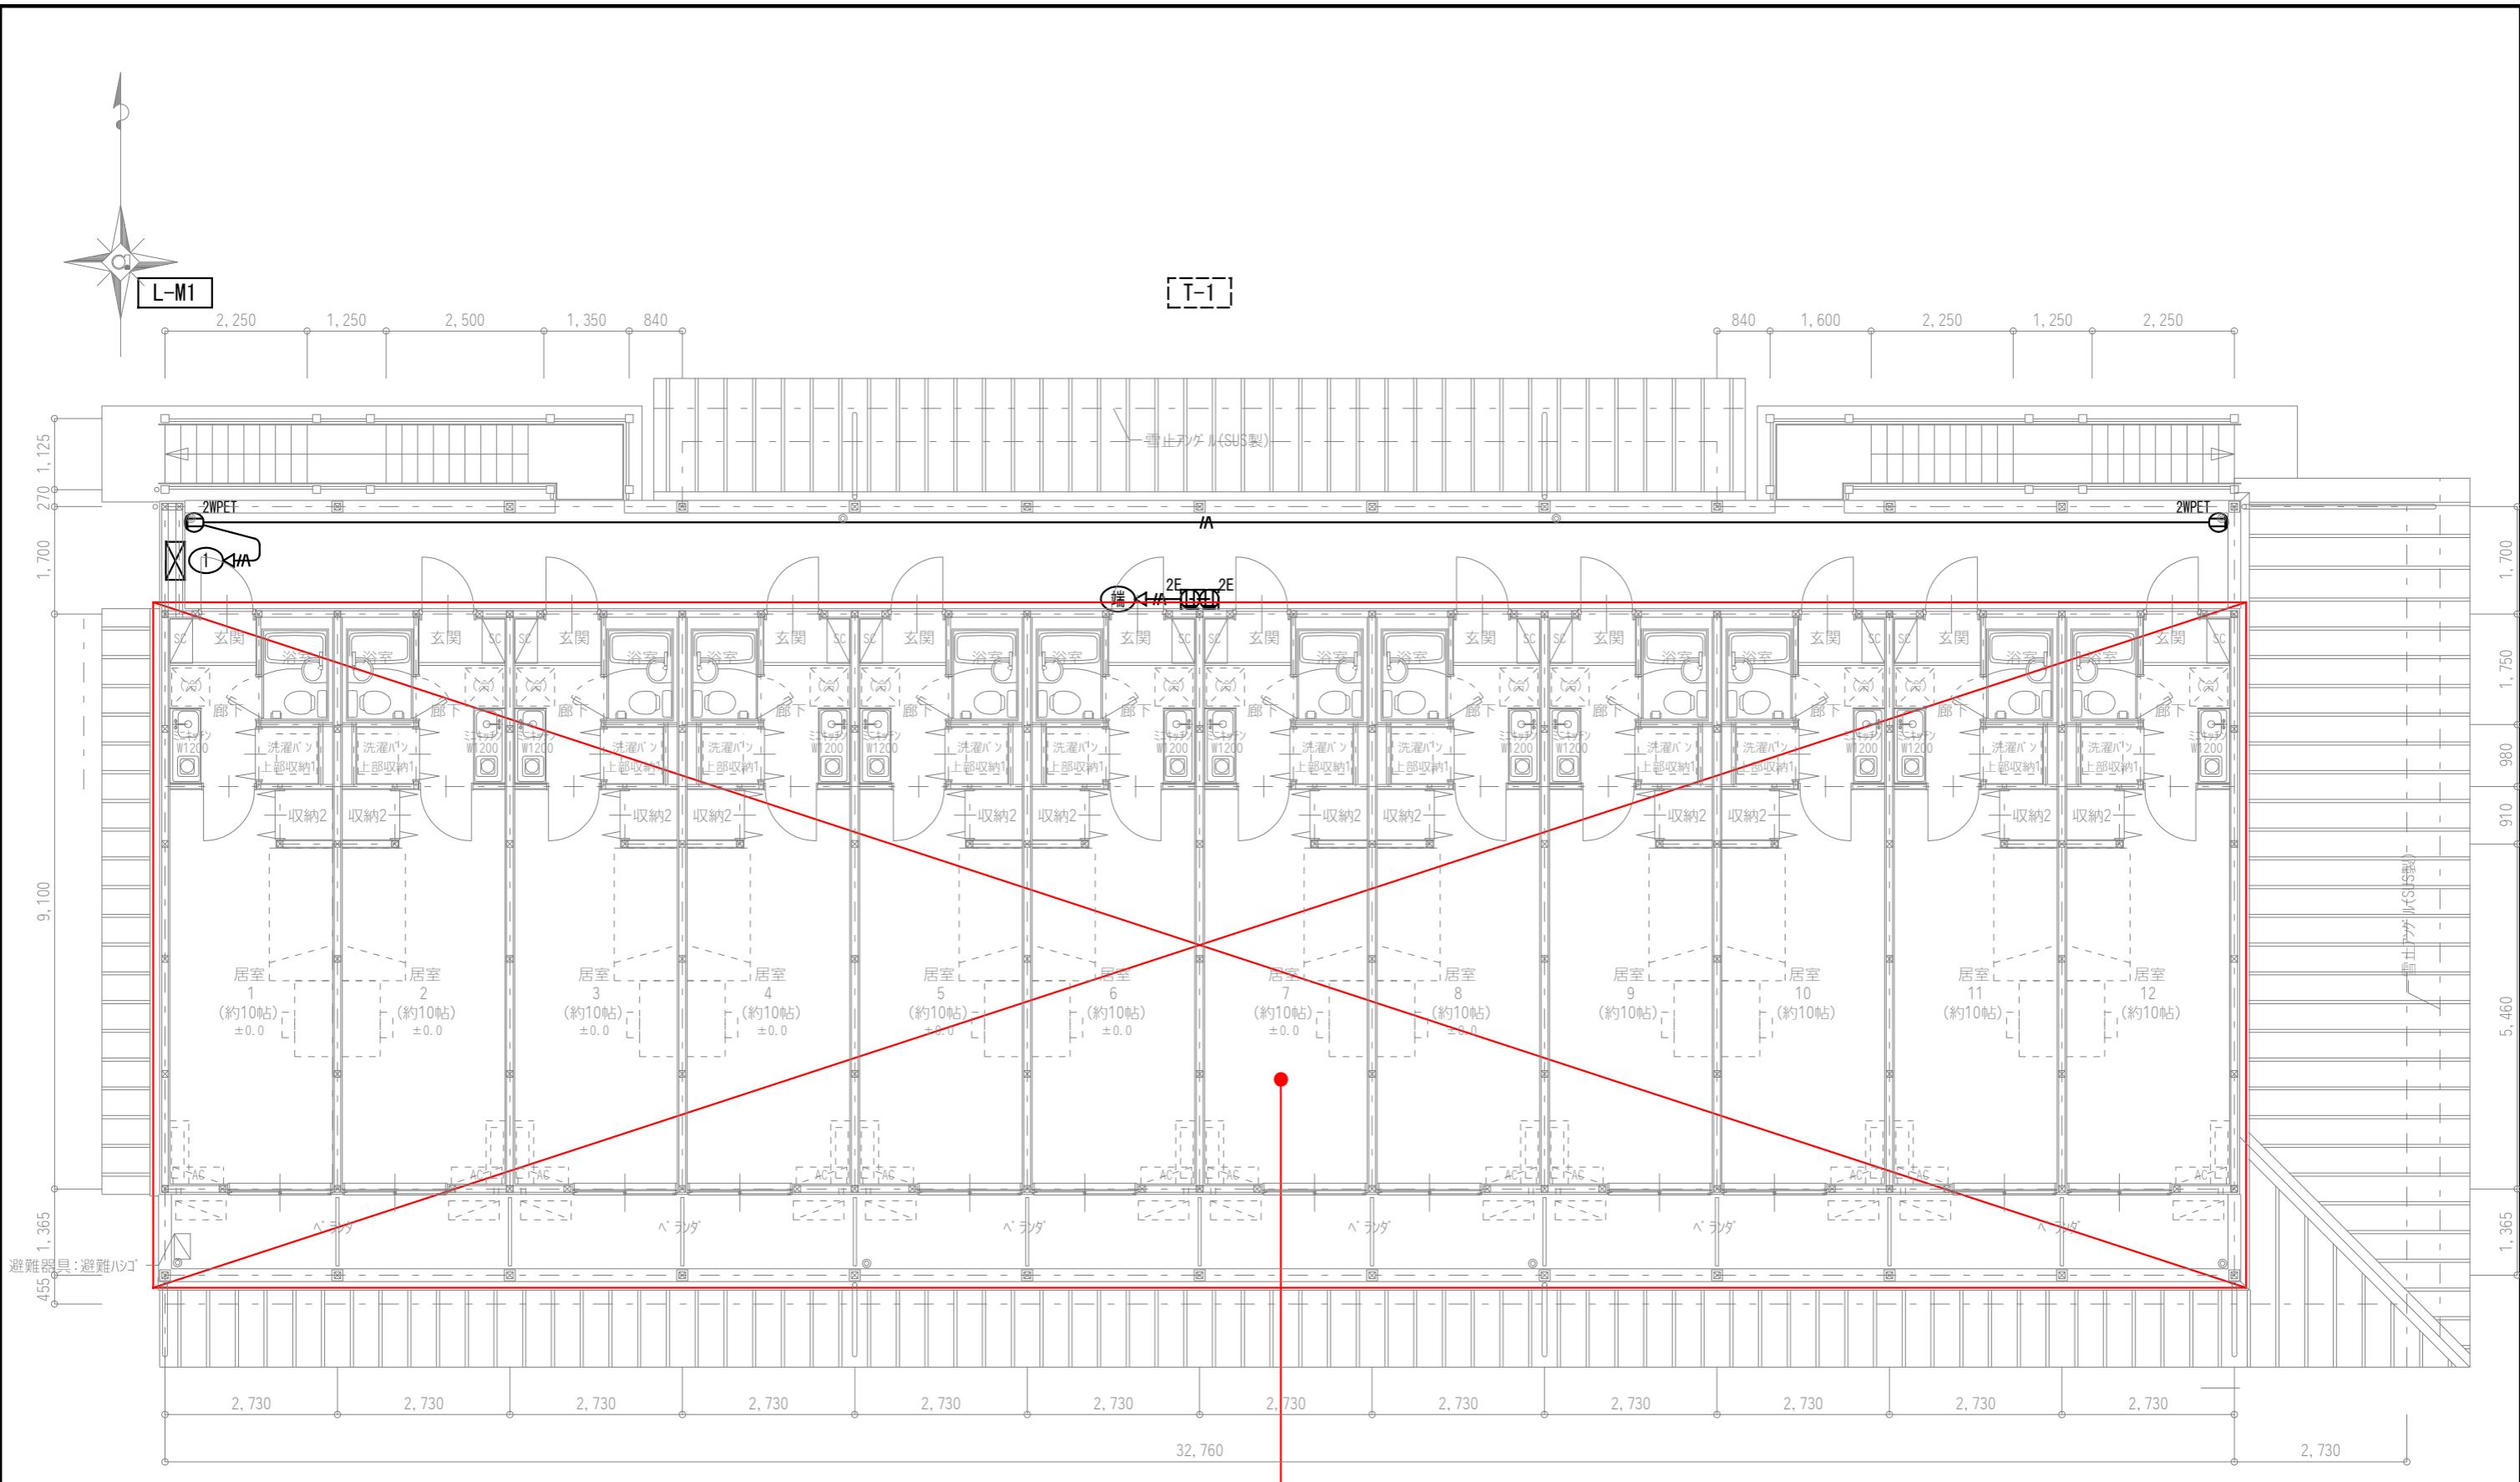

凡 例	
記 号	名 称
①2E	埋込コンセント 2P15A E付 x2
①2WPET	防水コンセント 2P15Ax2, ET付

[注記] 図中明記無き配管配線は下記とする。


—A— EM-EEF 2.0-3C (PF22)

但し、天井内はケーブル工事とする。

岐南3区画 厥舍1-31(33) 2階平面図

1/100

岐 阜 県 地 方 競 馬 組 合	
工事名	厩舎(岐南第3区画)新築工事
種 別	岐南3区画 厩舎1-31(33) コンセント設備 2階平面図
縮 尺	1/100
設計者	Ai 設 計 室 有 限 会 社 一級建築士氏名印 大臣登録244782号 杉山 雅章 印
	E15 / E31 作成年月 令和7年12月

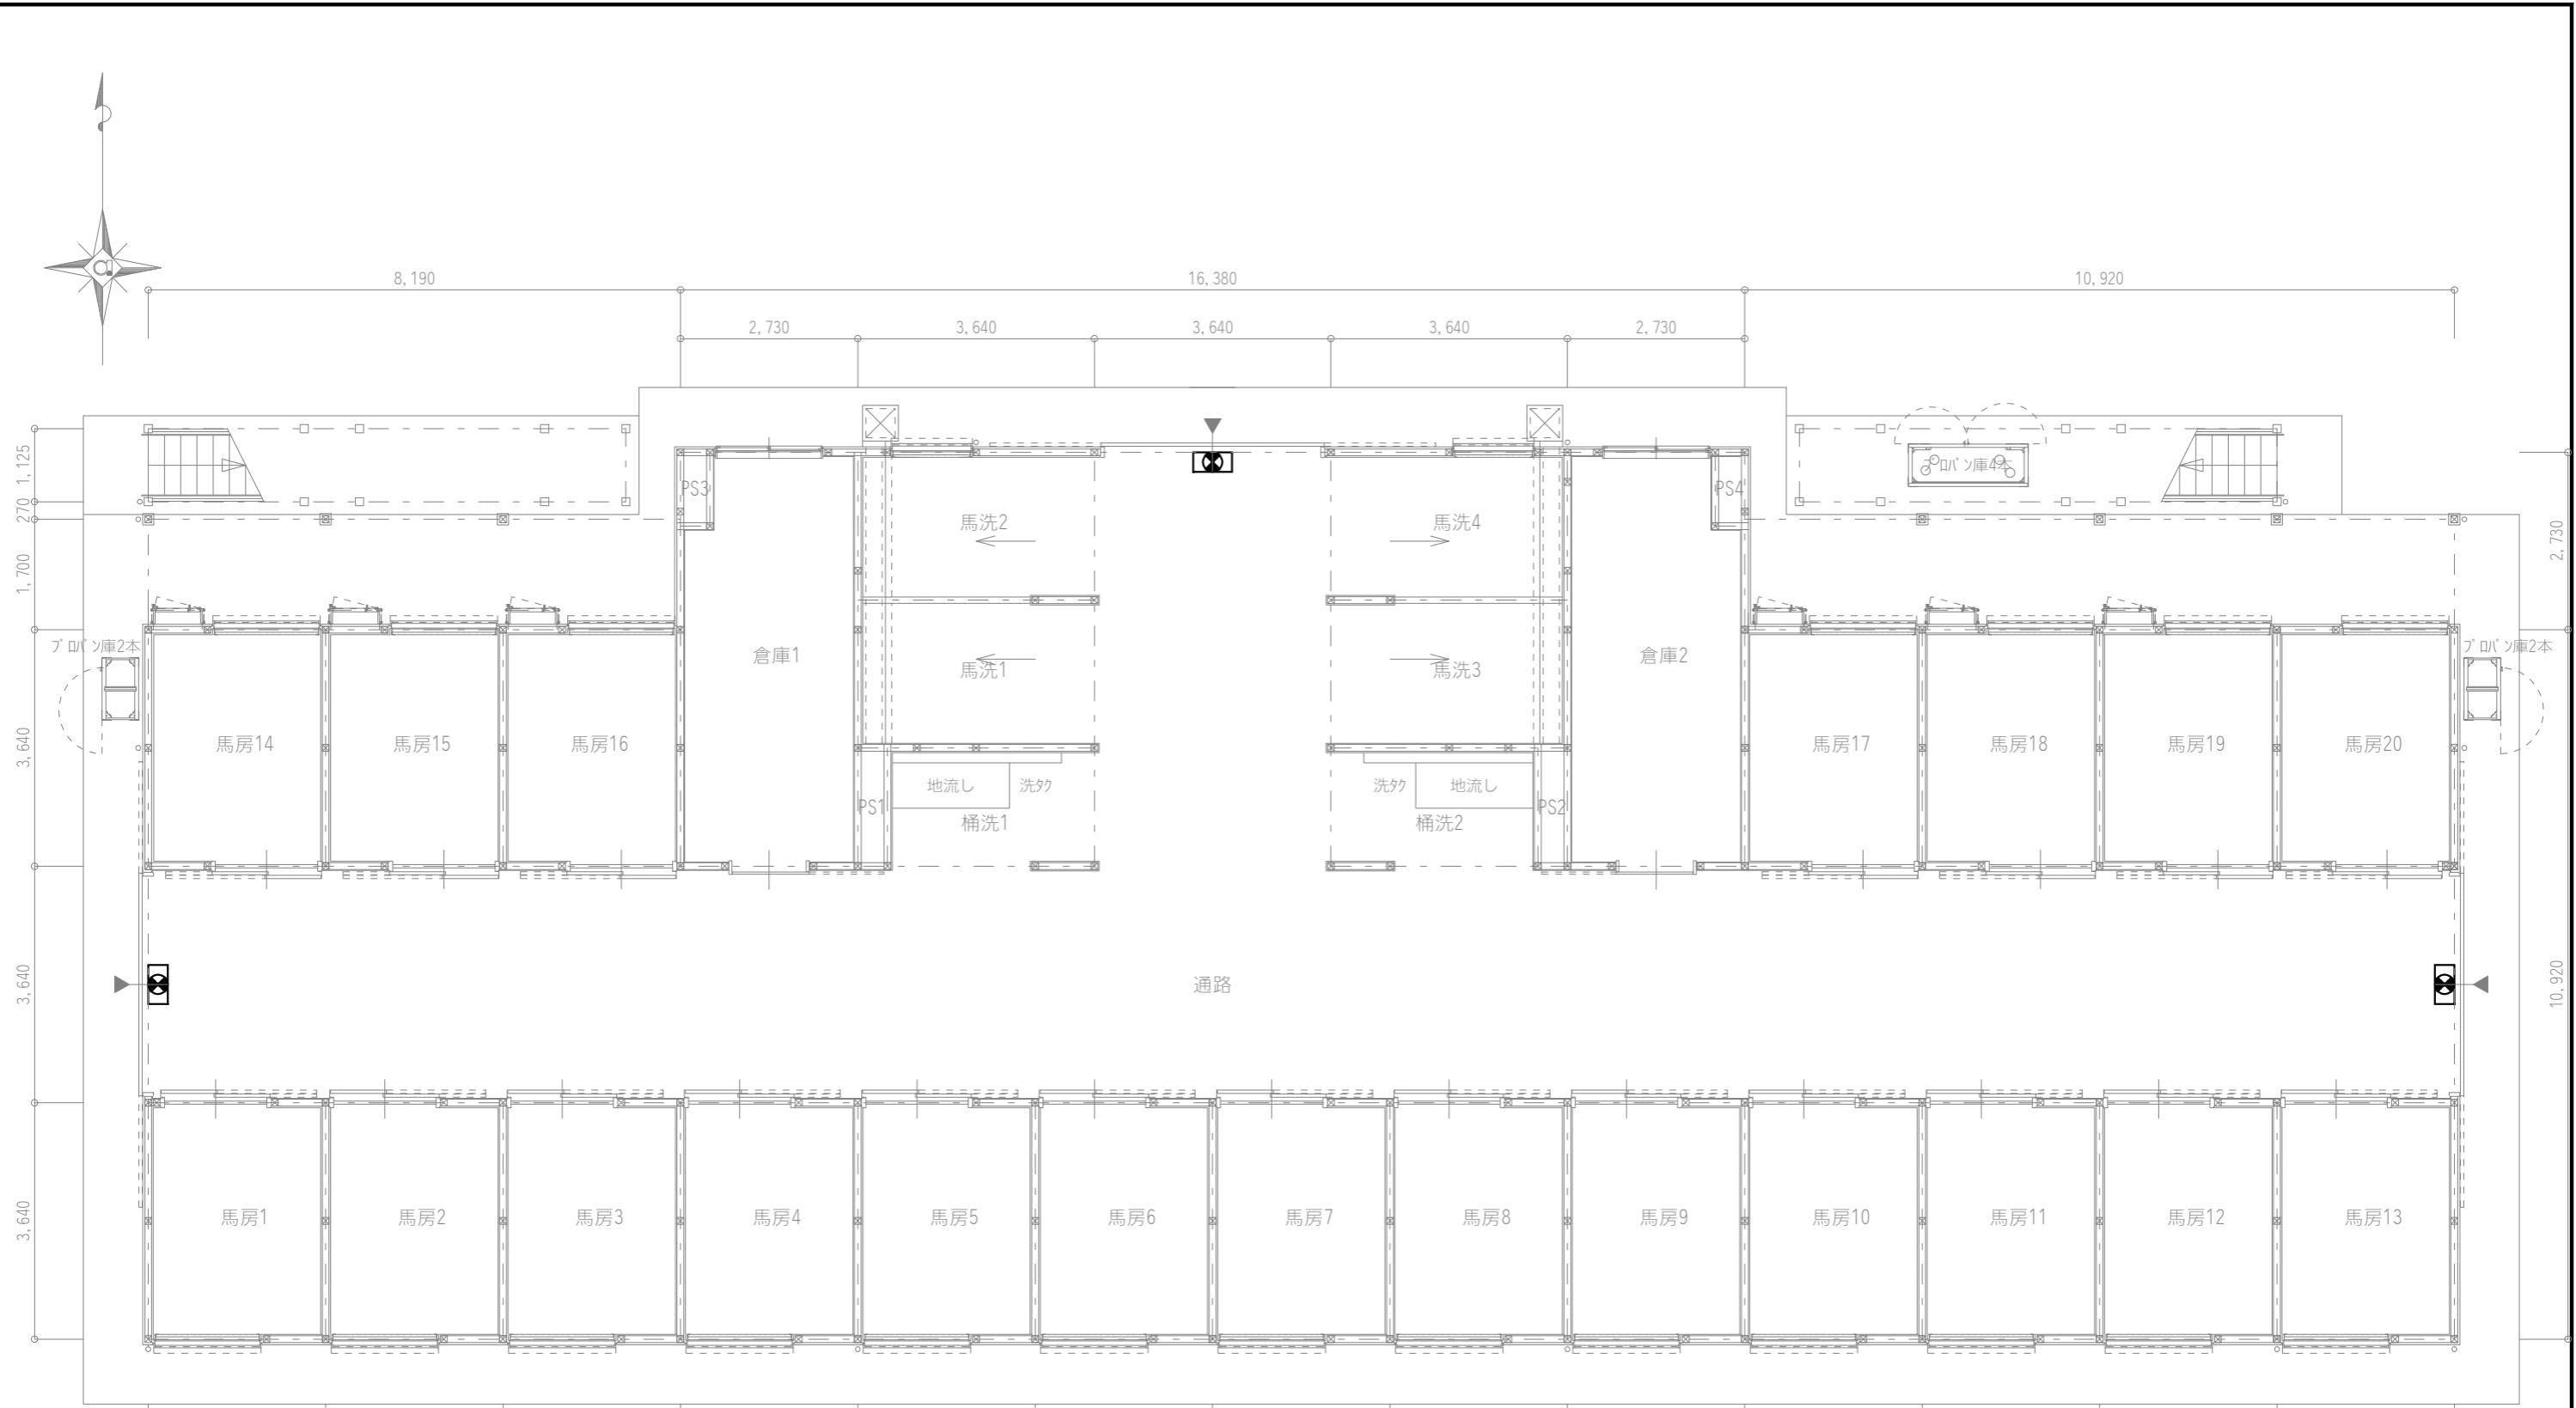

凡 例	
記 号	名 称
□	弱電端子盤 (端子盤リスト参照)
⊗	ブランクプレート
◎	テレビ端子
△	住宅用煙感知器 (電池式)
○	誘導標識 (避難口)
○←	誘導標識 (避難口矢印付)


[注記] 図中明記無き配管配線は下記とする。

PF22	空配管	(PF22)	PF22	5C	S-5C-FB	(PF22)
PF22x2	空配管	(PF22)x2	PF22	5Cx2	S-5C-FBx2	(PF22)x2
PF22x3	空配管	(PF22)x3	PF22	5Cx3	S-5C-FBx3	(PF22)x3
PF22x4	空配管	(PF22)x4	PF22	5Cx4	S-5C-FBx4	(PF22)x4
PF22x5	空配管	(PF22)x5	PF22	5Cx5	S-5C-FBx5	(PF22)x5
PF22x6	空配管	(PF22)x6	PF22	5Cx6	S-5C-FBx6	(PF22)x6

但し、天井内はケーブル工事とする。

岐南3区画 厥舍1-31(33) 1階平面図 1/100


岐 阜 県 地 方 競 馬 組 合			
工事名	厩舍(岐南第3区画)新築工事		
種 別	岐南3区画 厩舍1-31(33) 弱電・誘導灯設備	図面番号	E16 / E31
縮 尺	1/100	作成年月	令和7年12月
設計者		Ai 設 計 室 有 限 会 社	
一級建築士氏名印			大臣登録244782号 杉山 雅章 印

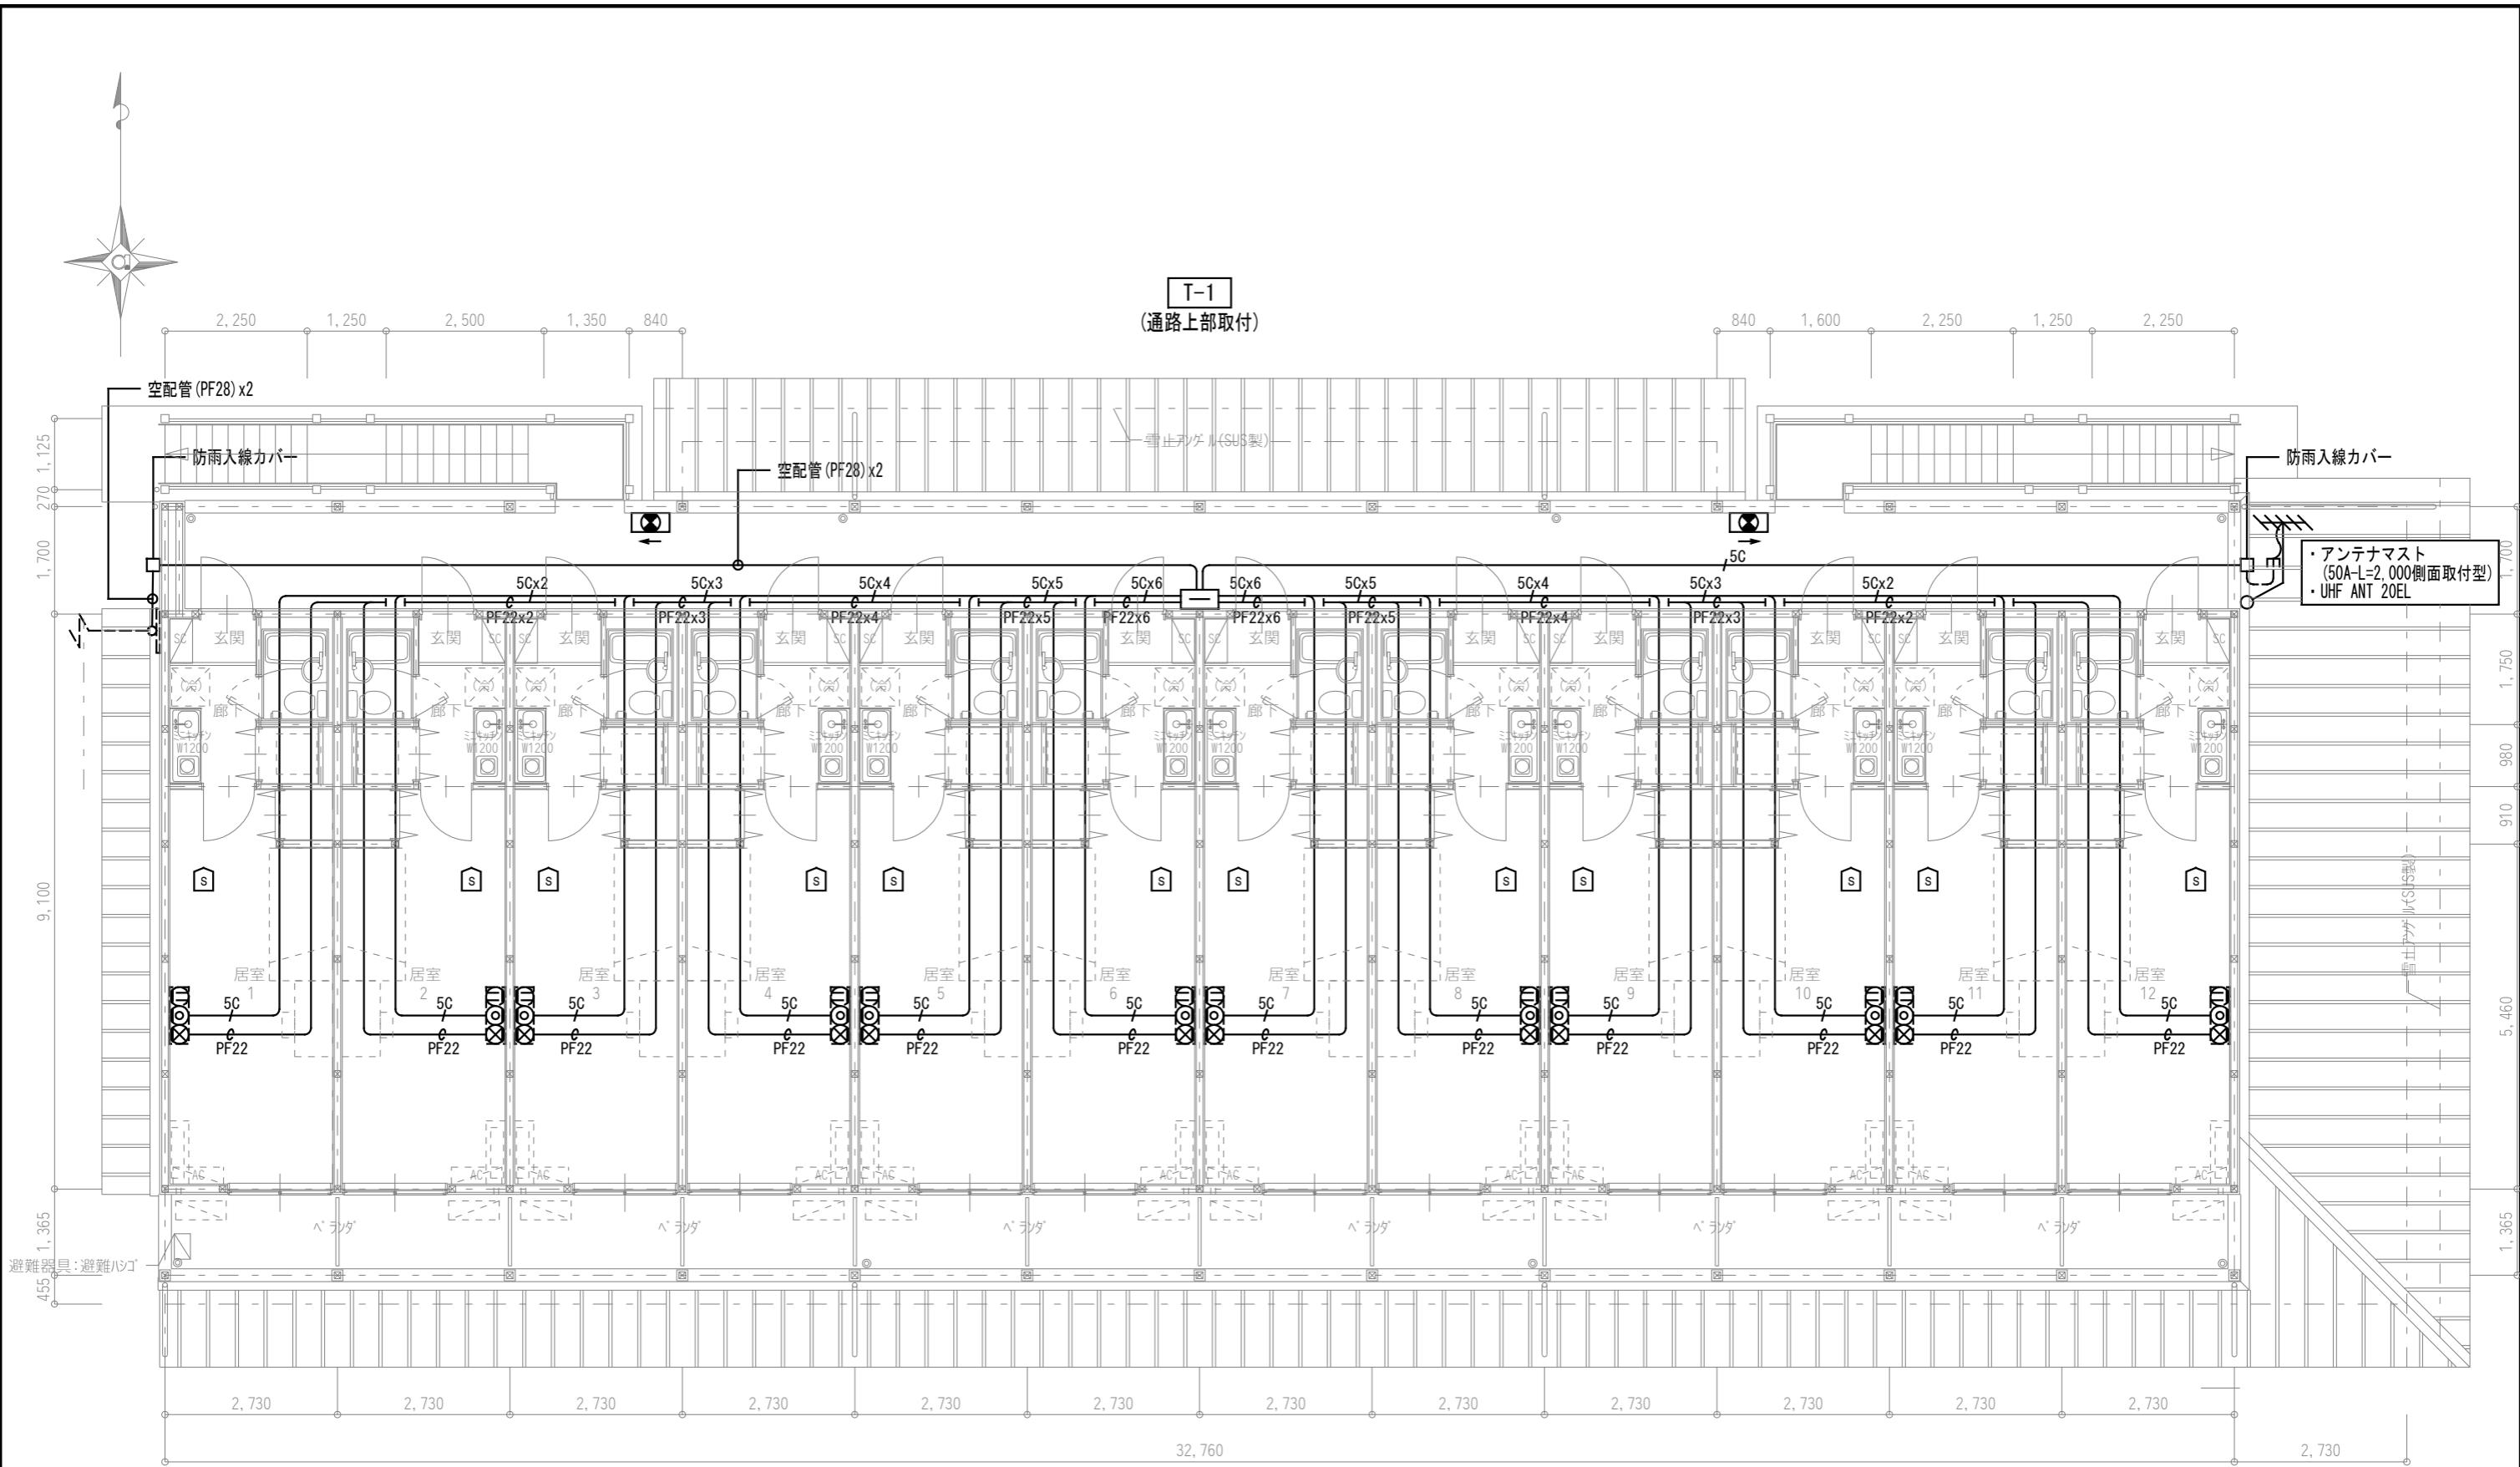

共用部端子盤リスト

	TEL	光	LAN	TV	備考
T-1	・10P	・スペース	・SW-HUBスペース	・TV-1	1.屋内壁掛型 (参考サイズW600xH600xD250) 2.コンセント2P15Ax2(E付)

※4K・8K放送対応とする。

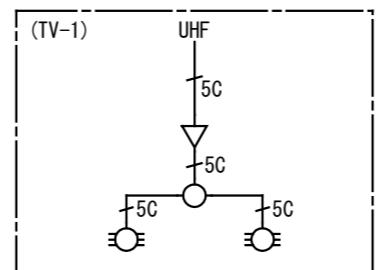

岐南3区画 厥舍1-31(33) 2階平面図

1/100

岐阜県地方競馬組合


工事名 厥舍(岐南第3区画)新築工事


種別 岐南3区画
廻舍1-31(33)弱電・誘導灯設備 2階平面図 図面番号 E17/E31

縮尺 1/100 作成年月 令和7年12月

設計者 Ai 設計室 有限会社

一級建築士氏名印 大臣登録244782号 杉山 雅章 印

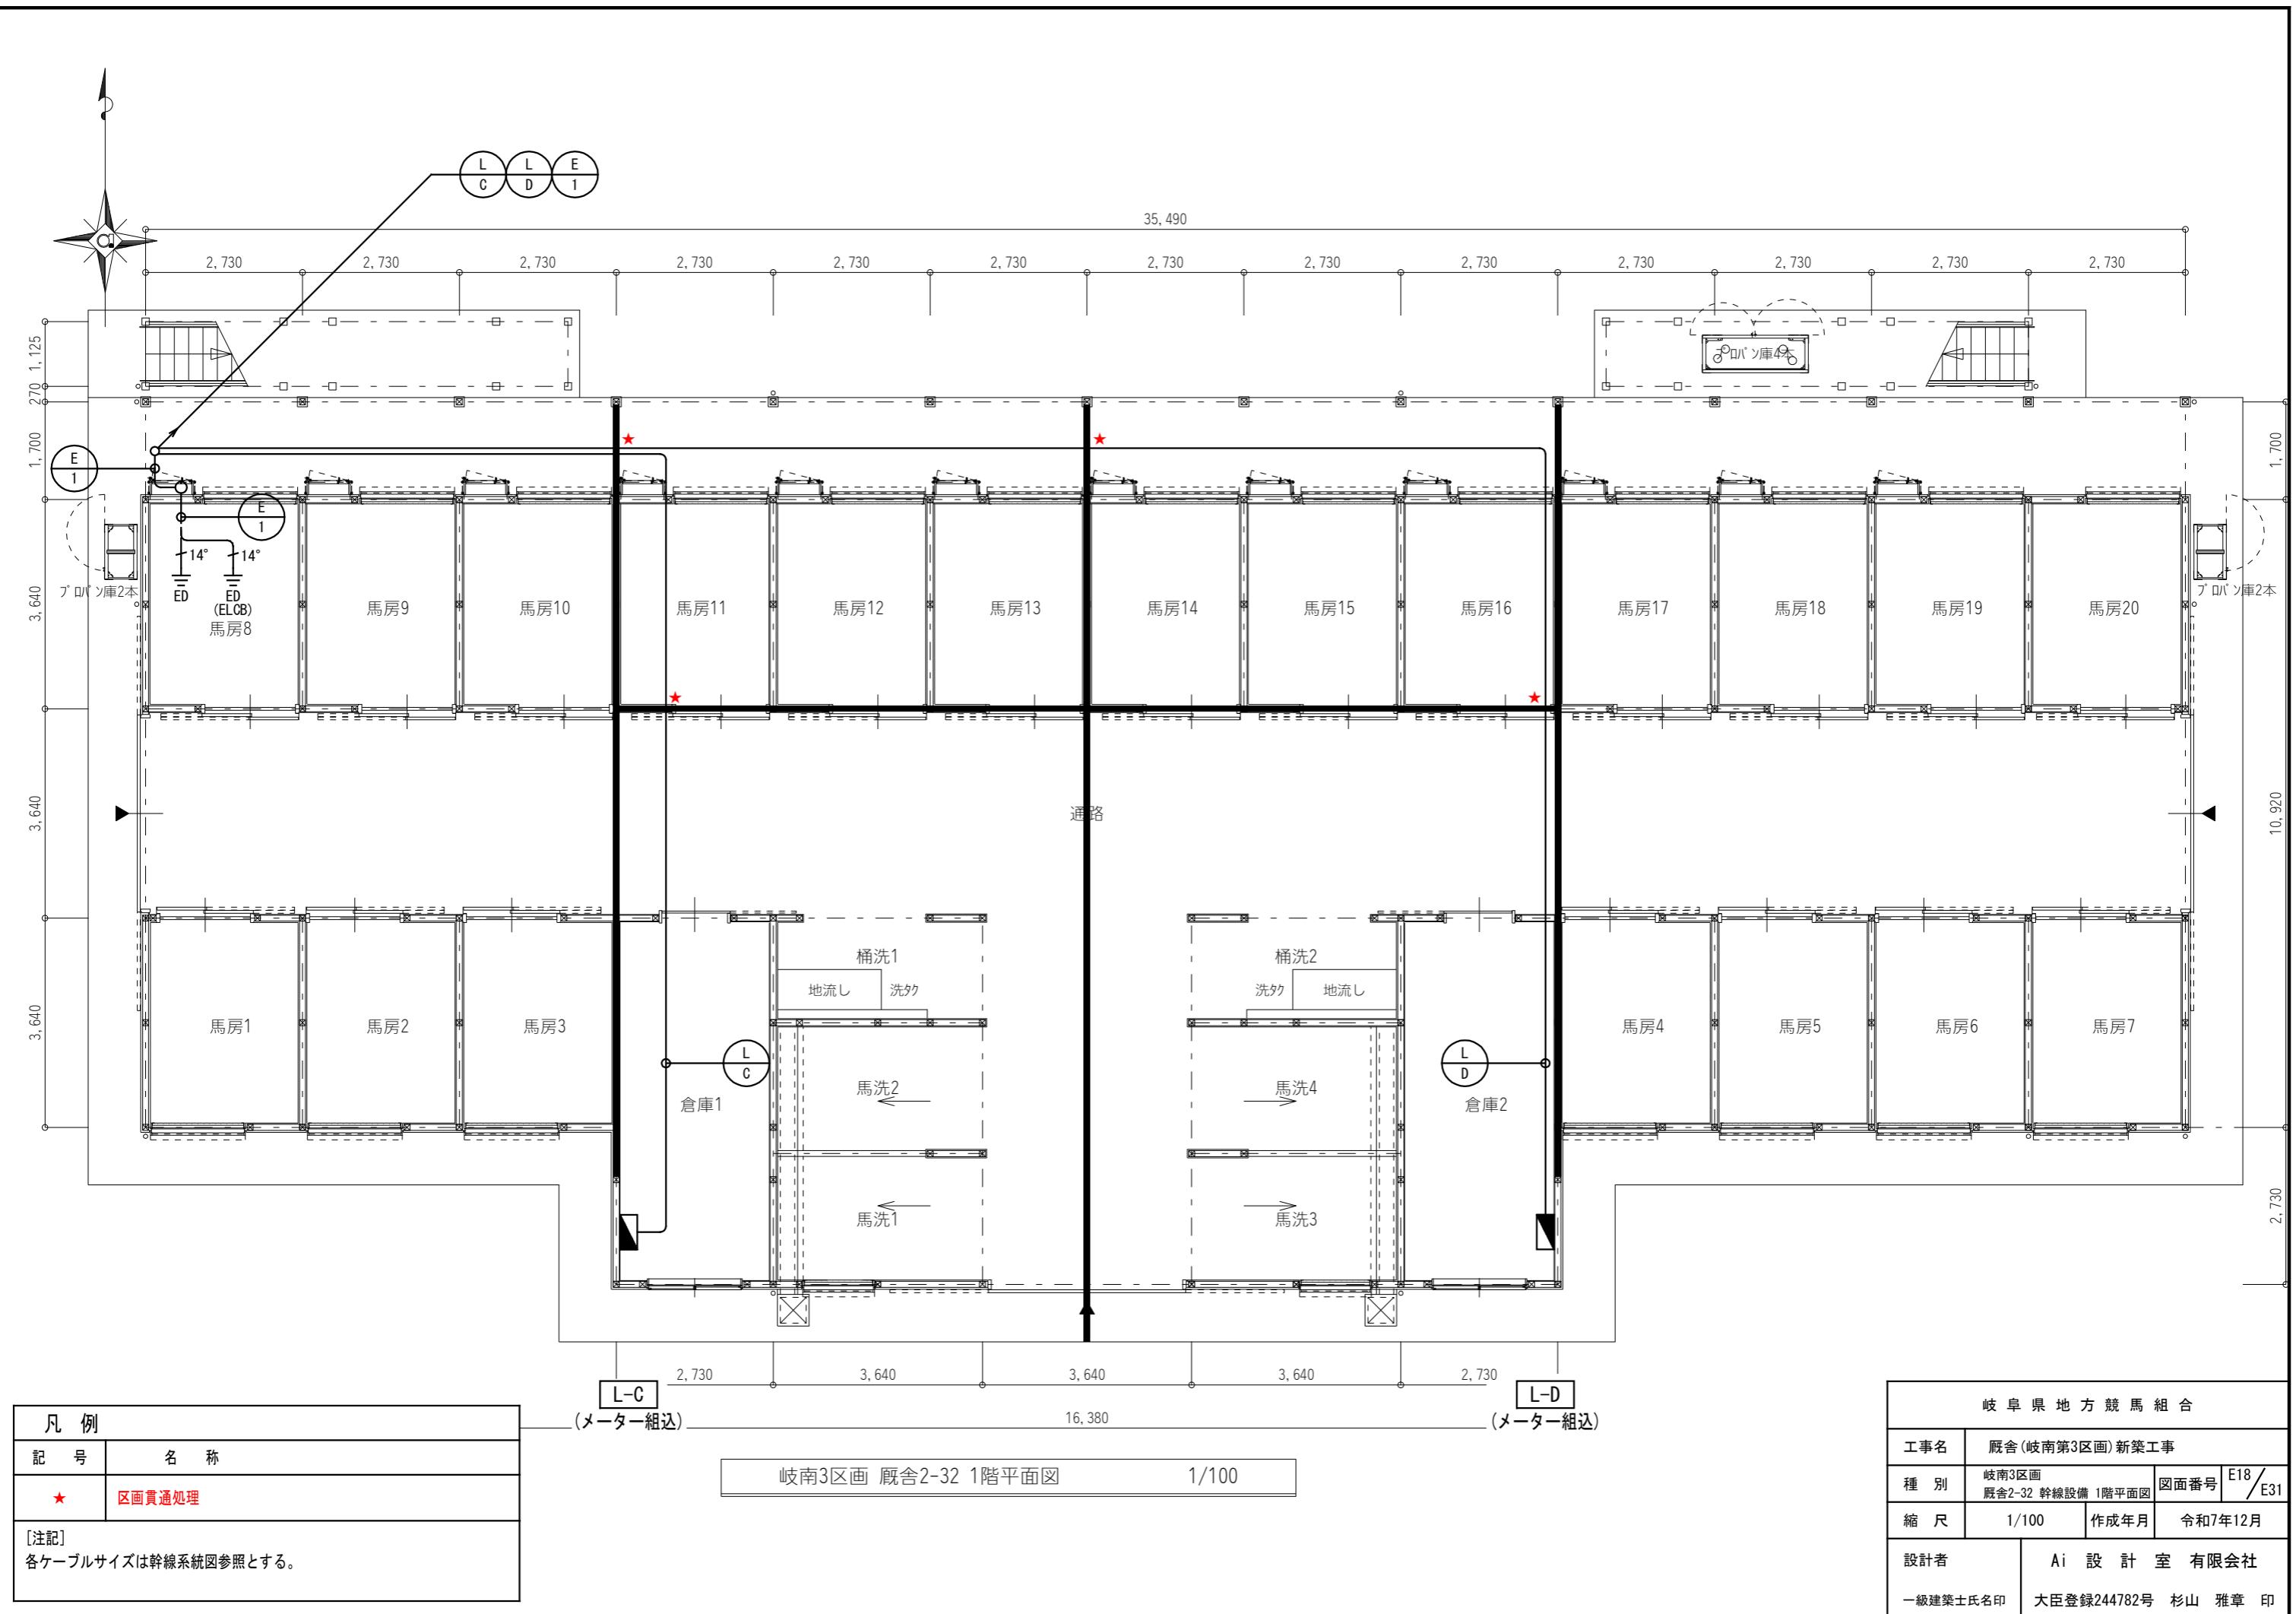

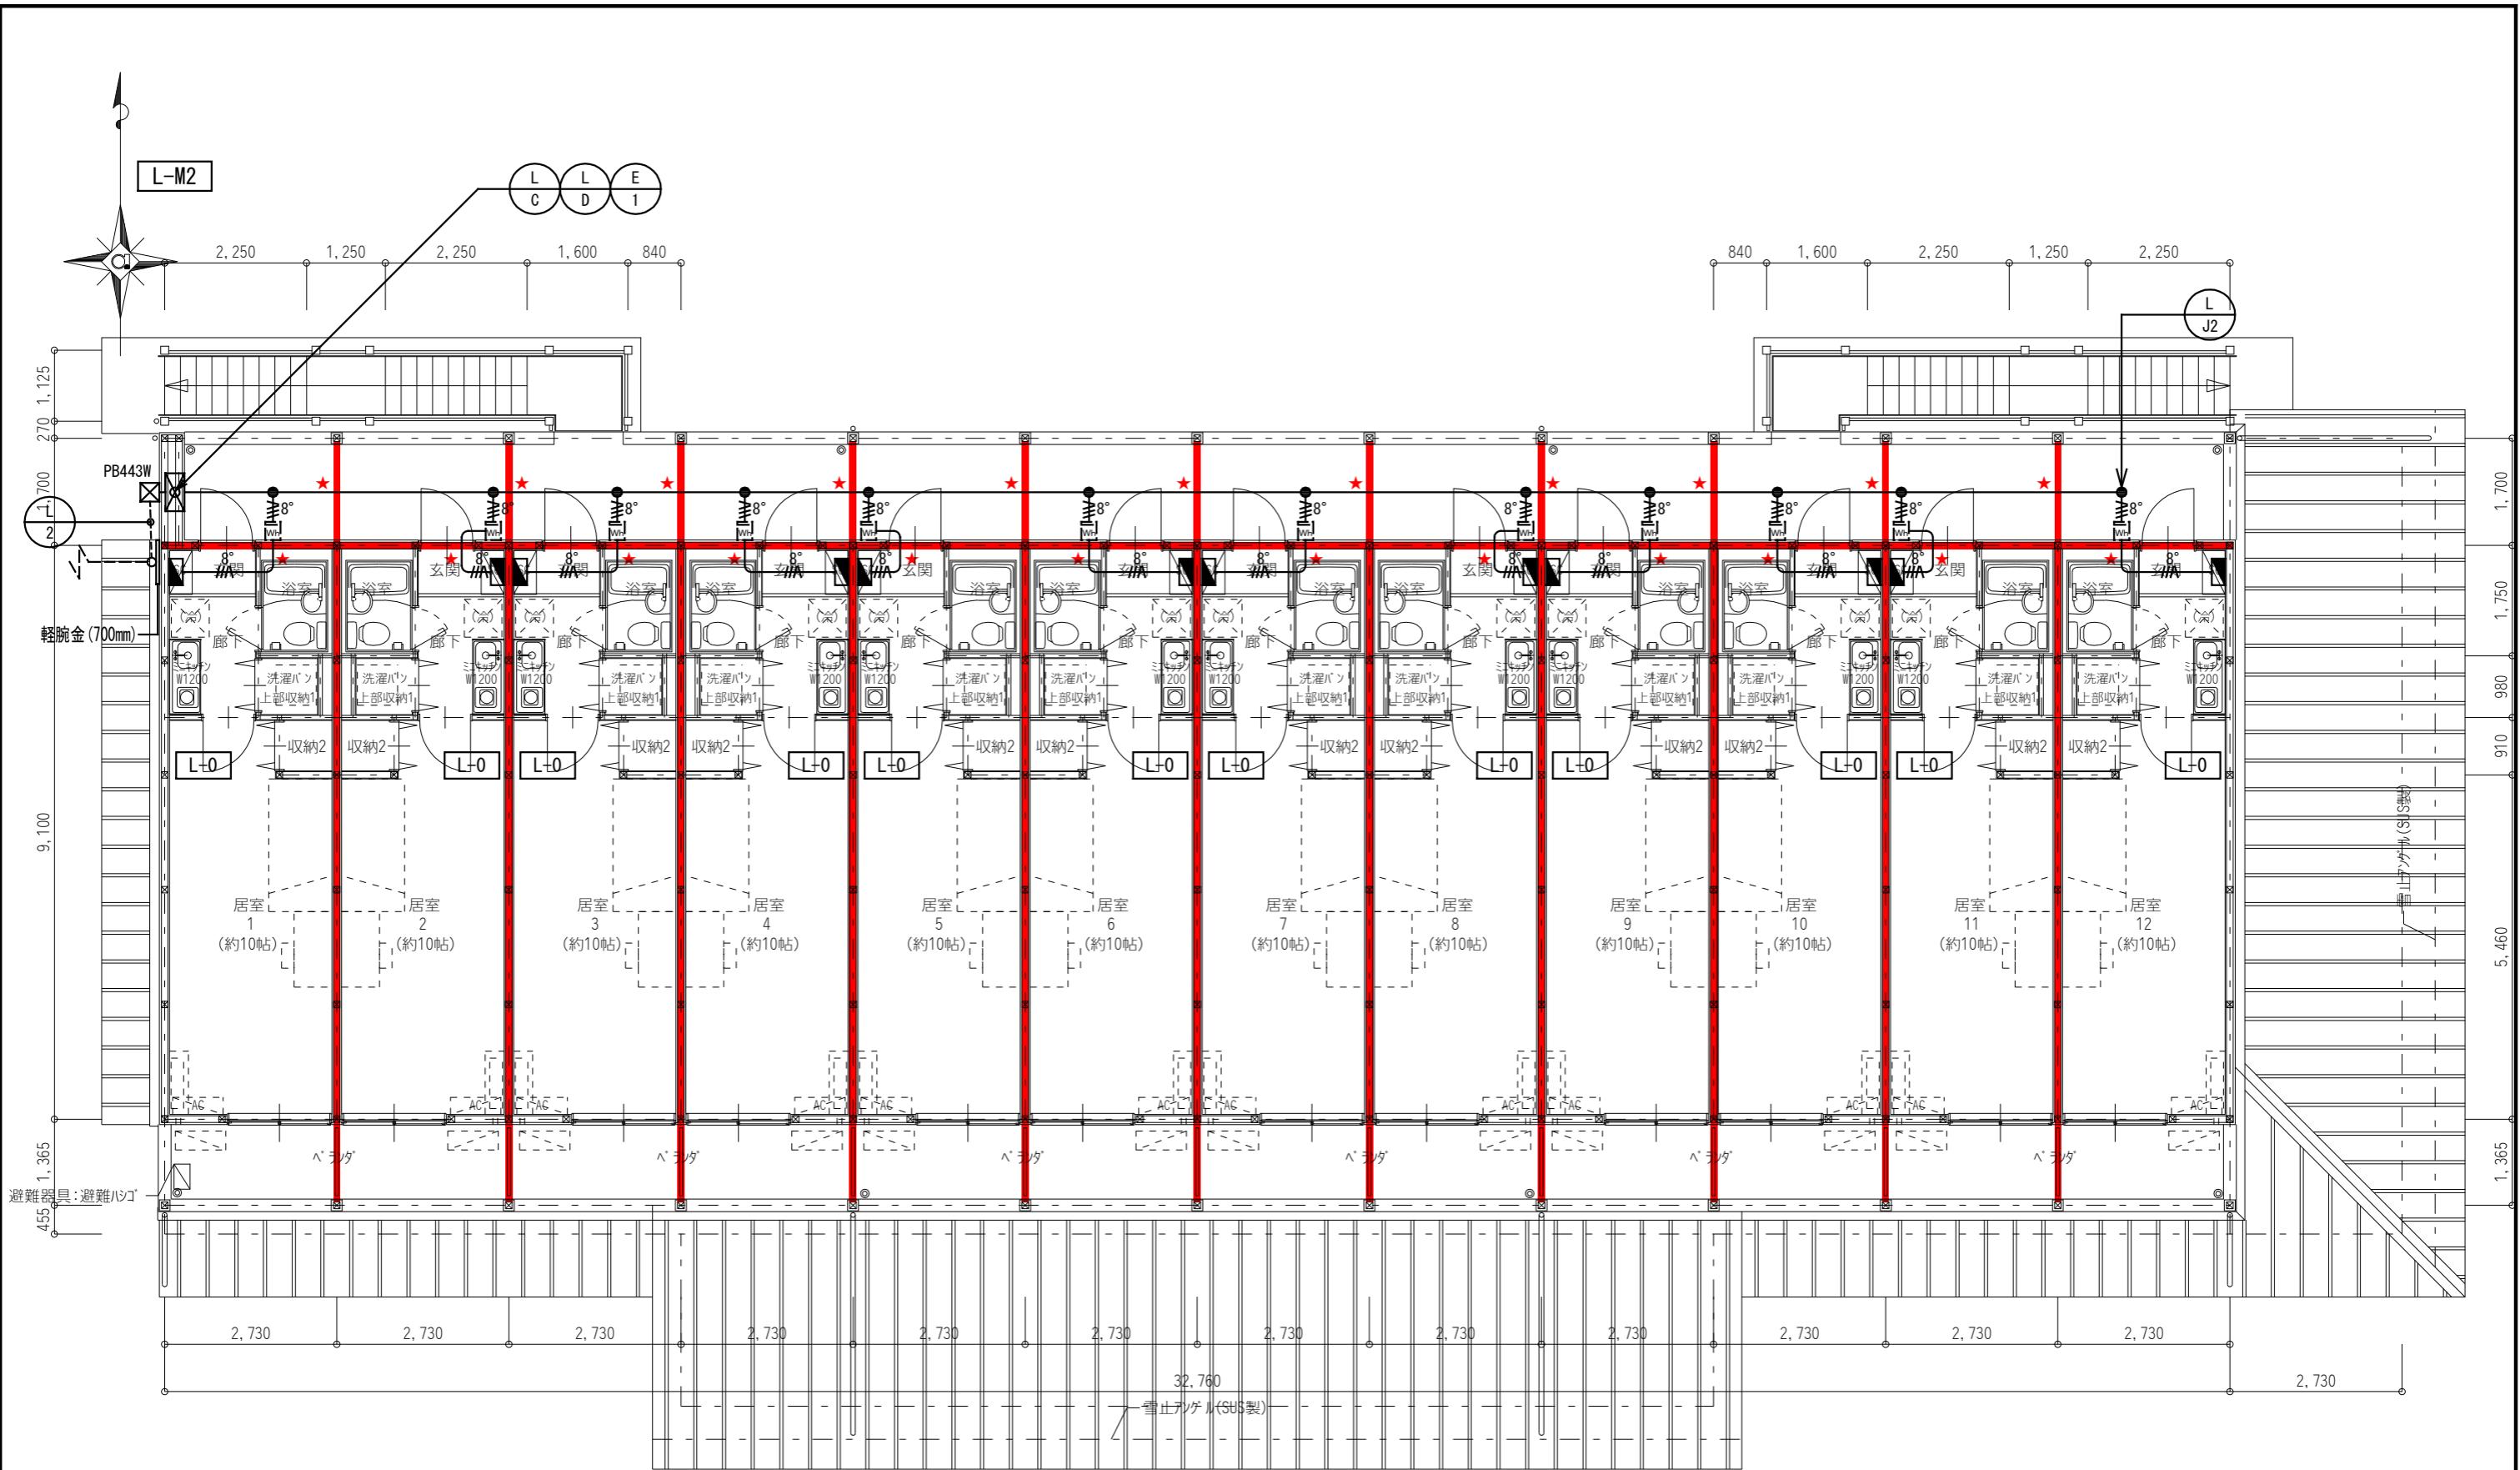



凡例	
記号	名称
★	区画貫通処理
[注記] 各ケーブルサイズは幹線系統図参照とする。	
記号	名称
■ PB443W	ブルボックス SS-400x400x300 SUS-WP

岐南3区画 厩舎2-32 2階平面図 1/100

凡例	
記号	名称
■ PB443W	ブルボックス SS-400x400x300 SUS-WP

岐阜県地方競馬組合	
工事名	厩舎(岐南第3区画)新築工事
種別	岐南3区画 厩舎2-32 幹線設備 2階平面図
縮尺	1/100
設計者	Ai 設計室 有限会社 一級建築士氏名印 大臣登録244782号 杉山 雅章 印

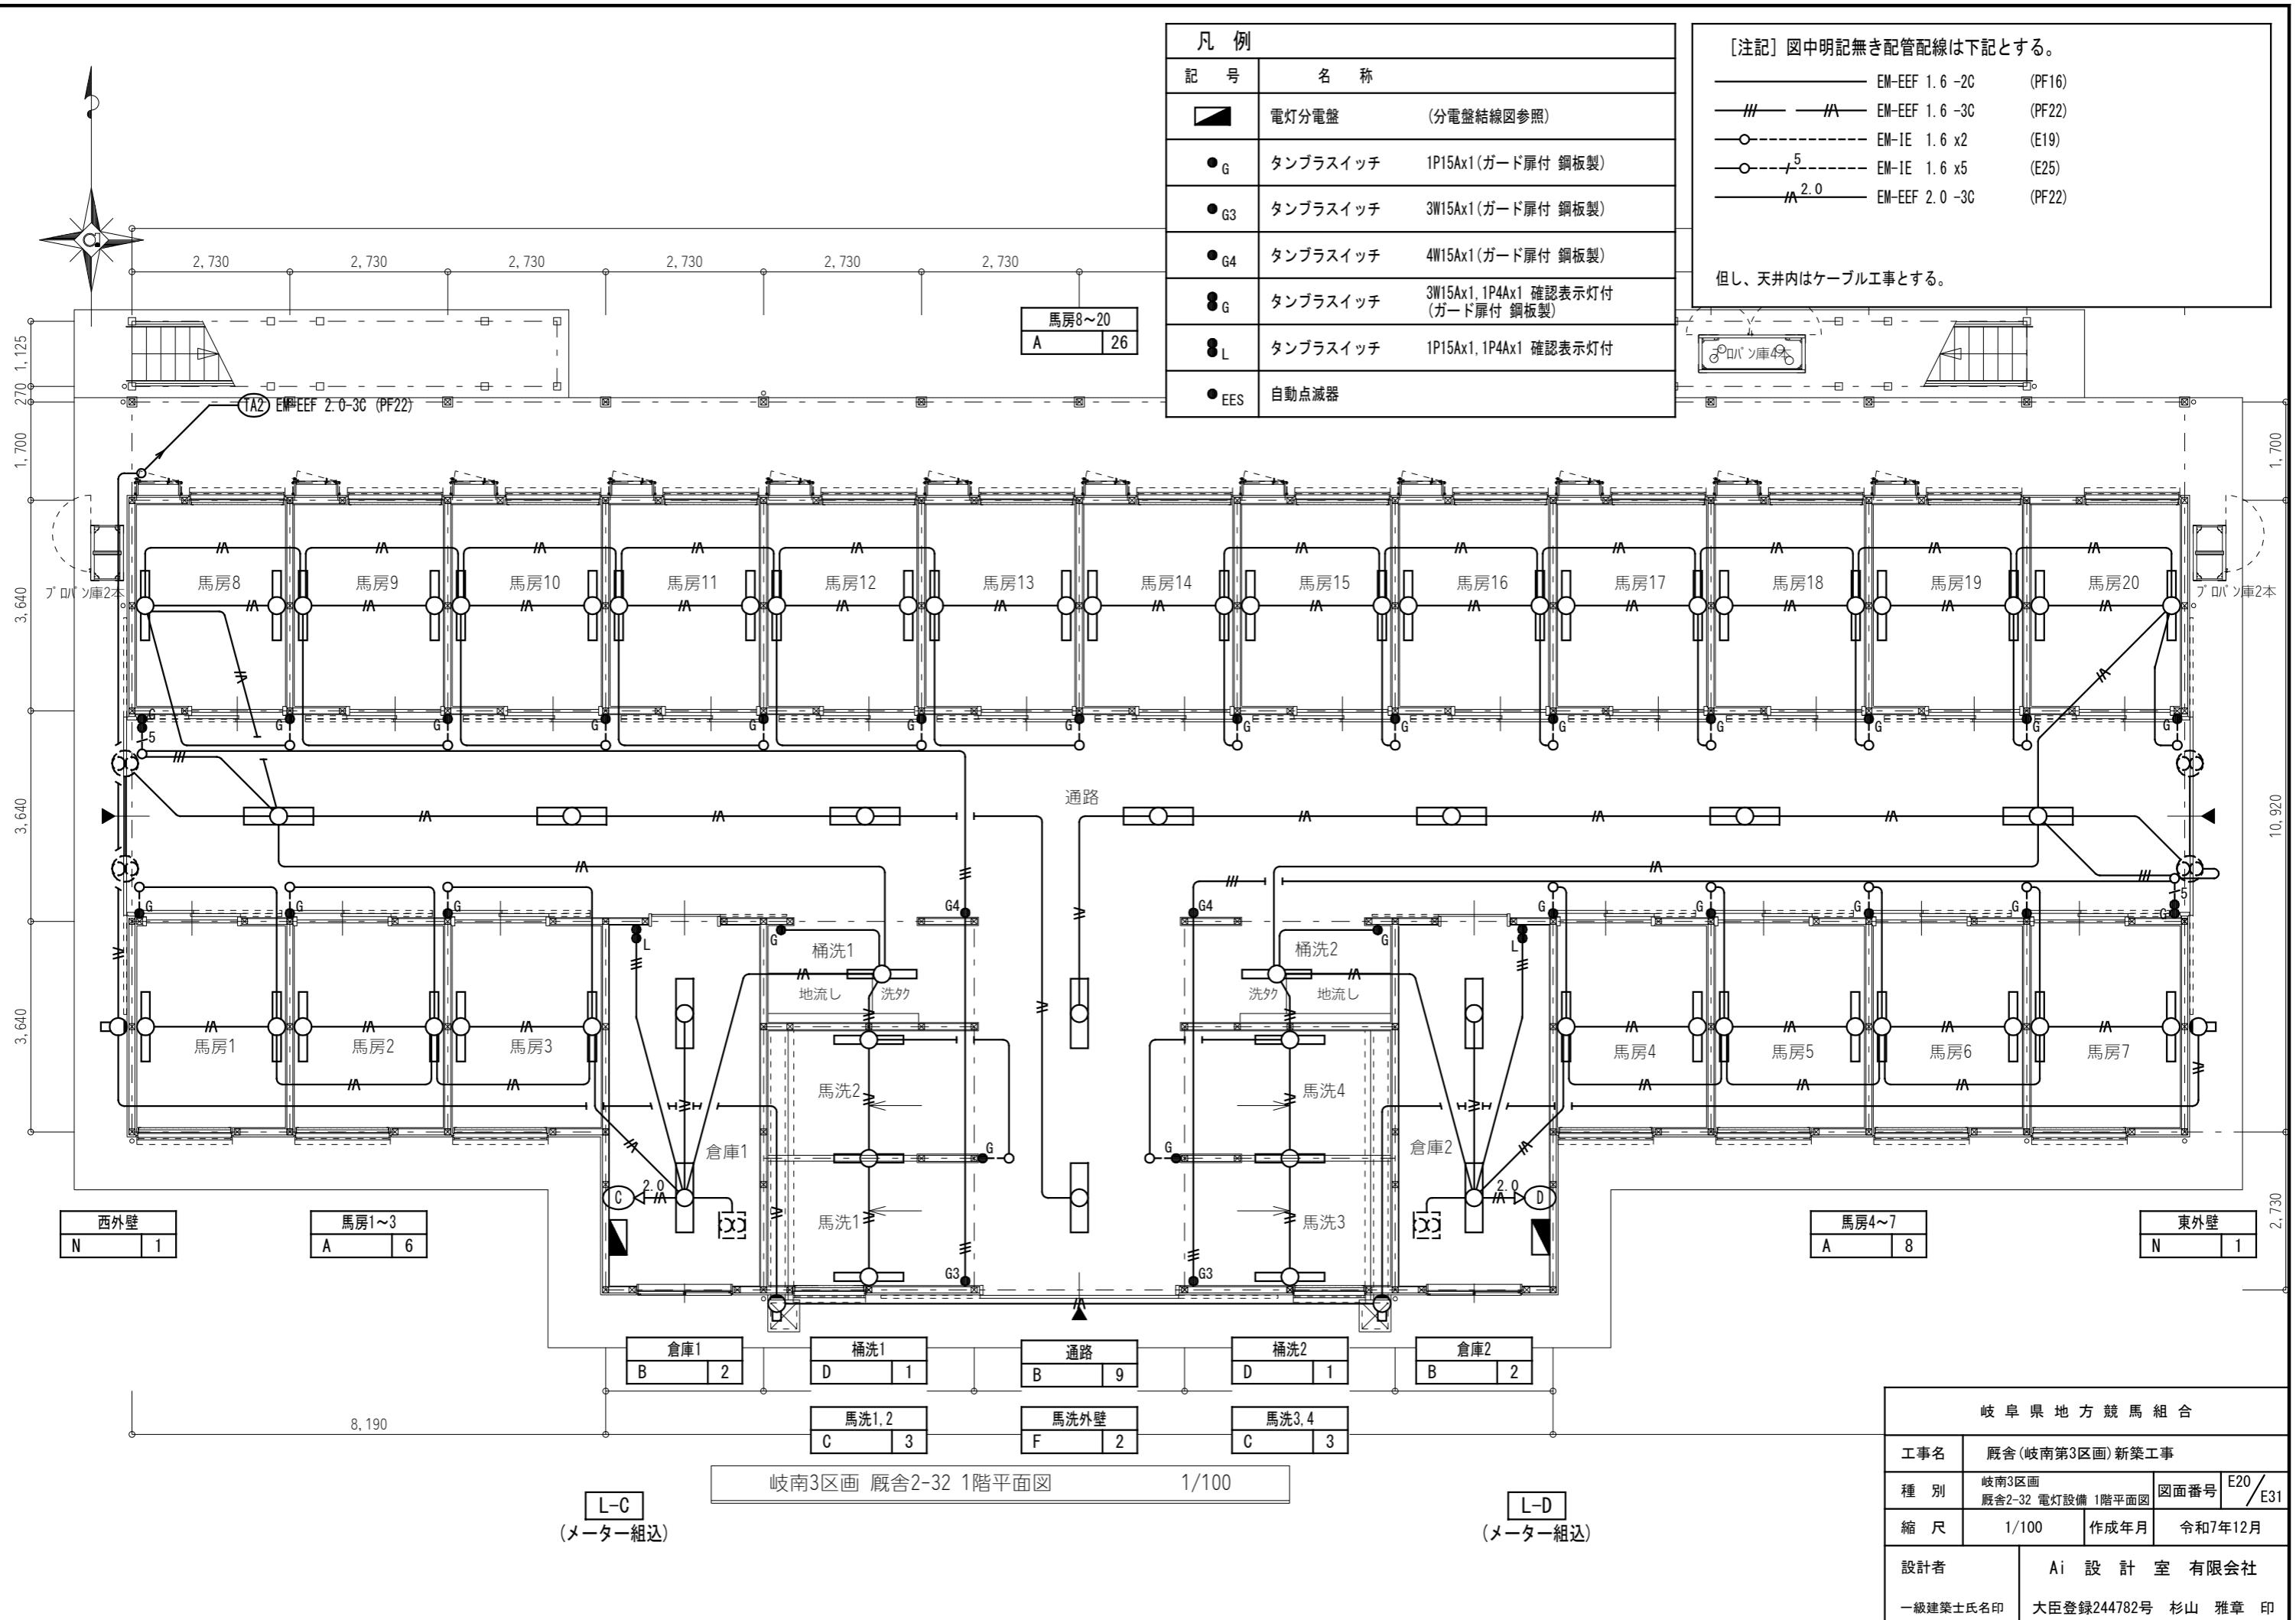


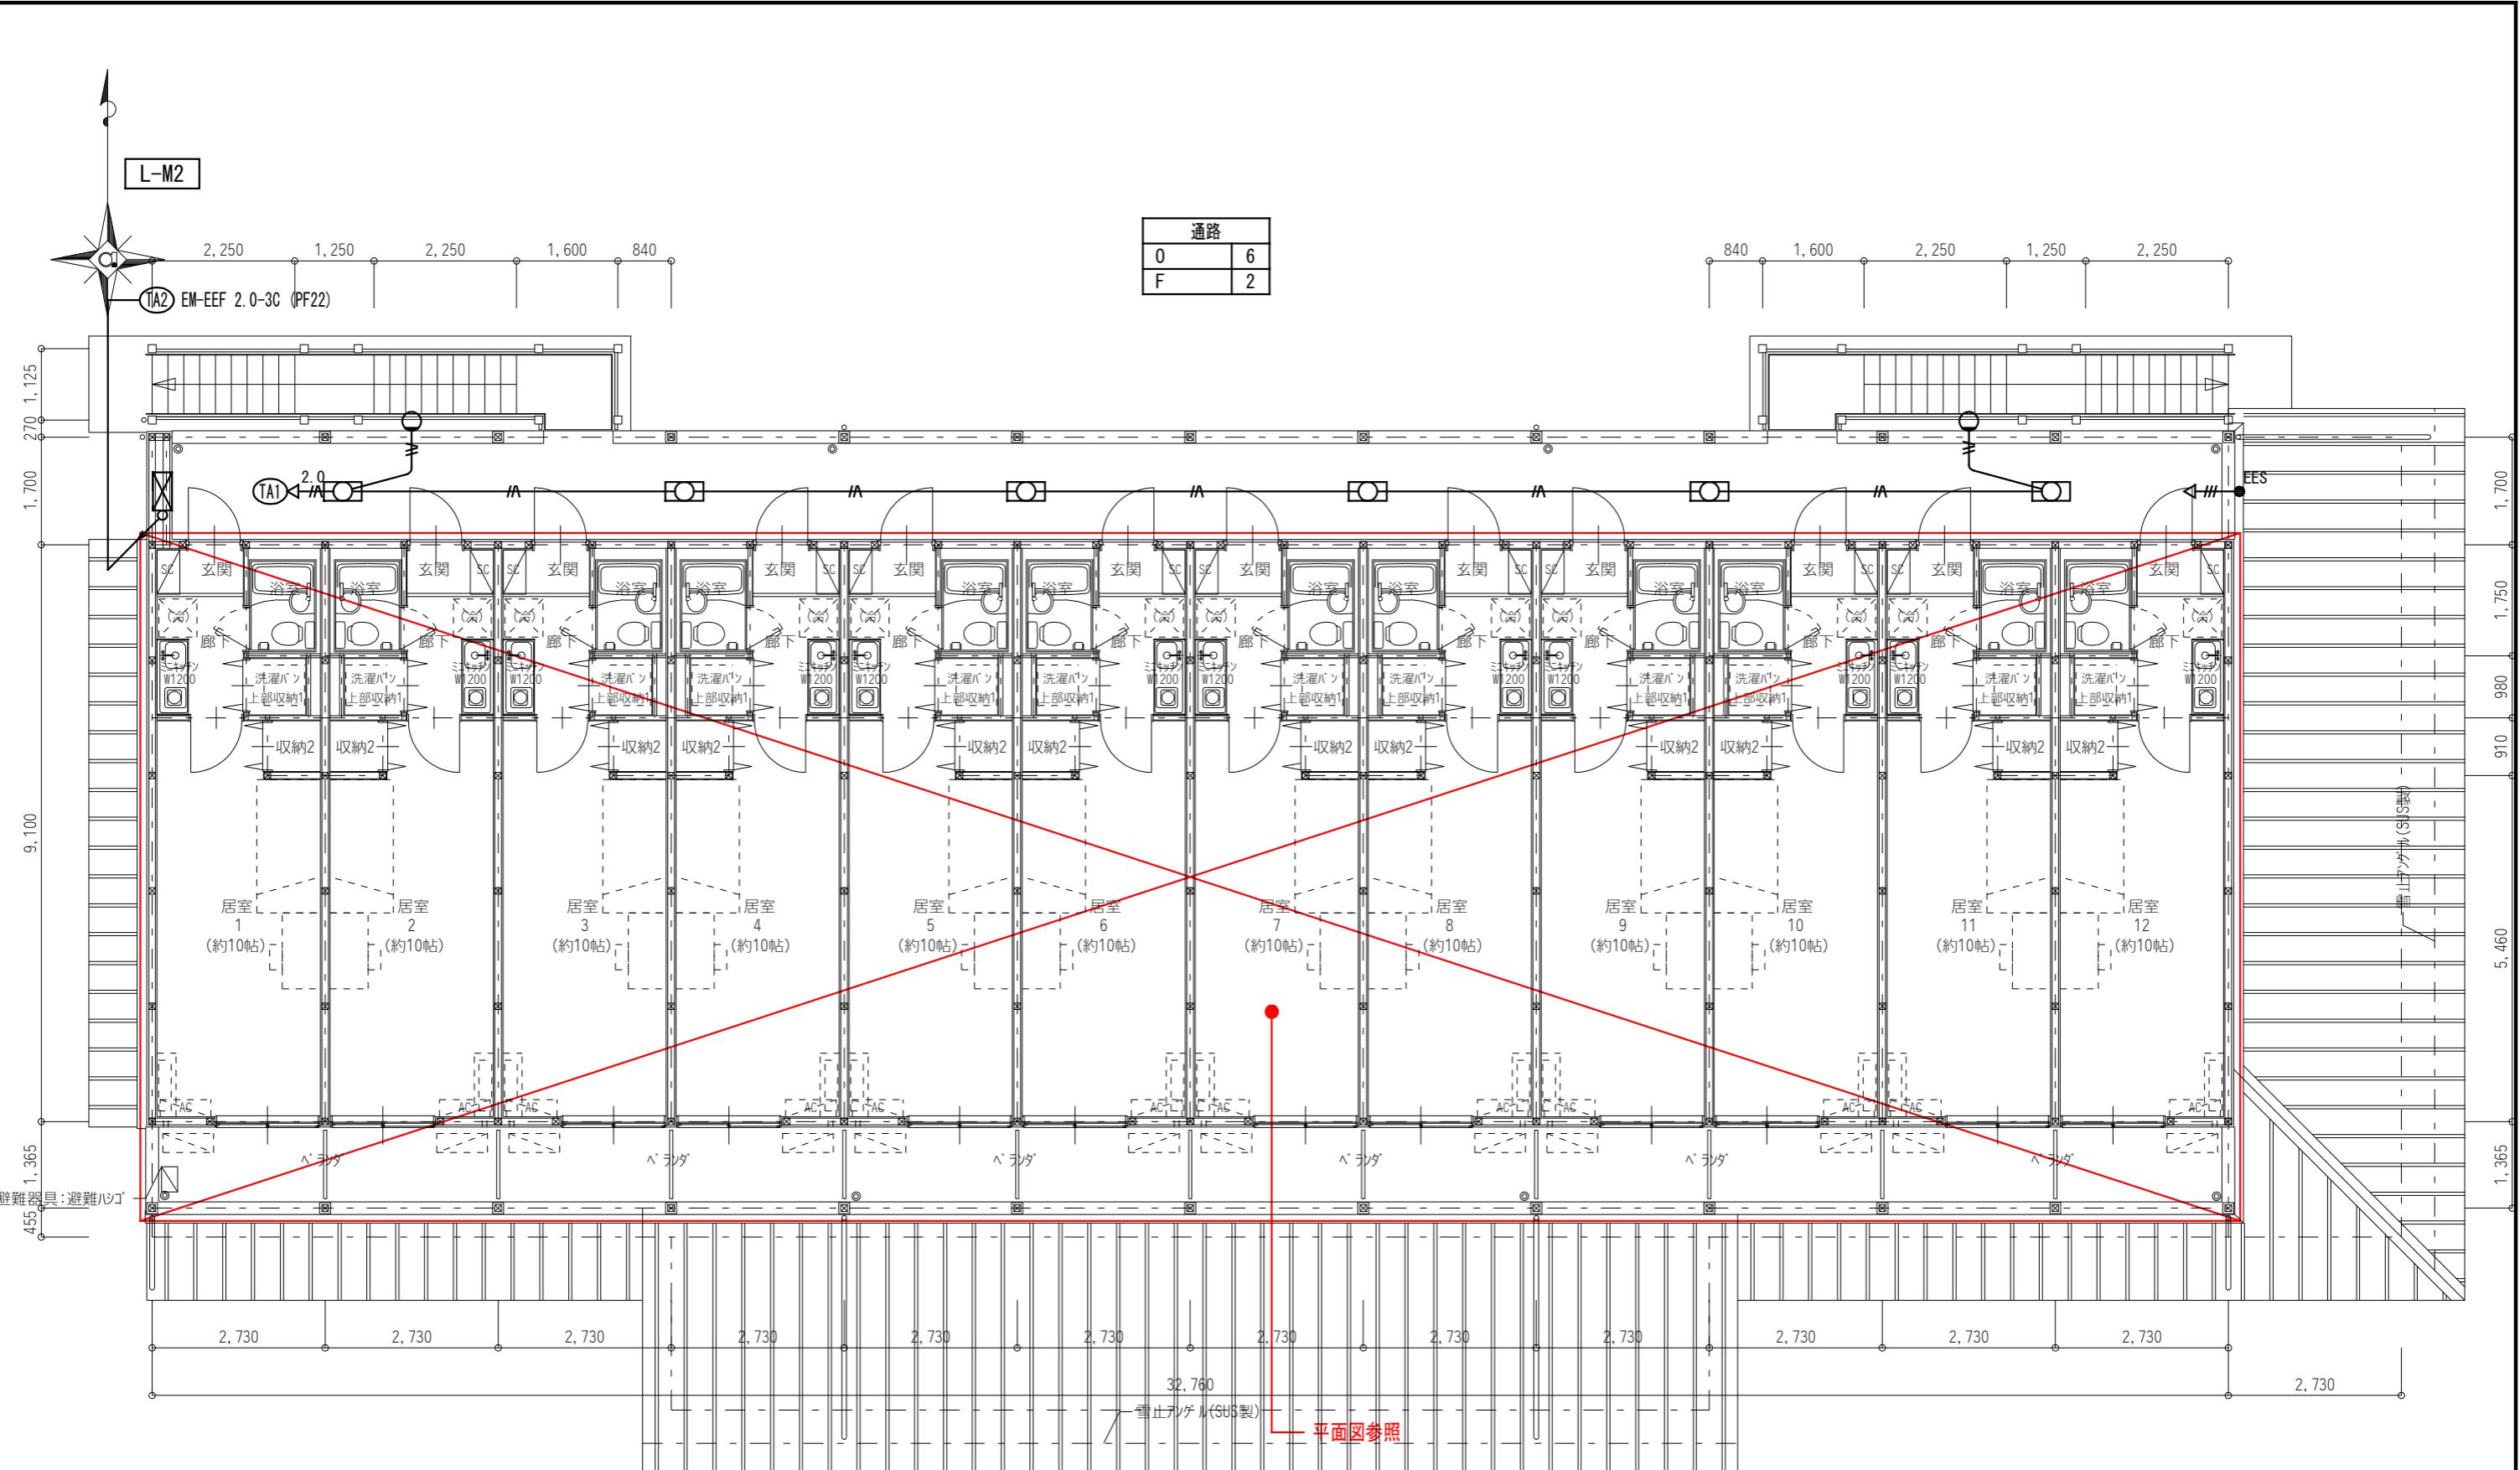

岐南3区画 厥舎2-32 2階平面図

1/100

岐 阜 県 地 方 競 馬 組 合			
工事名	厩舎(岐南第3区画)新築工事		
種 別	岐南3区画 厩舎2-32 電灯設備 2階平面図	図面番号	E21 / E31
縮 尺	1/100	作成年月	令和7年12月
設計者	Ai 設計室 有限会社		
一級建築士氏名印	大臣登録244782号 杉山 雅章 印		

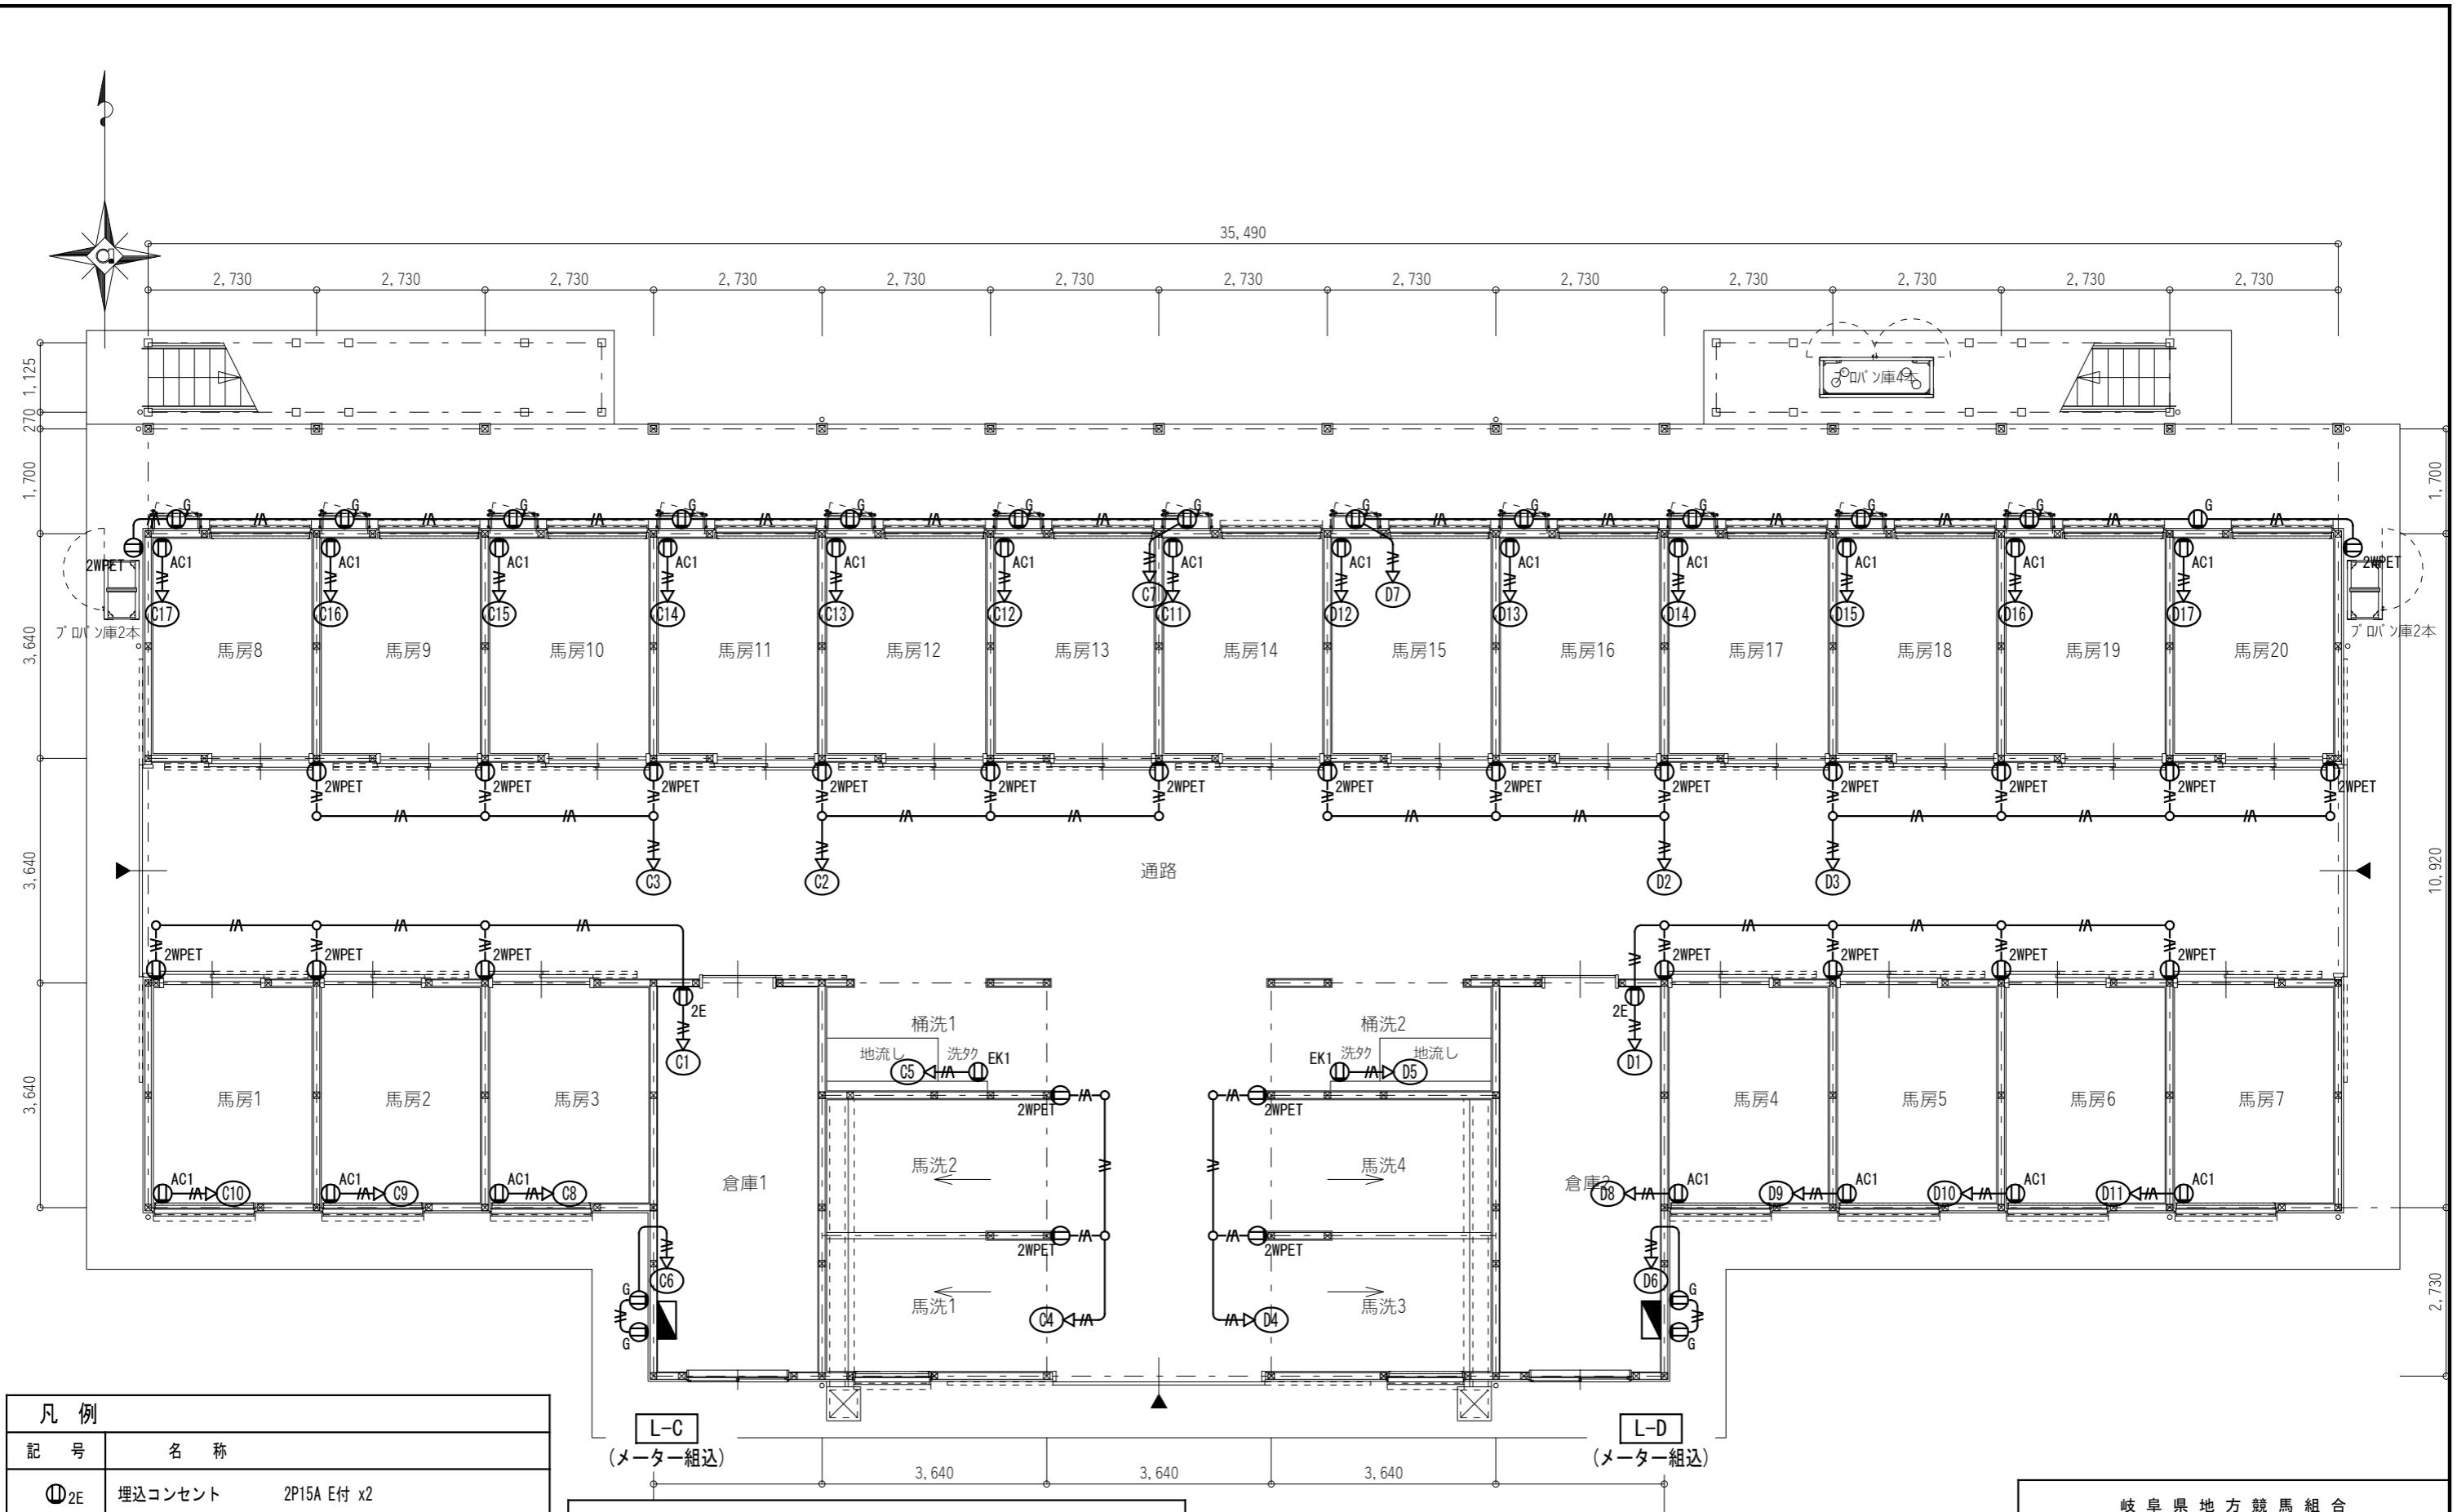

凡 例	
記 号	名 称
① 2E	埋込コンセント 2P15A E付 x2
① EK1	埋込コンセント 2P15Ax1, ET付 洗濯機 1φ100V 600W
① AC1	埋込コンセント 2P15Ax1, ET付 壁掛型エアコン(将来用) 1φ100V 800W
① G	埋込コンセント 2P15Ax1, ET付 ガス給湯機 1φ100V 150W
① 2WPET	防水コンセント 2P15Ax2, ET付


[注記] 図中明記無き配管配線は下記とする。

—/— EM-EEF 2.0-3C (PF22)
—○—/— EM-IE 2.0x3 (E19)

但し、天井内はケーブル工事とする。

岐南3区画 厩舎2-32 1階平面図 1/100

工事名	岐阜県地方競馬組合		
種 別	岐南3区画	厩舎2-32 コンセント設備 1階平面図	図面番号 E22 / E31
縮 尺	1/100	作成年月	令和7年12月
設計者	Ai 設計室 有限会社		
	一級建築士氏名印 大臣登録244782号 杉山 雅章 印		

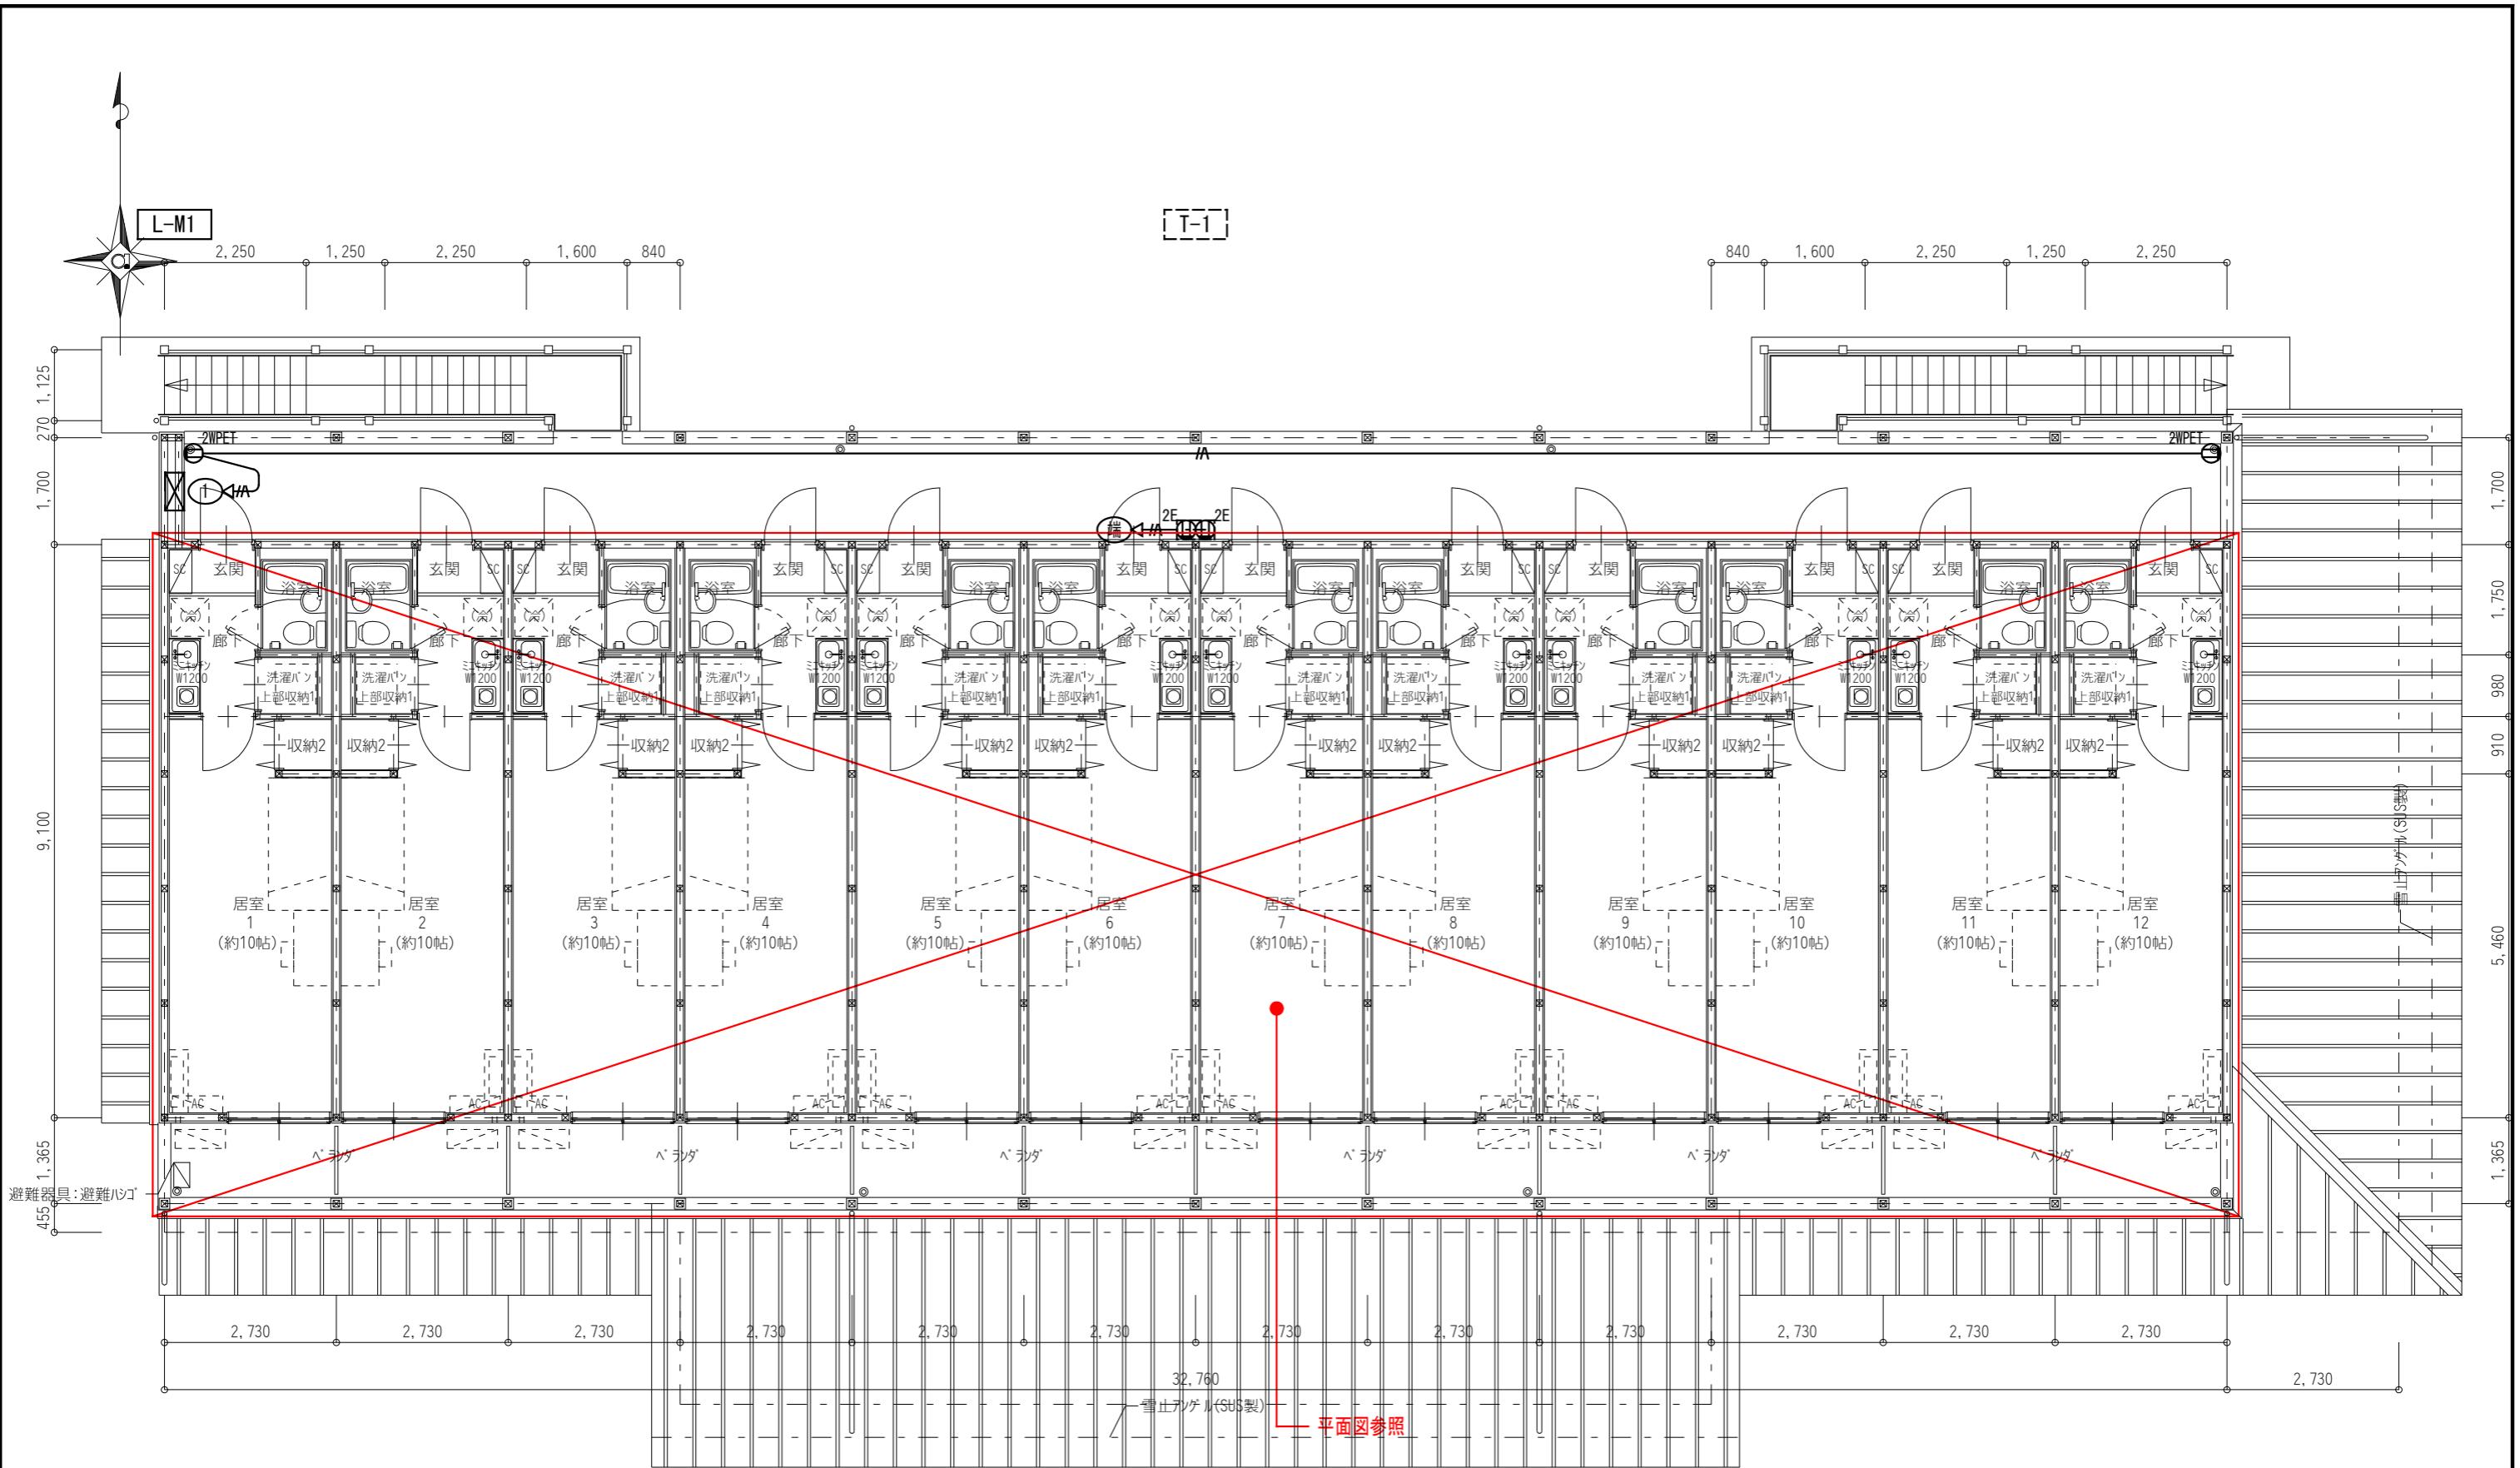

[注記] 図中明記無き配管配線は下記とする。

—A— EM-EEF 2.0-3C (PF22)


但し、天井内はケーブル工事とする。

岐南3区画 厩舎2-32 2階平面図

1/100

凡 例	
記 号	名 称
①2E	埋込コンセント 2P15A E付 x2
①2WPET	防水コンセント 2P15Ax2, ET付

岐 阜 県 地 方 競 馬 組 合	
工事名	厩舎(岐南第3区画)新築工事
種 別	岐南3区画 厩舎2-32 コンセント設備 2階平面図
縮 尺	1/100
設計者	Ai 設 計 室 有 限 会 社 一級建築士氏名印 大臣登録244782号 杉山 雅章 印

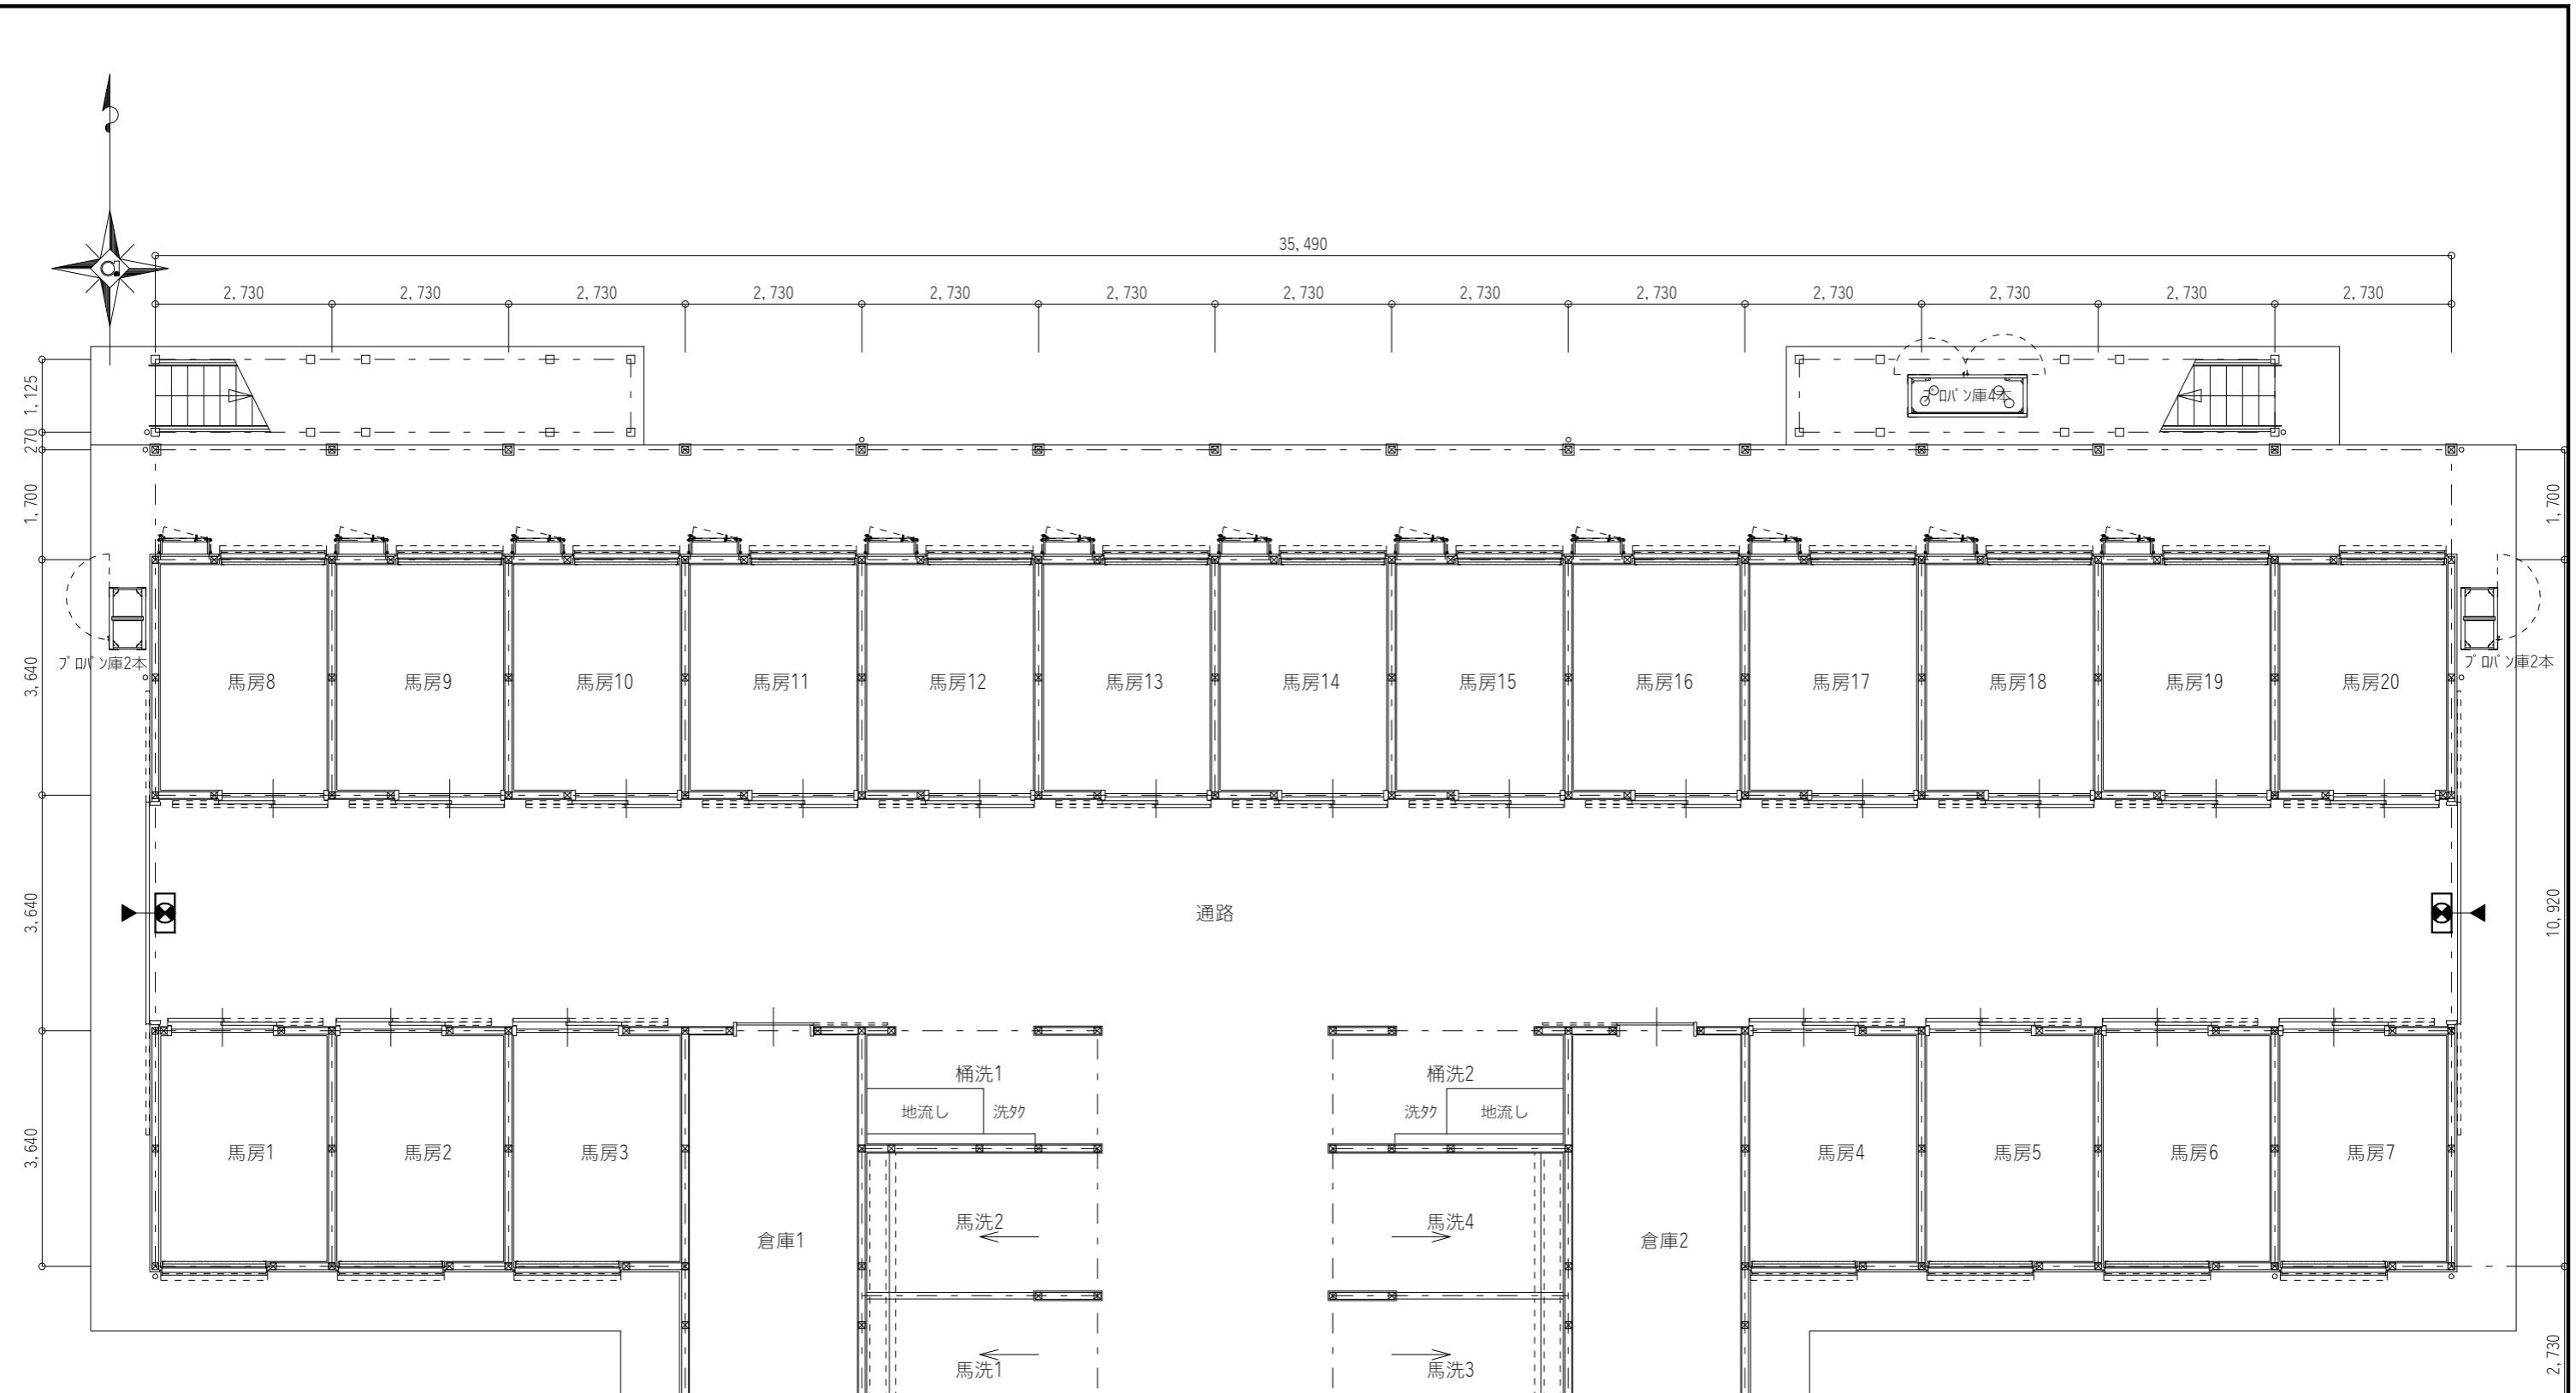


凡 例	
記 号	名 称
□	弱電端子盤 (端子盤リスト参照)
⊗	ブランクプレート
◎	テレビ端子
■	住宅用煙感知器 (電池式)
▣	誘導標識 (避難口)
▣ ←	誘導標識 (避難口矢印付)

【注記】図中明記無き配管配線は下記とする。					
c PF22	空配管	(PF22)	5C	S-5C-FB	(PF22)
c PF22x2	空配管	(PF22)x2	5Cx2	S-5C-FBx2	(PF22)x2
c PF22x3	空配管	(PF22)x3	5Cx3	S-5C-FBx3	(PF22)x3
c PF22x4	空配管	(PF22)x4	5Cx4	S-5C-FBx4	(PF22)x4
c PF22x5	空配管	(PF22)x5	5Cx5	S-5C-FBx5	(PF22)x5
c PF22x6	空配管	(PF22)x6	5Cx6	S-5C-FBx6	(PF22)x6


但し、天井内はケーブル工事とする。

岐南3区画 厥舍2-32 1階平面図 1/100

岐 阜 県 地 方 競 馬 組 合			
工事名	厩舍(岐南第3区画)新築工事		
種 別	岐南3区画 厩舍2-32 弱電・誘導標識設備	図面番号	E24 / E31
縮 尺	1/100	作成年月	令和7年12月
設計者	Ai 設 計 室 有 限 会 社		
一級建築士氏名印	大臣登録244782号 杉山 雅章 印		

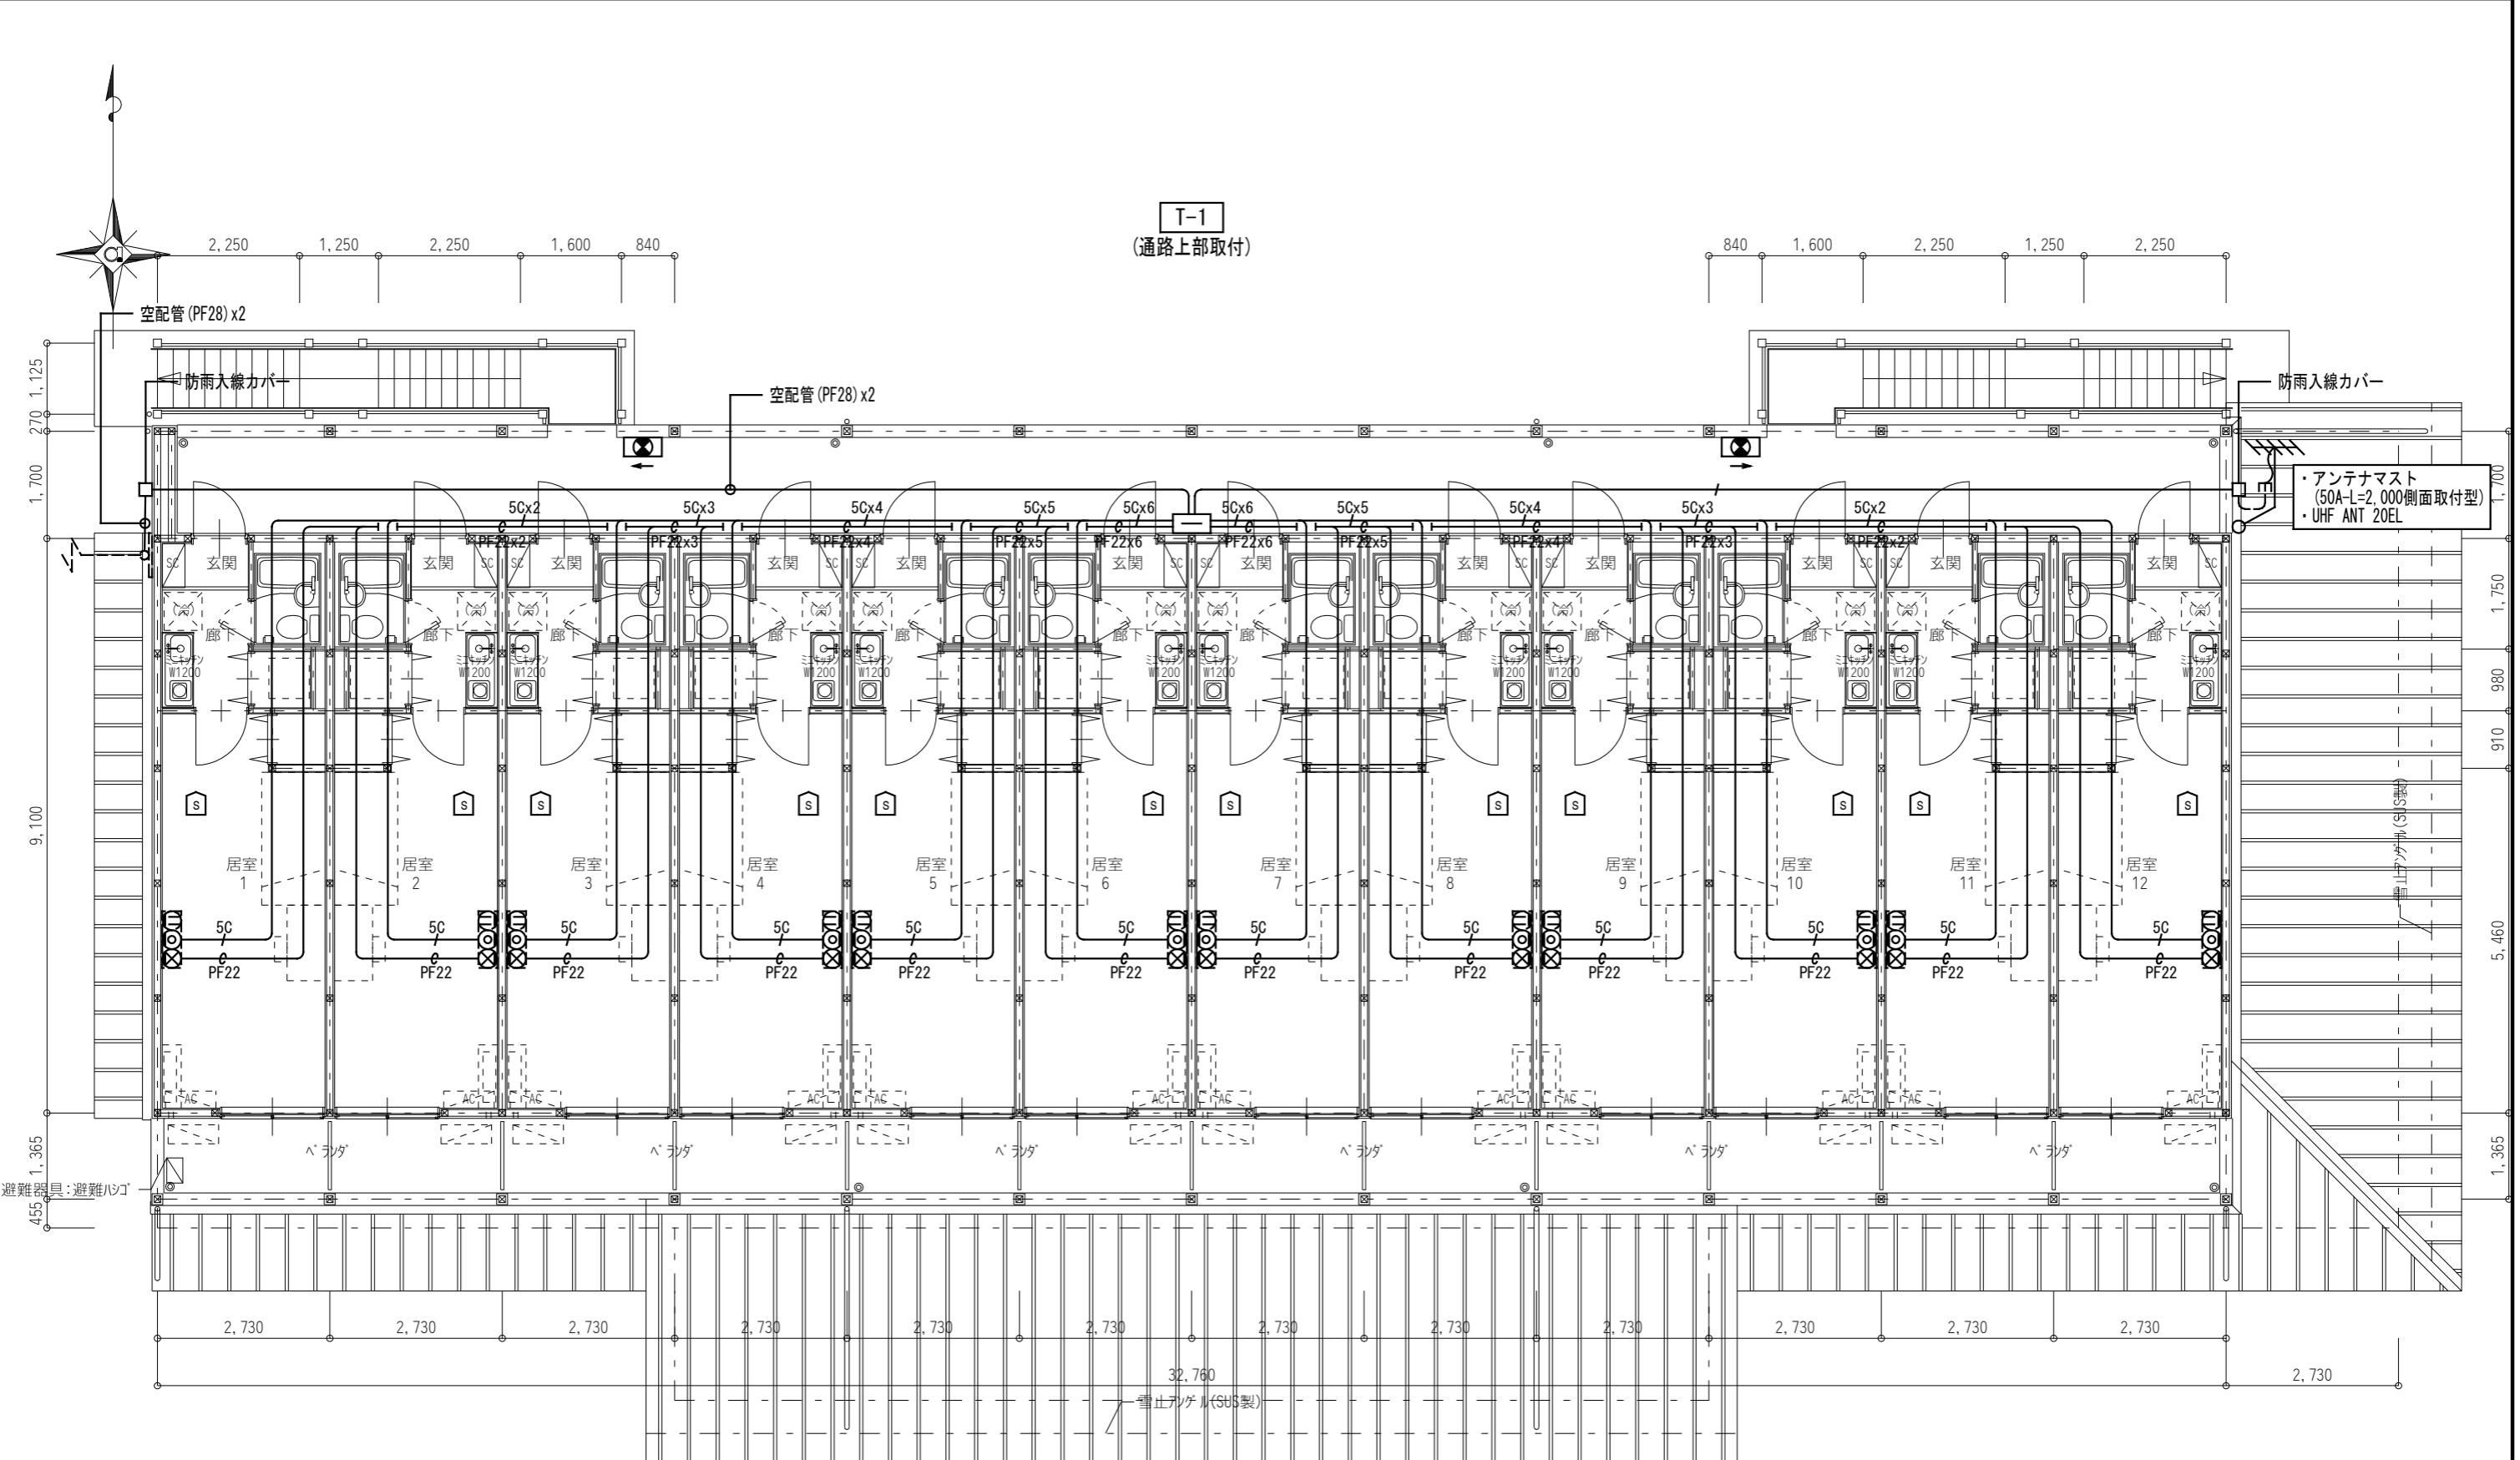

※4K・8K放送対応とする。

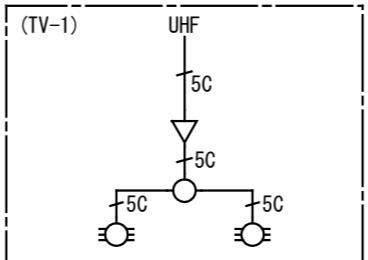

岐南3区画 飯舎2-32 2階平面図

1/100


共用部端子盤リスト					
	TEL	光	LAN	TV	備考
T-1	・10P	・スペース	・SW-HUBスペース	・TV-1	1.屋内壁掛型 (参考サイズW500xH400xD250) 2.コンセント2P15Ax2(E付)

岐 阜 県 地 方 競 馬 組 合			
工事名	厩舎(岐南第3区画)新築工事		
種 別	岐南3区画 厩舎2-32 弱電・誘導標識設備 2階平面図	図面番号	E25 / E31
縮 尺	1/100	作成年月	令和7年12月
設計者	Ai 設 計 室 有 限 会 社		
一級建築士氏名印	大臣登録244782号 杉山 雅章 印		

《住戸部照明器具姿図》

A1	LEDダウンライト	埋込型	B1	LEDダウンライト	埋込型	C1	LEDシーリングライト《~8畳》	直付型	D1	LEDパケットライト	直付型
	455 lmタイプ	4.9 W		690 lmタイプ	6.8 W		4,299 lmタイプ	34.4 W		540 lmタイプ	10.0 W
定格電圧:AC100V 相関色温度:2700K(電球色) 枠:プラスチック(パージンホワイト) 反射板:プラスチック(パージンホワイト)			定格電圧:AC100V 相関色温度:2700K(電球色) 本体:アルミダイカストパージンホワイト 前面カバー:ポリカーボネート 軒下用 SB高気密形 防湿・防雨形			定格電圧:AC100V 相関色温度:3000K(電球色)~6100K(昼光色) セード:アクリル(乳白) 連続調光・明るさ(約10%~100%)、常夜灯6段階調光			定格電圧:AC100V 相関色温度:5000K 本体:鏡板(ホワイト) セード:ホリスチック樹脂(乳白)		
LEDD85031Y (参考品番) 推奨ランプ: LDF4L-HGX/07/5/2			LEDD87053L (W)-LS (参考品番)			LEDH8101A02-LC (参考品番)			LEDB83126 (参考品番) 推奨ランプ: LDM20SS-N/10/10(昼白色)		

住戸分電盤参考姿図(※記入寸法は参考とする。)

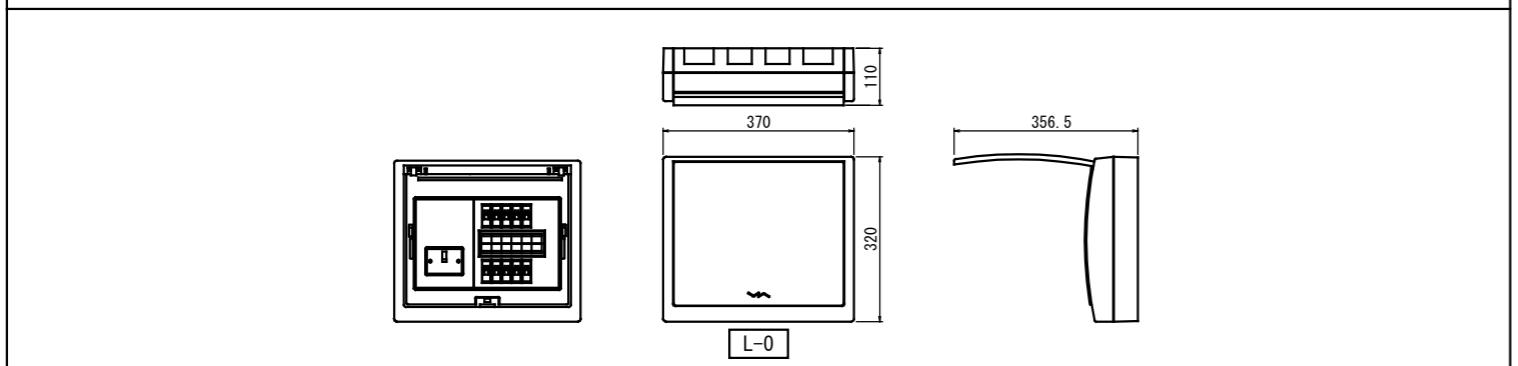

住戸分電盤結線図

凡例 《コンセント設備》

凡 例		
記 号	名 称	
⑪2	埋込コンセント	2P15A x2
⑪2E	埋込コンセント	2P15A E付 x2
⑪EK1	埋込コンセント 電子レンジ	2P15Ax1、ET付 1φ100V 1,200W
⑪EK2	埋込コンセント 冷蔵庫	2P15Ax1、ET付 1φ100V 600W
⑪EK3	埋込コンセント 洗濯機	2P15Ax1、ET付 1φ100V 800W
⑪IH	埋込コンセント IHコンロ	2P15Ax1、ET付 1φ100V 1,500W
⑪AC	埋込コンセント ルームエアコン	2P15Ax1、ET付 1φ100V 710W
⑪G	埋込コンセント ガス給湯機	2P15Ax1、ET付 1φ100V 150W
⑫	インターホン 親機	IE-1A (参考品番)
⑬	インターホン 子機	IF-DA (参考品番)
⑭	給湯器リモコン (機器別途)	

[注記] 図中明記無き配管配線は下記とする。

——— EM-EEF 2.0-2C (PF22)
/\ EM-EEF 2.0-3C (PF22)
//^{AE} EM-AE 0.9-2C (PF22)
C 空配管 (PF22)

但し、天井内はケーブル工事とする。

凡例 《電燈設備》

凡 例		
記 号	名 称	
●	タンプラスイッチ	1P15A x1
● L	〃	1P 4Ax1 確認表示灯付
● L	〃	1P15Ax1, 1P4Ax1 確認表示灯付
◎	埋込コンセント	2P15A E付 x1、抜止め

〔注記〕 図中明記無き配管配線は下記とする。


_____ EM-EEF 1.6-2C (PF22)
 // / EM-EEF 1.6-3C (PF22)
 // 2.0 EM-EEF 2.0-3C (PF22)

但し、天井内はケーブル工事とする。


岐阜県地方競馬組合

工事名	厩舎(岐南第3区画)新築工事		
種別	岐南3区画 住戸 照明器具姿図・分電盤接続図	図面番号	E26 / E31
縮尺	NS	作成年月	令和7年12月
設計者	Ai 設計室 有限会社		
一級建築士氏名印	大臣登録244782号 杉山 雅章 印		

コンセント設備

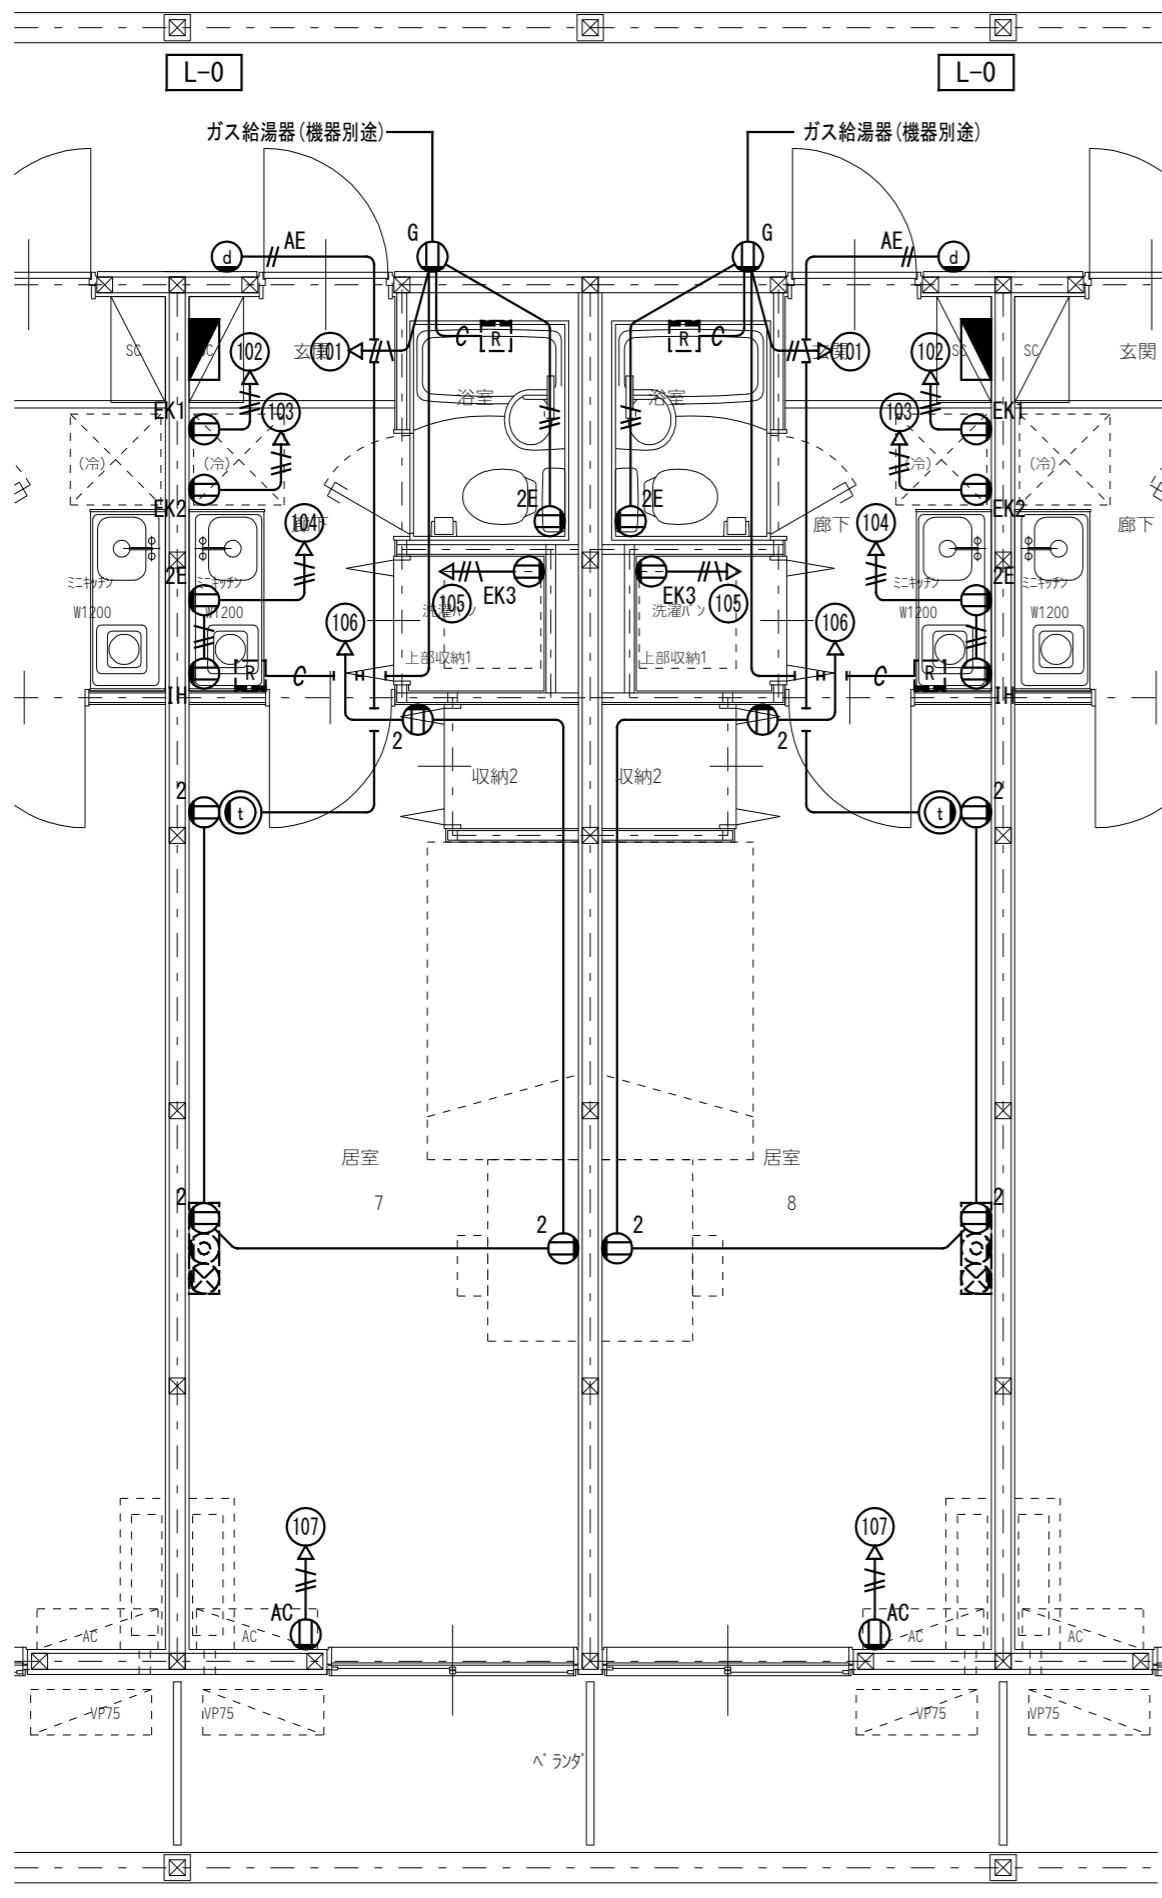


電灯設備

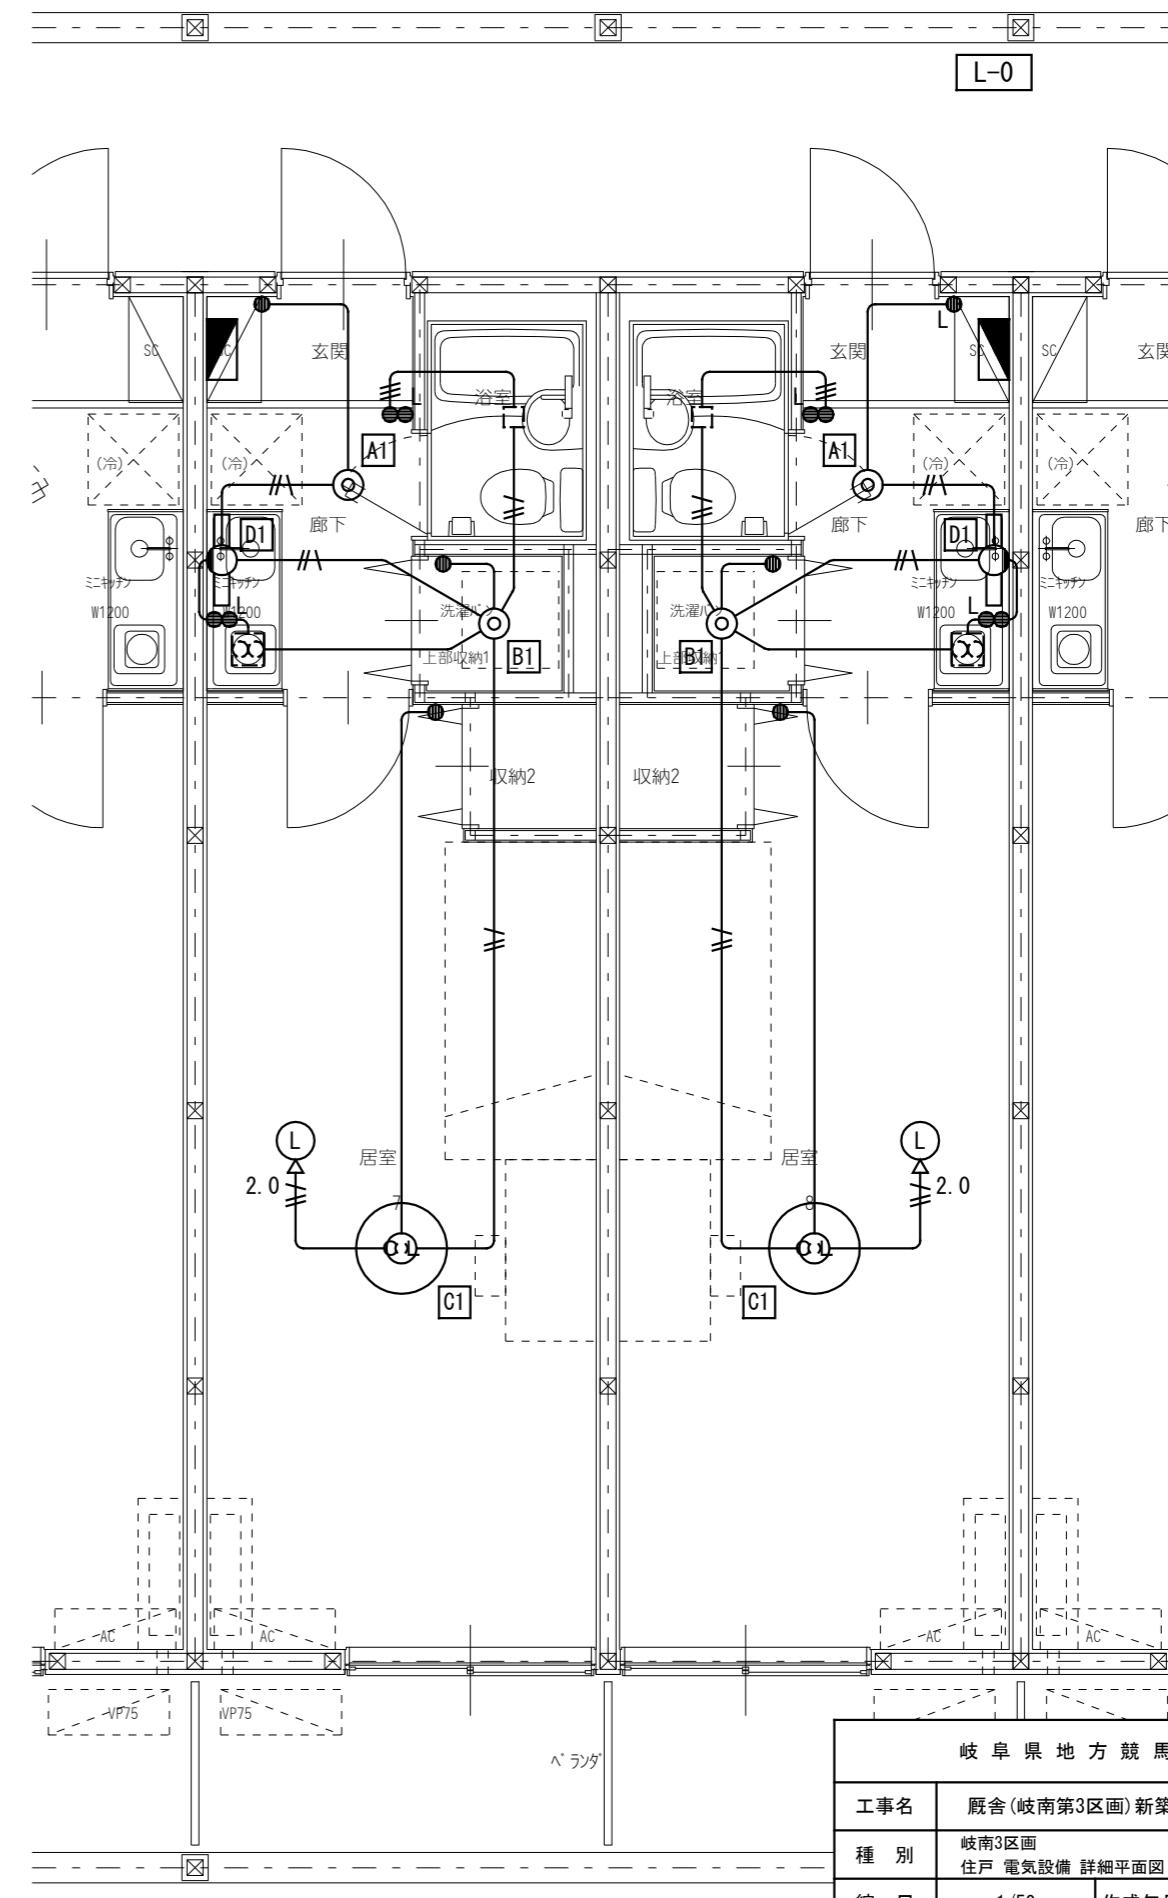

岐阜県地方競馬組合

工事名	厩舎(岐南第3区画)新築工事	
種別	岐南3区画 住戸電気設備 詳細平面図	図面番号 E27 / E31
縮尺	1/50	作成年月 令和7年12月
設計者	Ai 設計室 有限会社 一級建築士氏名印	
	大臣登録244782号 杉山 雅章 印	

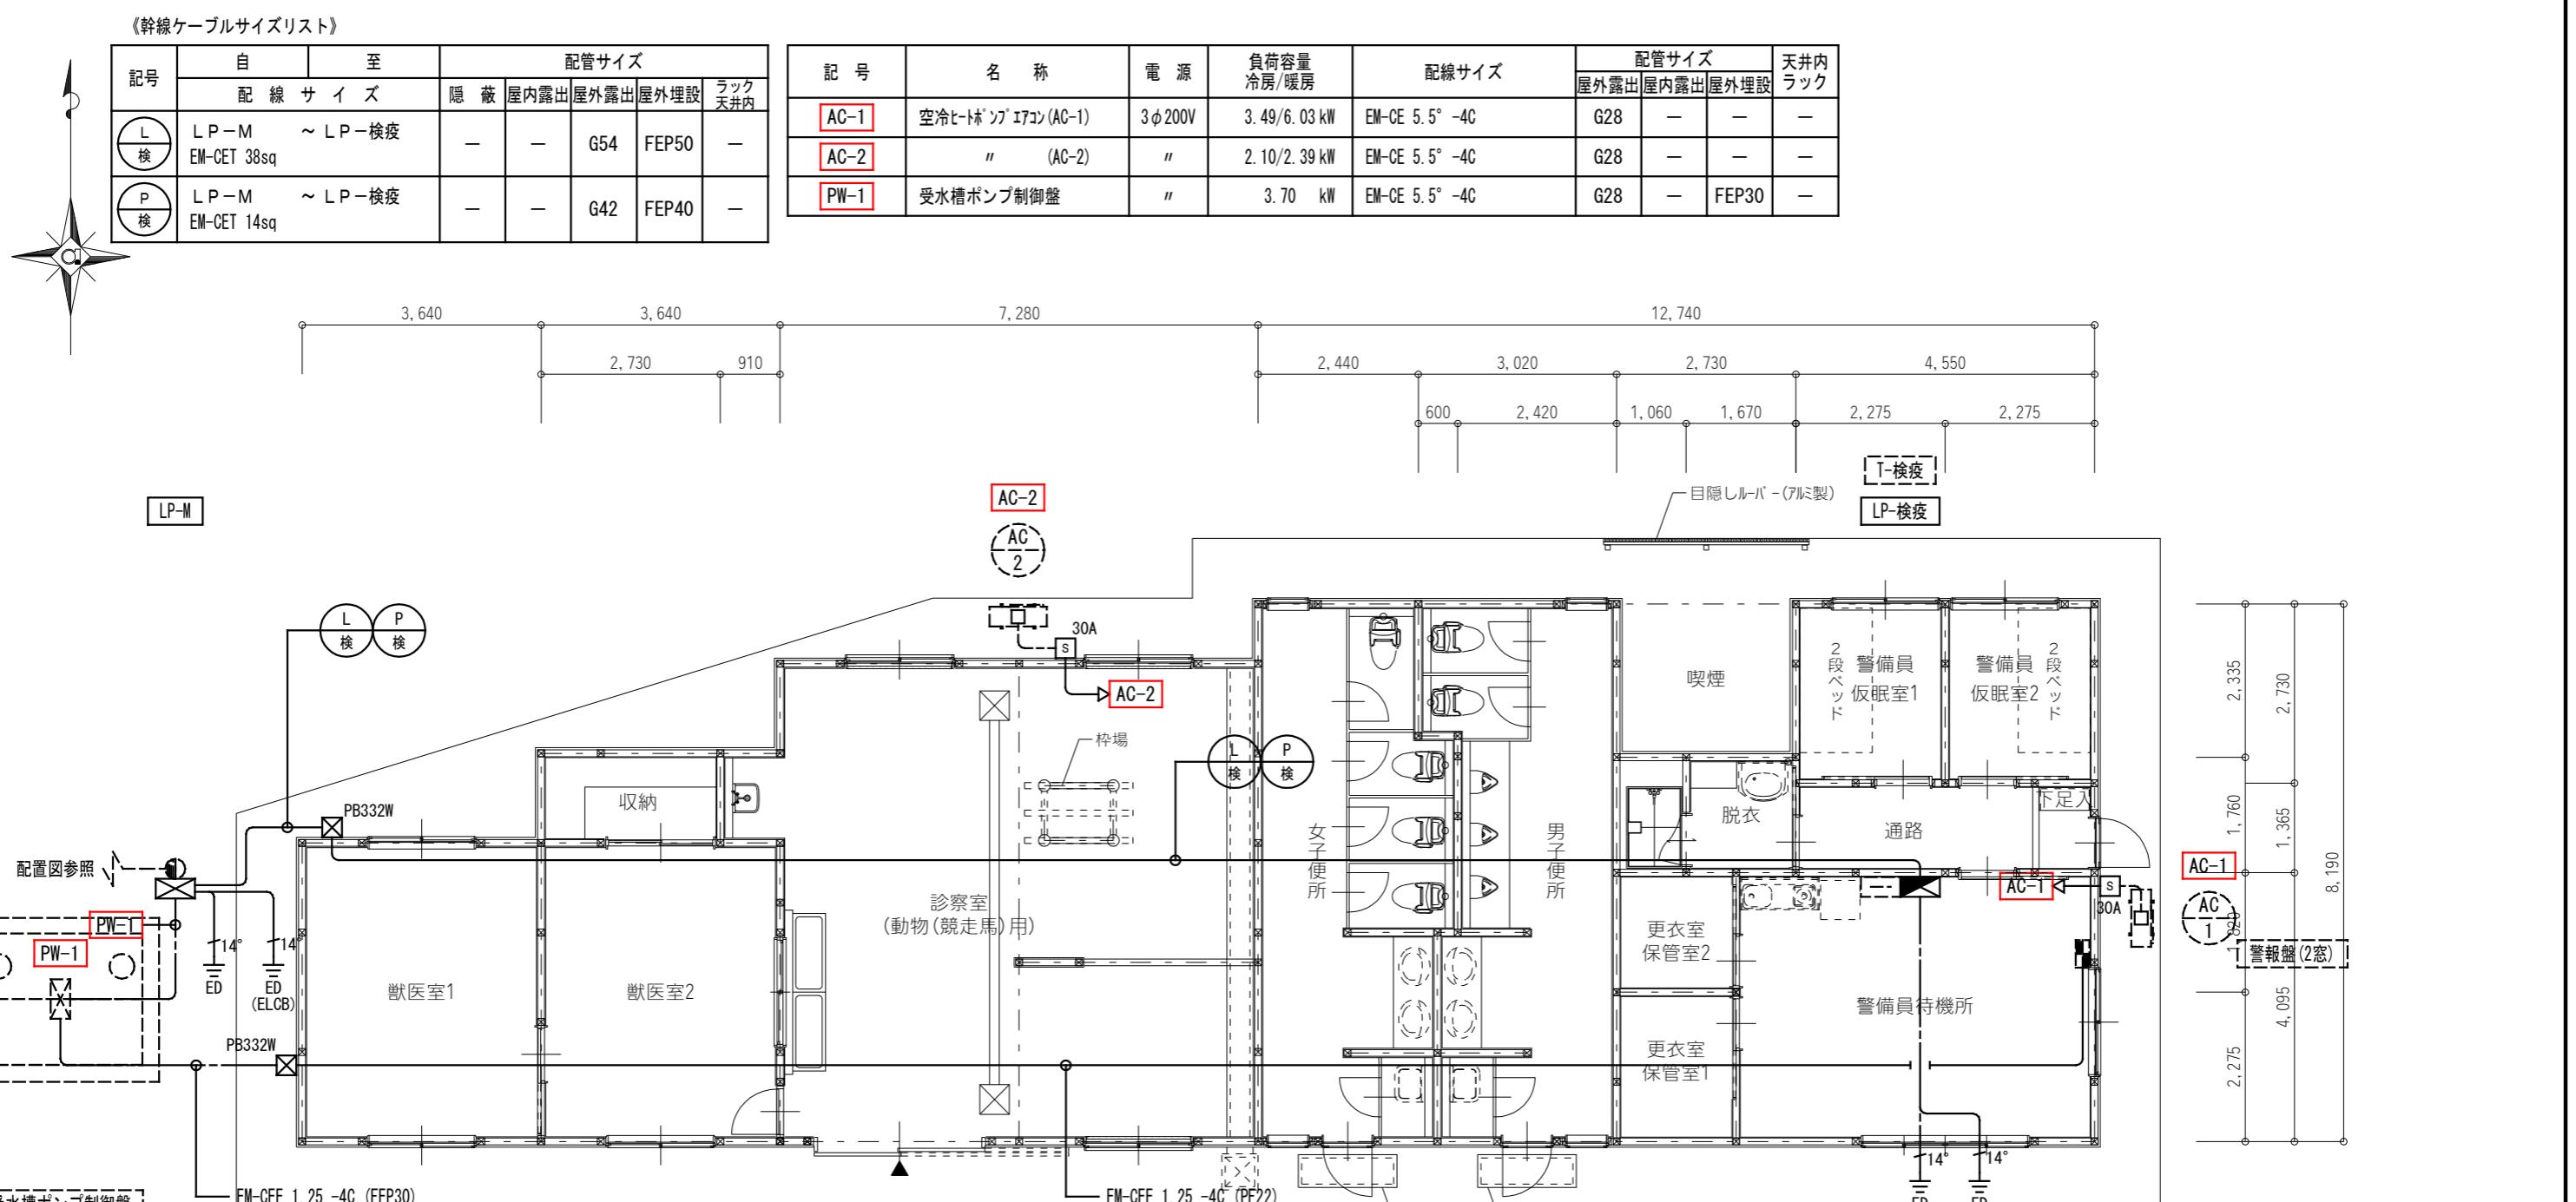

凡 例

記 号	名 称
PB332W	ブルボックス SS-300x300x200 SUS-WP

凡 例

記 号	名 称
S 30A	手元開閉器(防雨型) ELCB 3P 50AF/30AT

岐南3区画 検疫・警備員詰所 1階平面図 1/100

岐 阜 県 地 方 競 馬 組 合

工事名	厩舎(岐南第3区画)新築工事		
種 別	岐南3区画 診療所兼警備員詰所 幹線設備	図面番号	E28 / E31
縮 尺	1/50	作成年月	令和7年12月
設計者	Ai 設計室 有限会社		
	一級建築士氏名印 大臣登録244782号 杉山 雅章 印		




[注記] 図中明記無き配管配線は下記とする。

- EM-EEF 1.6 -2C (PF16)
- EM-EEF 1.6 -3C (PF22)
- EM-EEF 1.6 -2C+3C (PF28)
- EM-EEF 2.0 -3C (PF22)

但し、天井内はケーブル工事とする。

凡 例



記 号	名 称	記 号	名 称
■	電灯動力分電盤 (分電盤結線図参照)	● L	タンプラスイッチ 1P15Ax1, 1P4Ax1 確認表示灯付
● G	タンプラスイッチ 1P15Ax1 (ガード扉付 鋼板製)	● RAS	熱線センサ付自動スイッチ 親器(8 A)
● G	タンプラスイッチ 1P15Ax1, 1P4Ax1 確認表示灯付 (ガード扉付 鋼板製)	△	" 子機
●	タンプラスイッチ 1P15Ax1	△ FAN	" 子器(換気扇接続)
● L	タンプラスイッチ 1P4Ax1 確認表示灯付	● 2SL	" 操作ユニット(2回路)

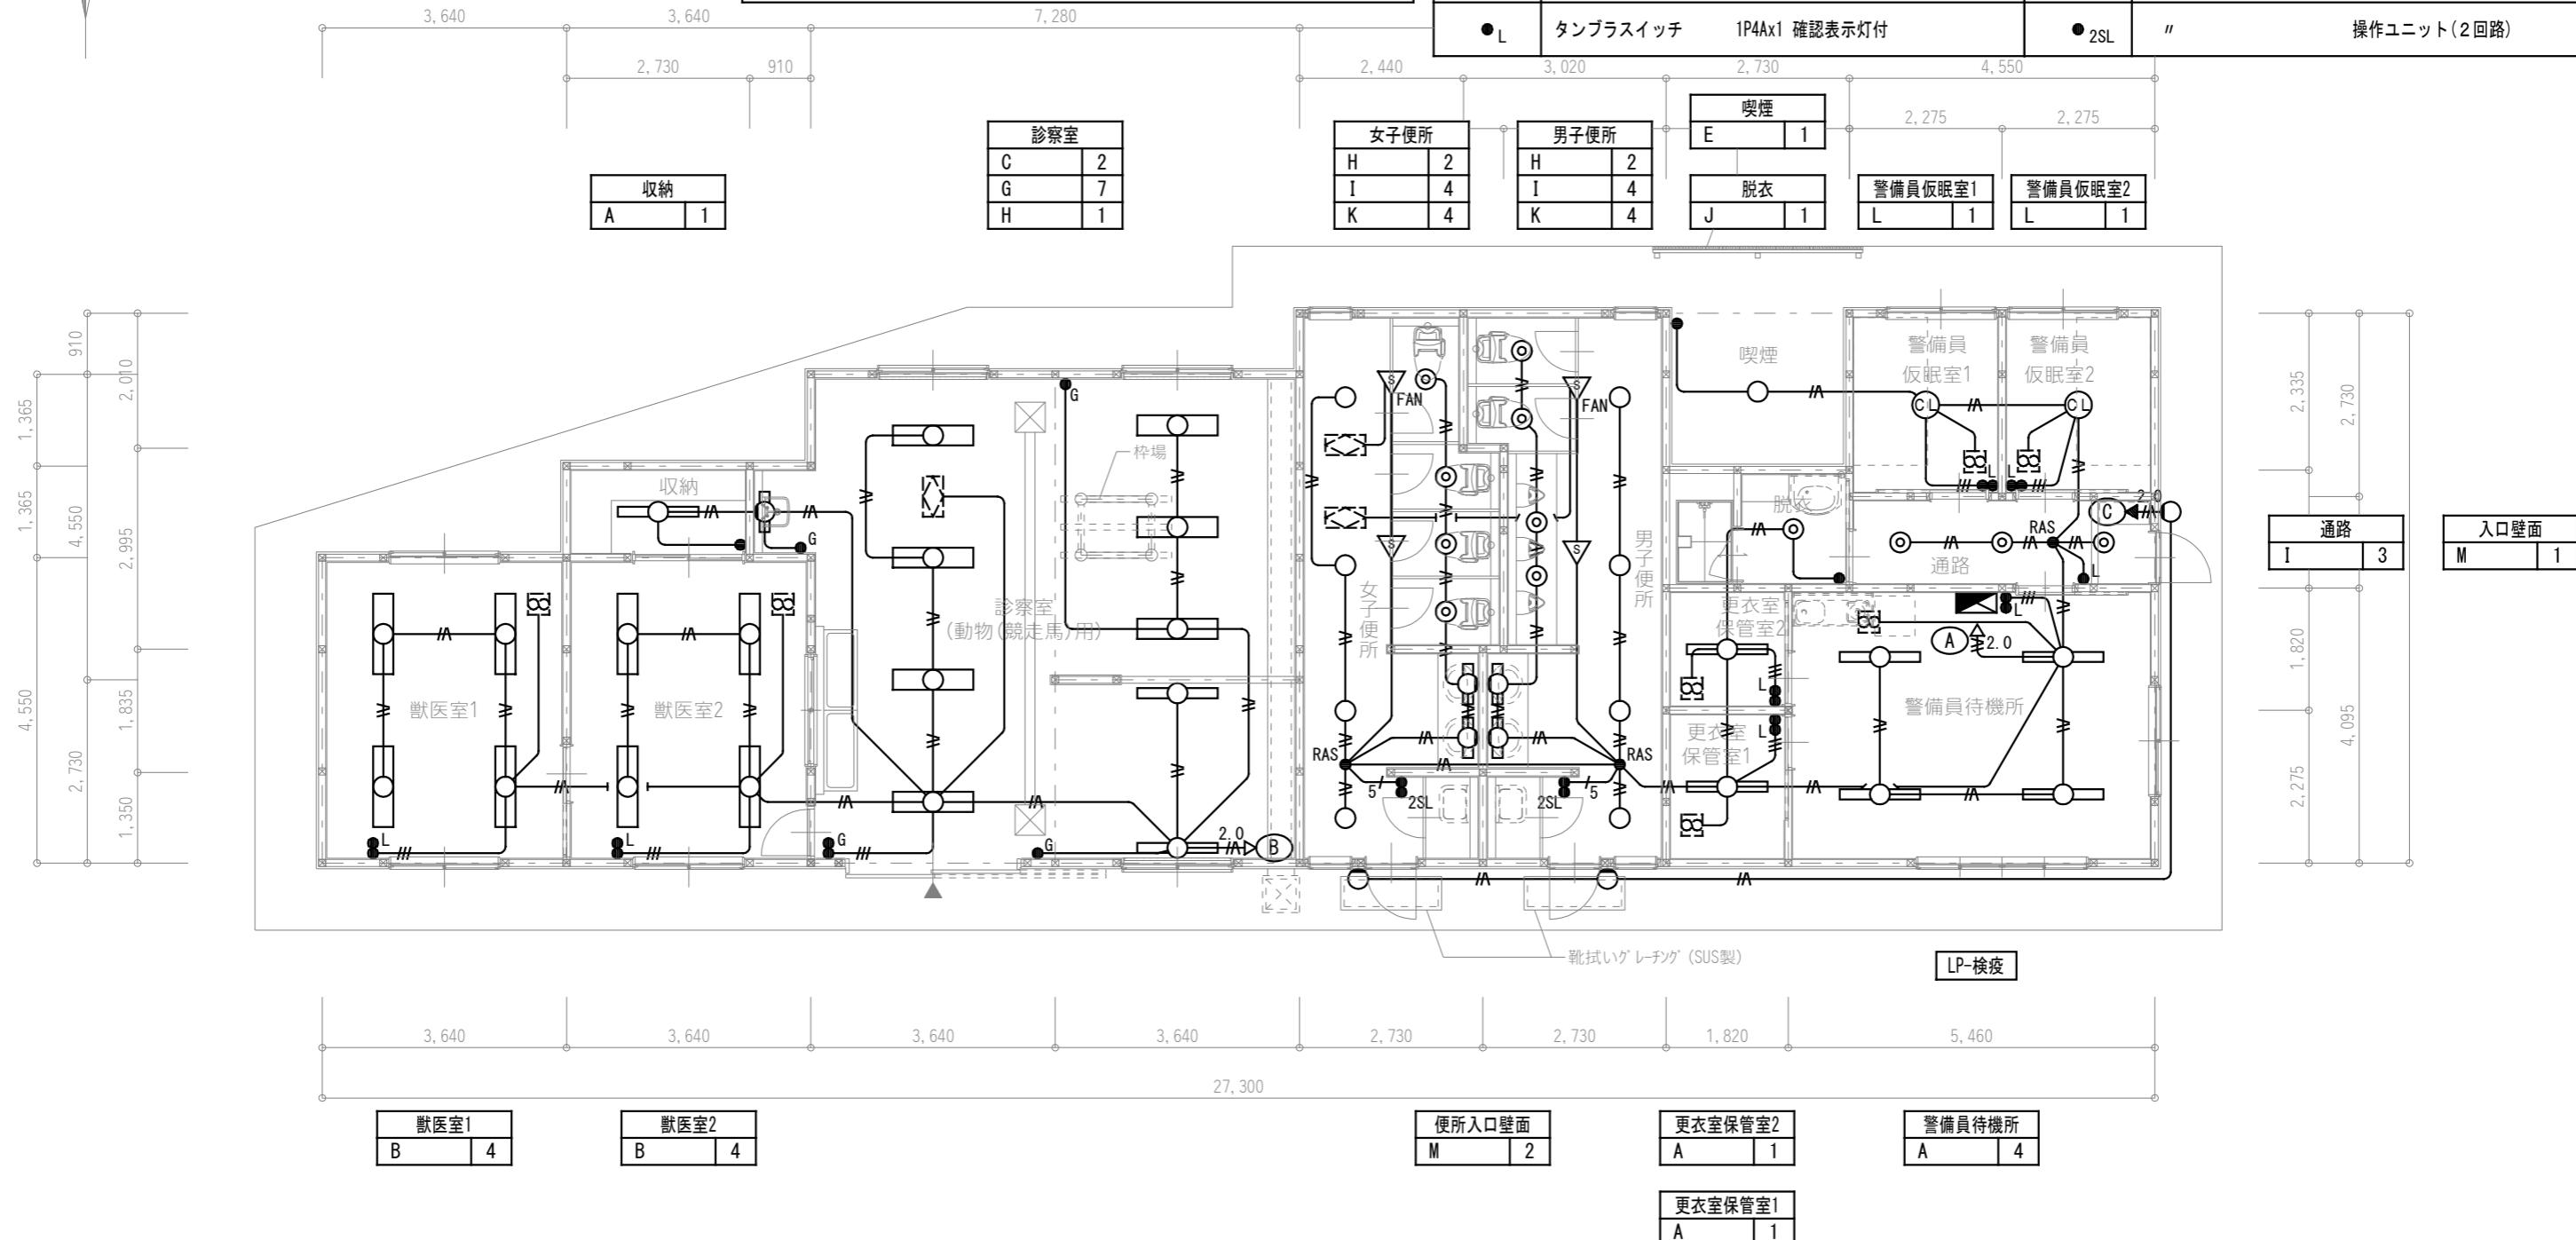

岐南3区画 検疫・警備員詰所 1階平面図 1/100

岐 阜 県 地 方 競 馬 組 合

工事名	厩舎(岐南第3区画)新築工事		
種 別	岐南3区画 診療所兼警備員詰所	電灯設備 平面図	図面番号 E29 / E31
縮 尺	1/50	作成年月	令和7年12月
設計者	Ai 設計室 有限会社 一級建築士氏名印 大臣登録244782号 杉山 雅章 印		

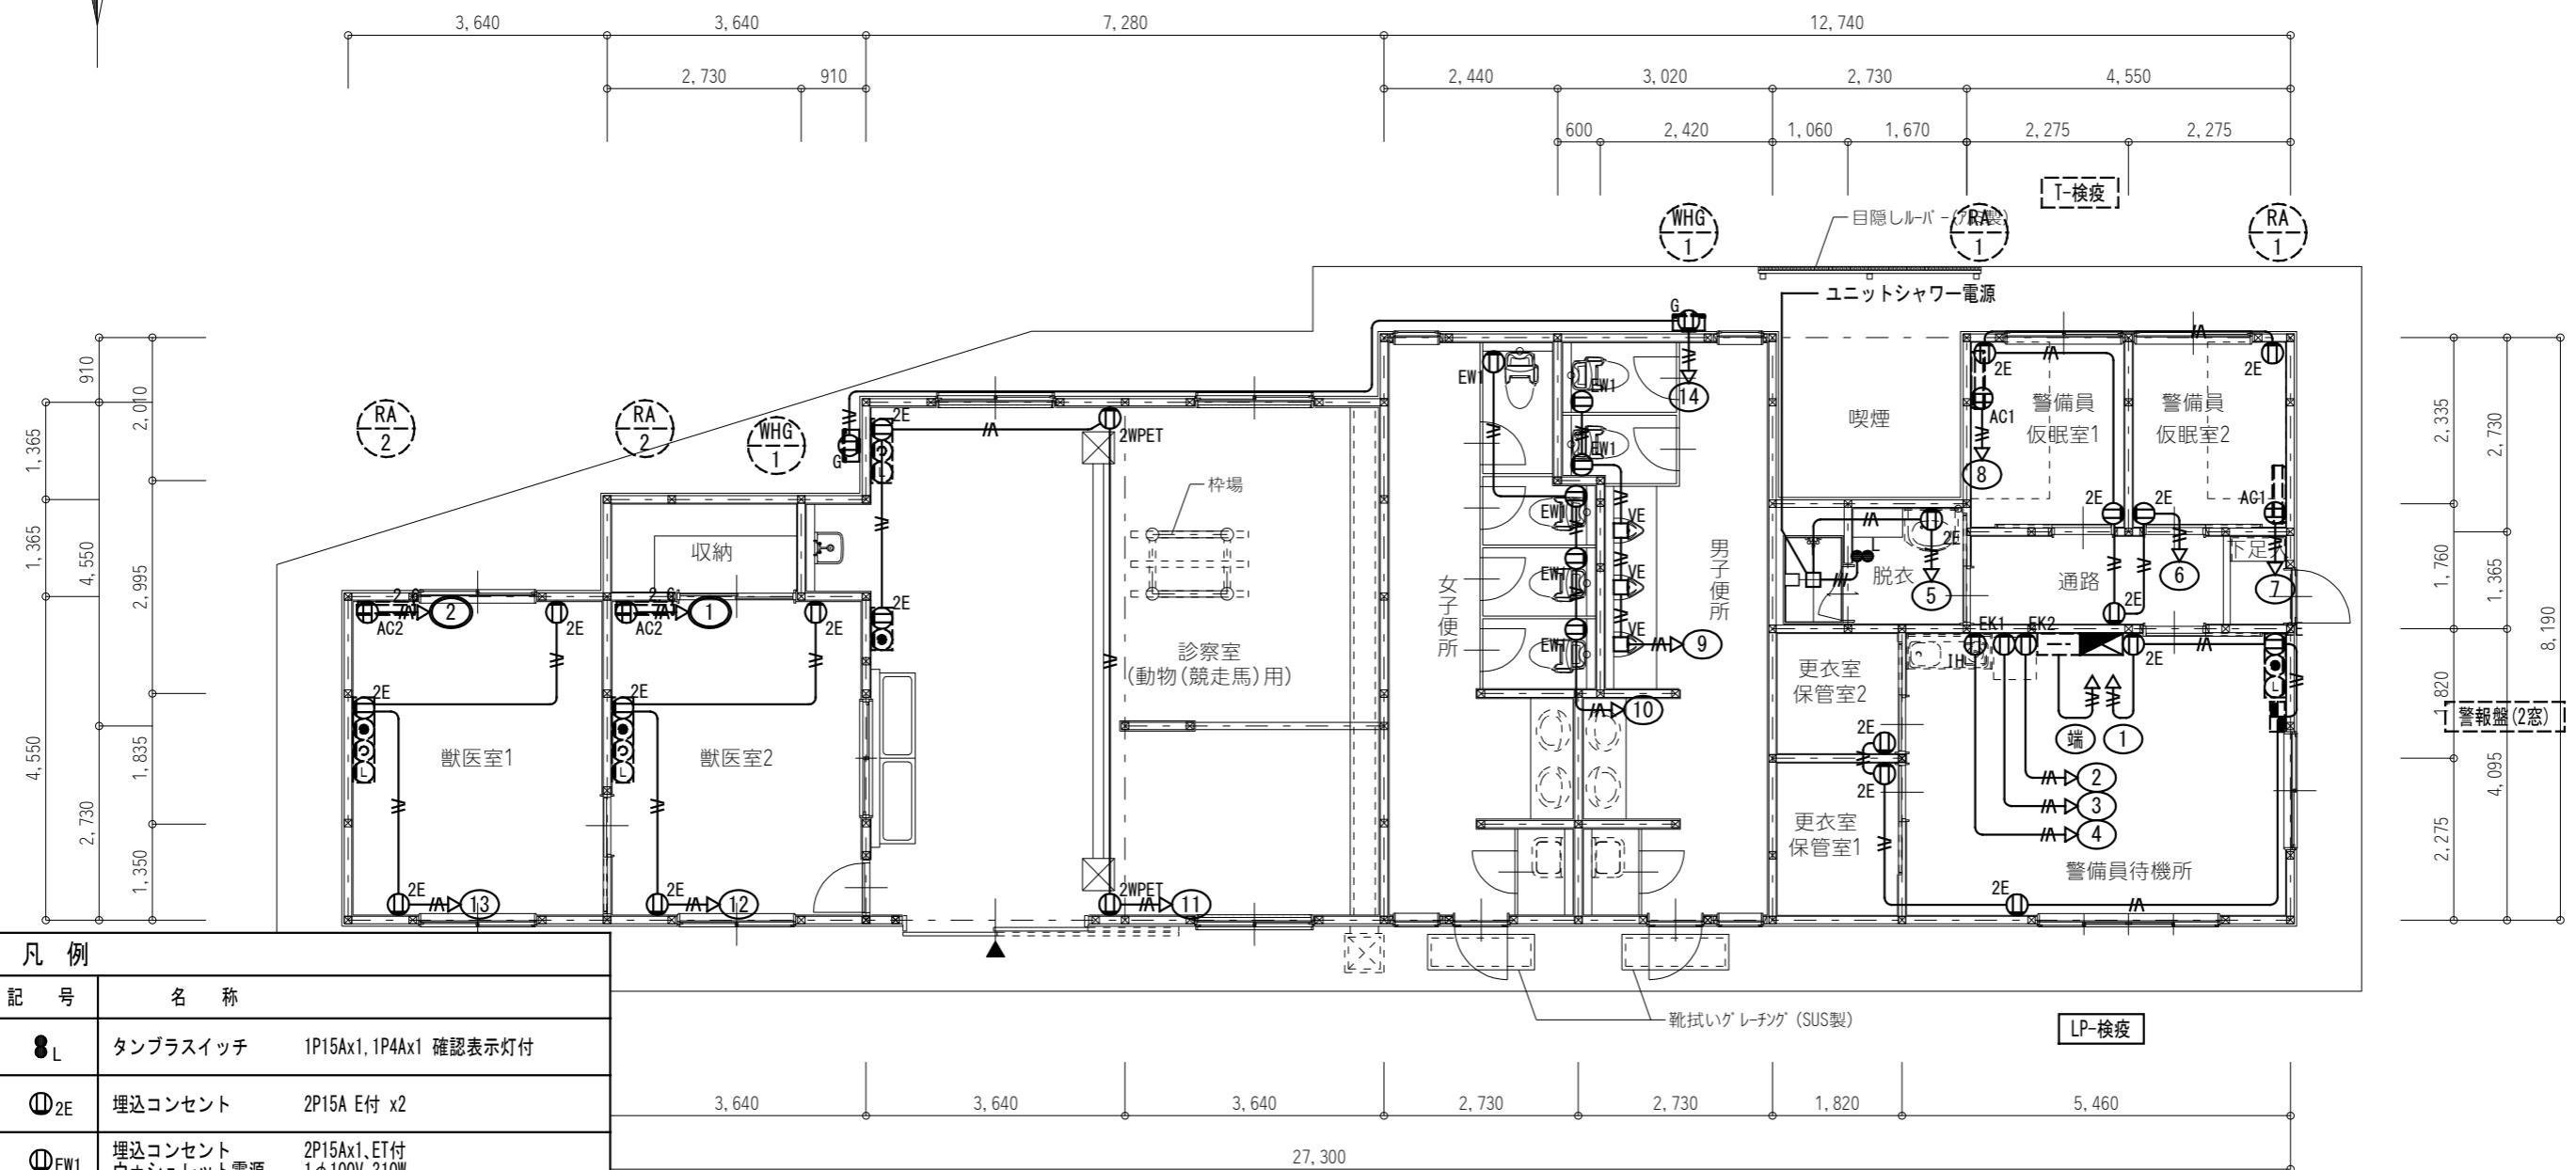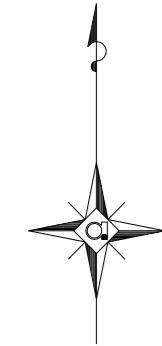

[注記] 図中明記無き配管配線は下記とする。

- EM-EEF 1.6-3C (PF22)
 — EM-EEF 2.0-3C (PF22)
 — EM-EEF 2.6-3C (PF28)

但し、天井内はケーブル工事とする。

岐阜県地方競馬組合			
工事名	厩舎(岐南第3区画)新築工事		
種別	岐南3区画 診療所兼警備員詰所 コンセント設備	図面番号	E30 / E31
縮尺	1/50	作成年月	令和7年12月
設計者	Ai 設計室 有限会社 一級建築士氏名印		
	大臣登録244782号 杉山 雅章 印		



《幹線ケーブルサイズリスト》

記号	自	至	配管サイズ				
	配線サイズ	隠蔽	屋内露出	屋外露出	屋外埋設	ラック天井内	
T-1	引込点	~ 防雨カバー	PF28 x3	-	-	○	-
T-2	防雨カバー	~ T-検疫	PF28 x3 / S-5C-FB (PF16)	○	-	-	-

《共用部端子盤リスト》

	TEL	光	LAN	TV	備考
T-検疫	・10P	・スペース	・SW-HUBスペース	・TV-1	1. 屋内壁掛型鋼板製(指定色) (参考サイズW600xH600xD250) 2. コンセント2P15Ax2(E付)

※4K・8K放送対応とする。

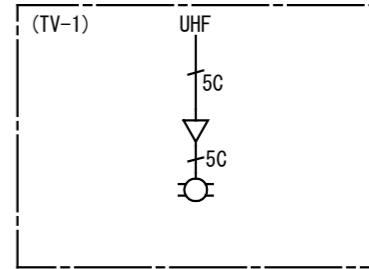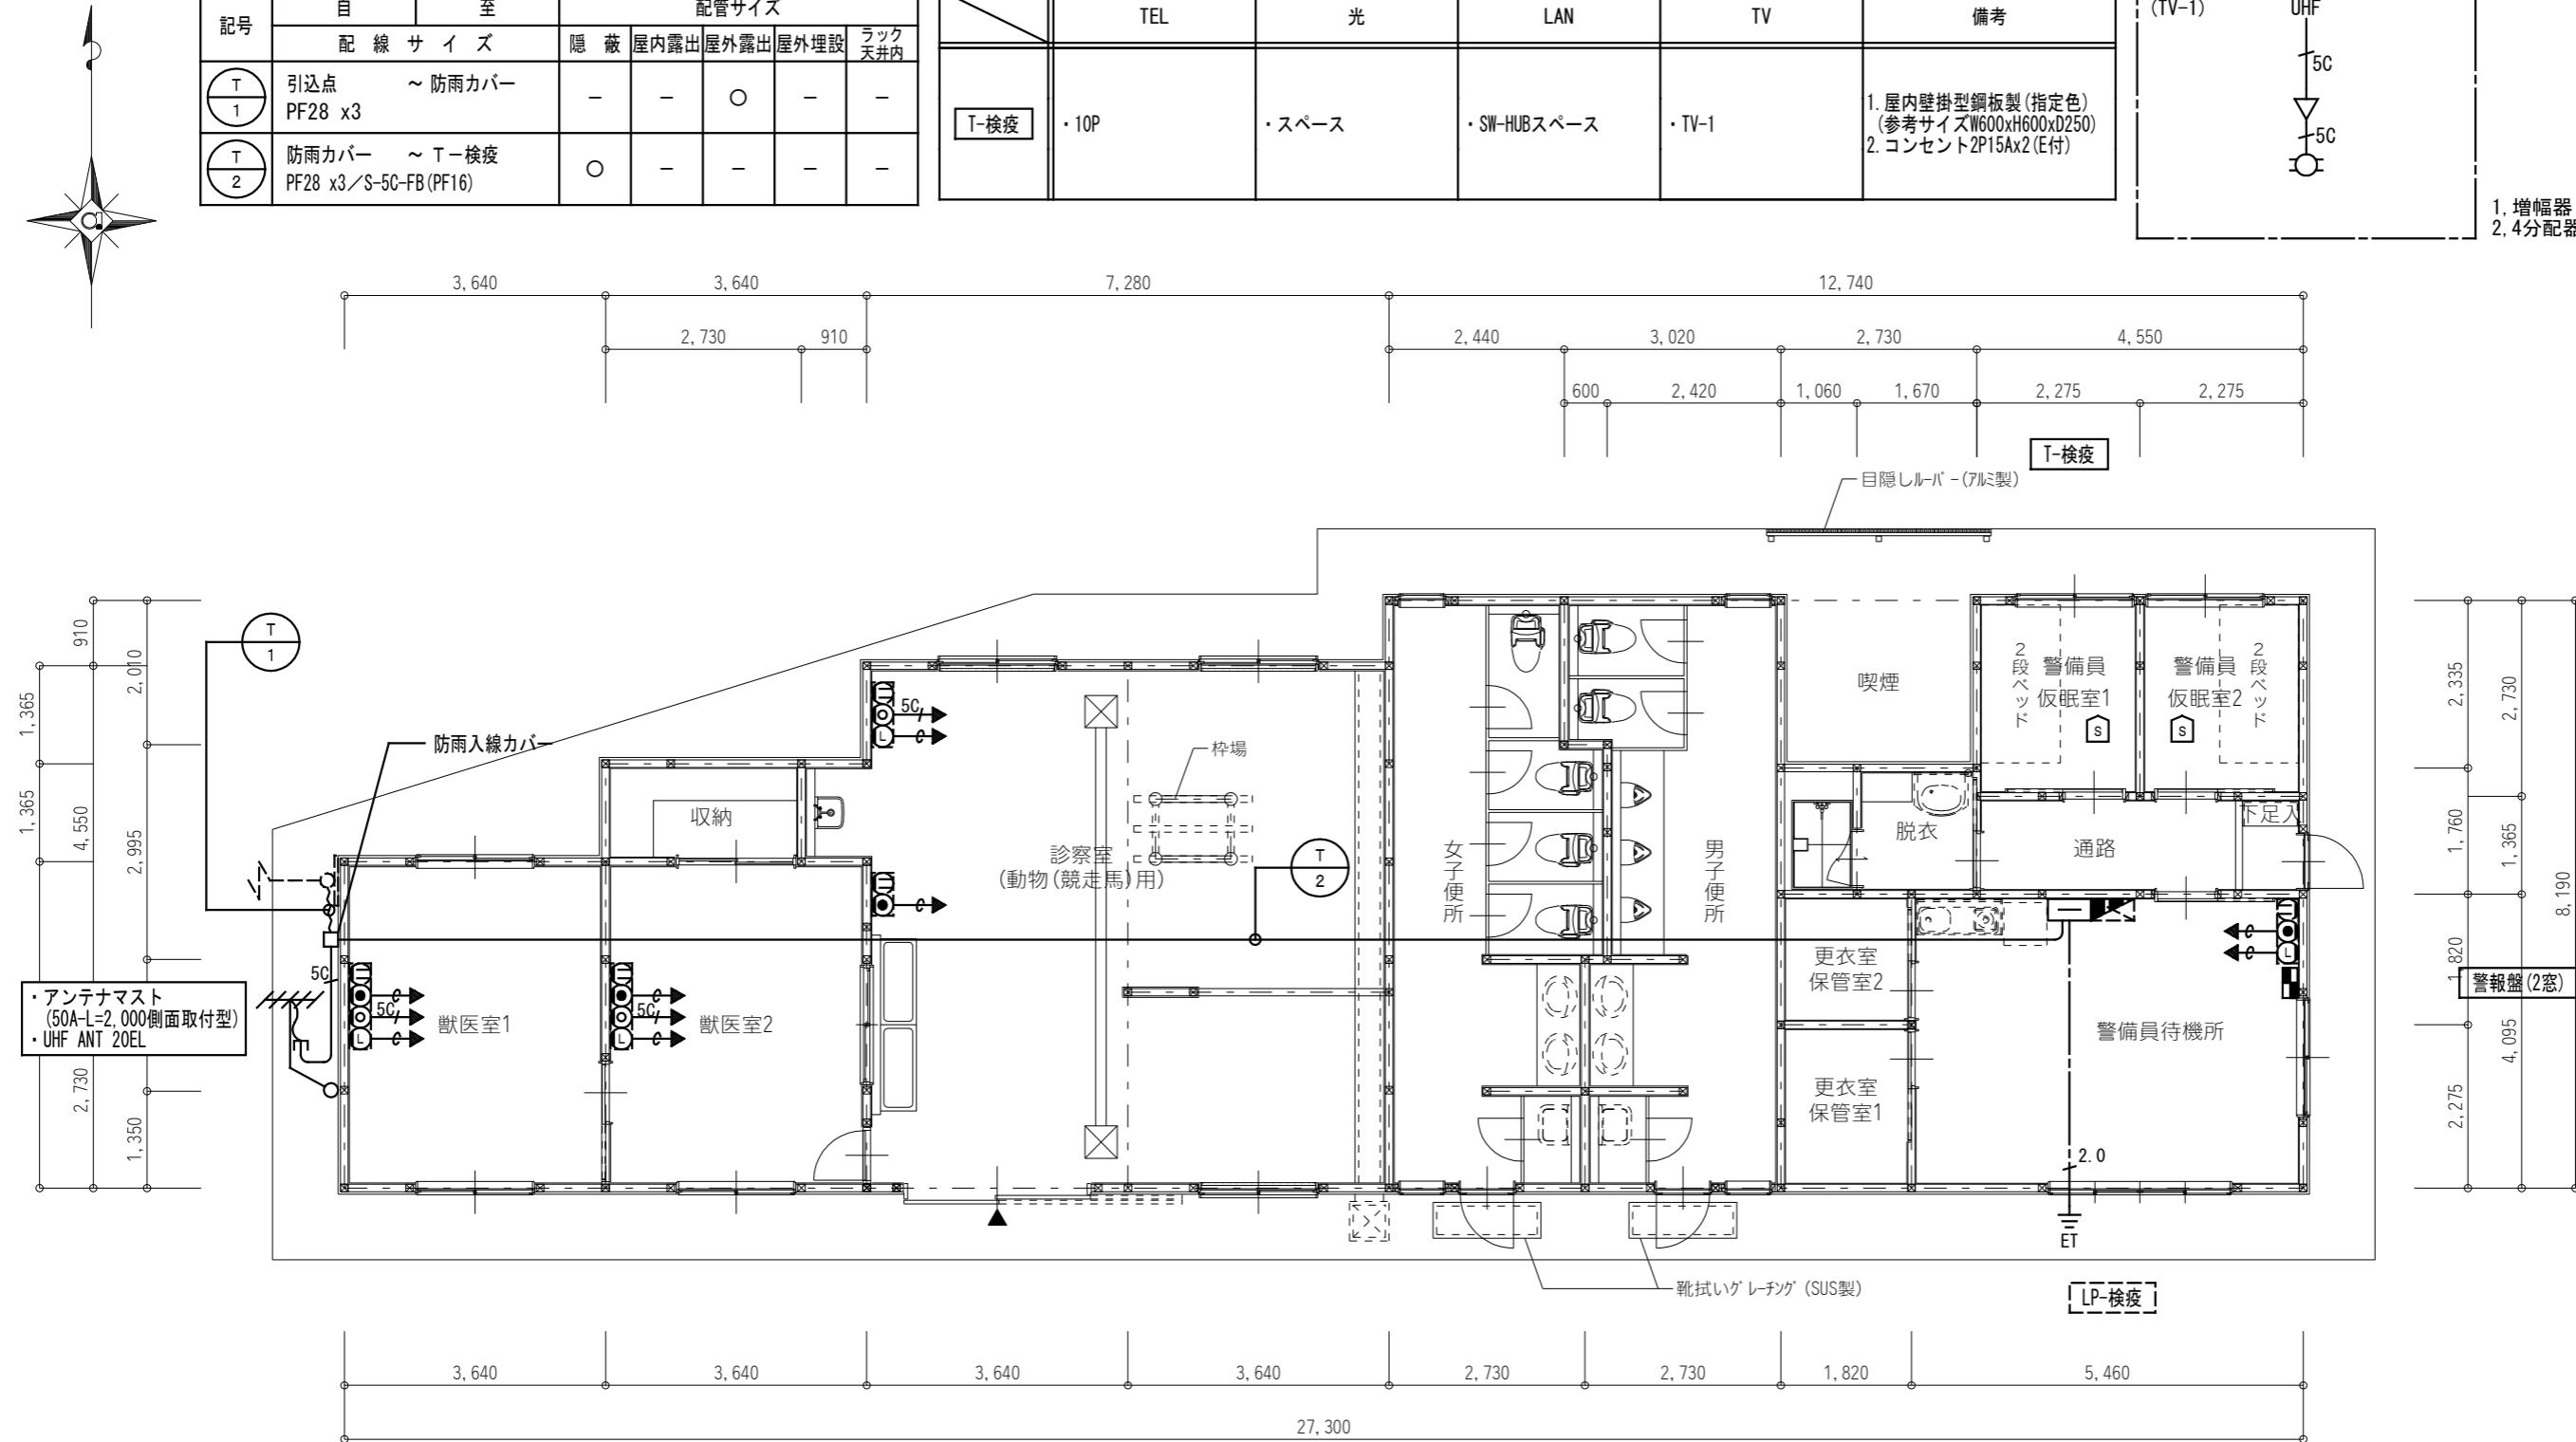1. 増幅器 (UF-1WE)
2. 4分配器 (CS-D4WE)

凡 例	
記 号	名 称
□	弱電端子盤 (端子盤リスト参照)
■	警報盤(埋込型) 2窓用 (BRN1021 参考品番)
○	TELアウトレット
□	LANアウトレット
○	テレビ端子
□	住宅用煙感知器 (電池式)

岐南3区画 検疫・警備員詰所 1階平面図 1/100

[注記] 図中明記無き配管配線は下記とする。

—c— 空配管 (PF22)

—5C— S-5C-FB (PF22)

但し、天井内はケーブル工事とする。

岐 阜 県 地 方 競 馬 組 合

工事名 厥舍(岐南第3区画)新築工事

種 別 岐南3区画
診療所兼警備員詰所 弱電設備 平面図 図面番号 E31 / E31

縮 尺 1/50 作成年月 令和7年12月

設計者 Ai 設 計 室 有 限 会 社

一級建築士氏名印 大臣登録244782号 杉山 雅章 印